



Junta Central Electoral

Garantía de Identidad y Democracia

**DIRECCIÓN DE INFRAESTRUCTURA FÍSICA
SUB-DIRECCIÓN DE OBRAS
Area de Ingeniería**

**Propuesta Arquitectónica:
INSTITUTO ESPECIALIZADO SUPERIOR EN
FORMACION POLITICA Y DEL ESTADO CIVIL
(IESPEC)**

DISTRITO NACIONAL, R.D.

09/10/2025



ALCANCE



En estas instalaciones nuevas se proyecta colocar:

- Vice-rectorías,
- Registro,
- Admisión,
- Salón de Profesores,
- Biblioteca y Aulas

del Instituto Especializado Superior en Formación Política y del Estado Civil
El objetivo principal es realizar las diversas adecuaciones y equipamientos de mobiliarios requeridos para el buen funcionamiento del Instituto.

Está compuesto por plantas libres y se harán las divisiones para crear los espacios en su gran mayoría con aislantes termoacústicos a fin de reducir los desibeles, con plafones de mineral acústicos.
Los paños fijos procederemos a laminarlos ya que hay un gran incidencia de la luz solar, así como colocar cortinas tipo perma y tipo zebra según se indica en los planos y el presupuesto.
El area de la biblioteca se estucará el techo y se colocarán alfombras para insonorizar la zona de estudios.
Habrá un salón de reuniones a los ejecutivos.
Se procederá a techar el quinto nivel para crear el area del comedor.
Se colocarán más aires acondicionados para mitigar la demanada, ya que los actuales son de tipo domésticos y no de uso comercial.
En el area de la Garita será intervenida para acondicionarl para el personal de seguridad civil y militar.
Habrá un salón y area de comida para profesores y colaboradores.
La circulación vertical esta definida por escalera común, ascensor y escalera de emergencia.



JUNTA CENTRAL ELECTORAL Dirección de Infraestructura Física SubDirección de Obras - Area de Ingeniería <small>PROYECTO : INSTITUTO ESPECIALIZADO SUPERIOR EN FORMACION POLITICA ELECTORAL Y DEL ESTADO CIVIL</small>			
DIRECCION DE INFRAESTRUCTURAS : ING. RAMÓN MUESES		TITULO : IESPEC	
SUB-DIRECTOR DE OBRAS: ING. MIGUEL SOSA		ALCANCE DEL PROYECTO	
DISEÑO ARQUITECTONICO: ARQ. AIDOLINO RIVERA CODIA:38610		ESCALA: N/A	FECHA: OCTUBRE/2025 HOJA: 1

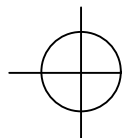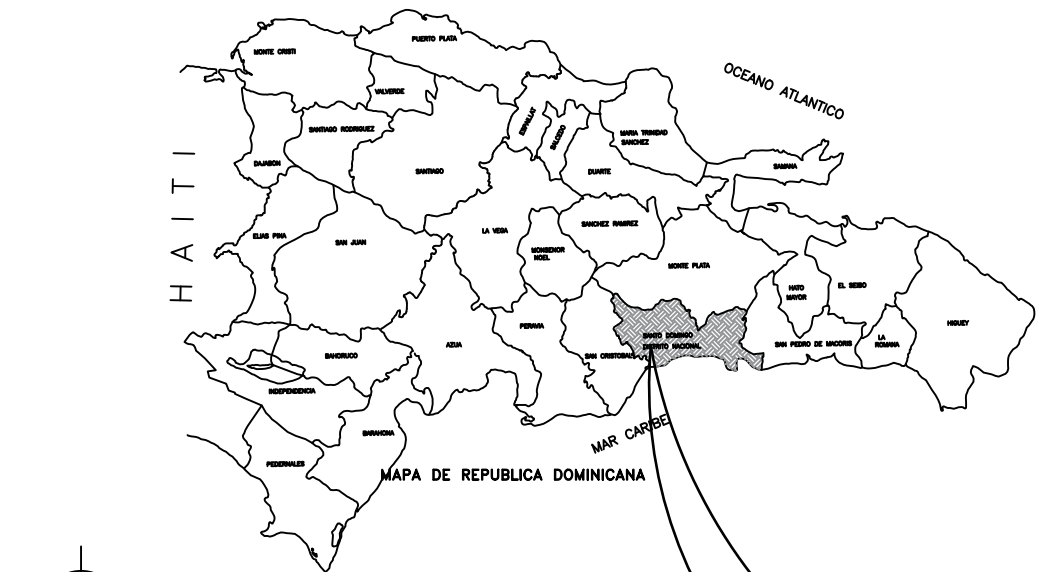

UBICACION
SANTO DOMINGO, D. N.

INDICE


- 01- UBICACION, LOCALIZACION E INDICE.
- 01-1- ALCANCE
- 02- PLANTA DE TECHOS
- 03- PLANTA GENERAL PRIMER (1er.) NIVEL
- 04- LEVANTAMIENTO DIMENSIONADO PRIMER (1er.) NIVEL
- 05- LEVANTAMIENTO DIMENSIONADO SEGUNDO AL TERCER (2do. AL 3er.) NIVEL
- 06- LEVANTAMIENTO DIMENSIONADO CUARTO (4to.) NIVEL
- 07- LEVANTAMIENTO DIMENSIONADO QUINTO (5to.) NIVEL
- 08- PLANTA ARQUITECTONICA PRIMER (1er.) NIVEL
- 09- PLANTA ARQUITECTONICA SEGUNDO AL CUARTO (2do. AL 3er.) NIVEL
- 10- PLANTA ARQUITECTONICA CUATO (4to.) NIVEL
- 11- PLANTA ARQUITECTONICA QUINTO (5to.) NIVEL
- 12- PLANTA DIMENSIONADA PRIMER (1er.) NIVEL
- 13- PLANTA DIMENSIONADA SEGUNDO AL CUARTO (2do. AL 3er.) NIVEL
- 14- PLANTA DIMENSIONADA CUARTO (4to.) NIVEL.
- 15- PLANTA DIMENSIONADA QUINTO (5to.) NIVEL
- 16- ELEVACION FRONTAL
- 17- SECCION LONGITUDINAL
- 18- PLANTA ESTRUCTURAL QUINTO (5to.) NIVEL
- 19- CORTE A-A ESTRUCTURAL QUINTO (5to.) NIVEL
- 20- DETALLES ESTRUCTURAL
- 21- PLANTA SANITARIA QUINTO (5to.) NIVEL
- 22- DIAGRAMA UNIFILAR.
- 23-TABLAS DE ALIMENTACION Y DETALLES DE PANELES
- 24-DETALLES DE PANELES I
- 25-DETALLES DE PANELES II
- 26-PLANTA DE ILUMINACION PRIMER (1ER) NIVEL
- 27-PLATA DE ILUMINACION SEGUNDO (2DO.) NIVEL
- 28-PLANTA DE ILUMINACION TERCER (3ER.) NIVEL
- 29-PLANTA DE ILUMINACION CUARTO (4TO.) NIVEL
- 30-PLANTA DE ILUMINACION QUINTO (5TO.) NIVEL.
- 31-PLANTA DE TOMACORRIENTE PRIMER (1ER.) NIVEL
- 32-PLANTA DE TOMACORRIENTE SEGUNDO (2DO.) NIVEL
- 33-PLANTA DE TOMACORRIENTE TERCER (3ER.) NIVEL
- 34-PLANTA TOMACORRIENTE CUARTO (4TO.) NIVEL
- 35-PLANTA TOMACORRIENTE QUINTO (5TO.) NIVEL
- 36- PLANTA DE RED PRIMER (1er.) NIVEL
- 37-PLANTA DE RED SEGUNDO (2DO.) NIVEL
- 38- PLANTA DE RED TERCER (3ER.) NIVEL
- 39- PLANTA DE RED CUARTO (4TO.) NIVEL
- 40-PLANTA DE RED QUINTO (5TO.) NIVEL
- 41-PLANTA DE ACOMETIDA DE COMUNICACION PRIMER (1ER.) NIVEL
- 42-PLANTA DE CANALIZACION PRIMER (1ER.) NIVEL
- 43-PLANTA DE CANALIZACION SEGUNDO (2DO.) NIVEL
- 44-PLANTA DE CANALIZACION TERCER (3ER.) NIVEL
- 45-PLANTA DE CANALIZACION CUARTO (4TO.) NIVEL
- 46-PLANTA DE CANALIZACION QUINTO (5TO.) NIVEL
- 47-PLANTA DE CLIMATIZACION PRIMER (1ER.) NIVEL
- 48-PLANTA DE CLIMATIZACION SEGUNDO (2SO.) NIVEL
- 49-PLANTA DE CLIMATIZACION TERCER (3ER.) NIVEL
- 50-PLANTA DE CLIMATIZACION CUARTO (4TO.) NIVEL
- 51-PLANTA DE CLIMATIZACION QUINTO (5TO.) NIVEL
- 52-PLANTA DE CANALIZACION DE ALIMENTACION DE POTENCIA PRIMER (1ER.) NIVEL
- 53-PLANTA CANALIZACION DE DATA PRIMER (1ER.) NIVEL
- 54-PLANTA CANALIZACION DE DATA SEGUNDO (2DO.) NIVEL
- 55-PLANTA CANALIZACION DE DATA TERCER (3ER.) NIVEL
- 56-PLANTA CANALIZACION DE DATA CUARTO (4TO.) NIVEL
- 57-PLANTA CANANLIZACION DE DATA QUINTO (5TO.) NIVEL

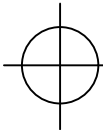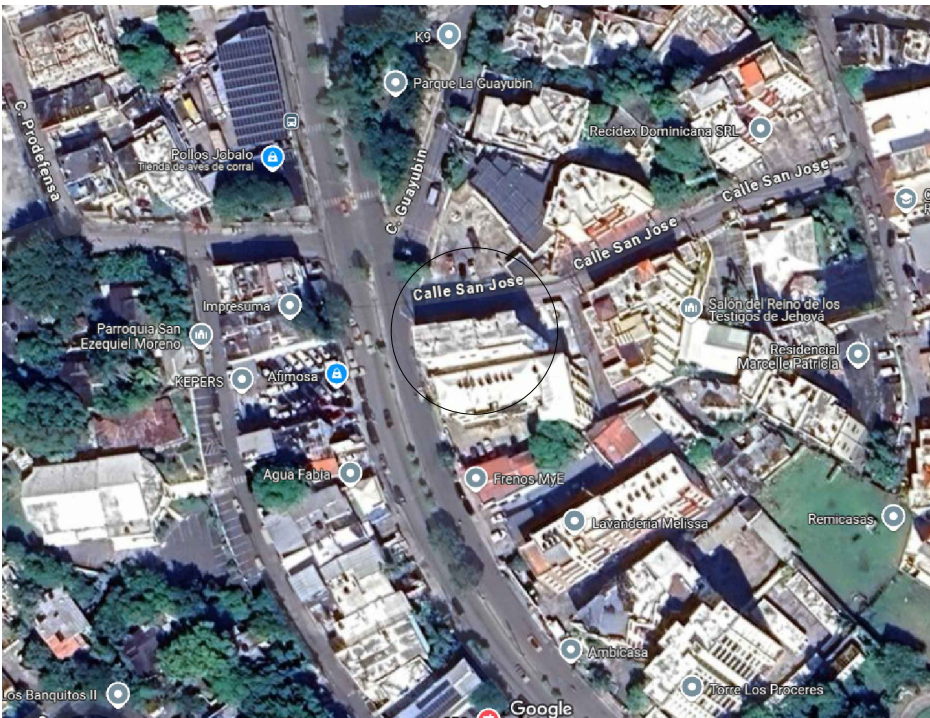

LOCALIZACION

Av. Coronel Juan M. Lora Fernández
Sector: Los Ríos, Santo Domingo. D. N.


JUNTA CENTRAL ELECTORAL			
Dirección de Infraestructura Física			
SubDirección de Obras - Area de Ingeniería			
PROYECTO : INSTITUTO ESPECIALIZADO SUPERIOR EN FORMACION POLITICA ELECTORAL Y DEL ESTADO CIVIL			
DIRECCION DE INFRAESTRUCTURAS : ING. RAMÓN MUESES	TITULO :		
SUB-DIRECTOR DE OBRAS: ING. MIGUEL SOSA	IESPEC		
DISEÑO ARQUITECTONICO:	UBICACION, LOCALIZACION E INDICE		
ARQ. AIDOLINO RIVERA CODIA:38610	ESCALA: N/A	FECHA: OCTUBRE/2025	HOJA: 1

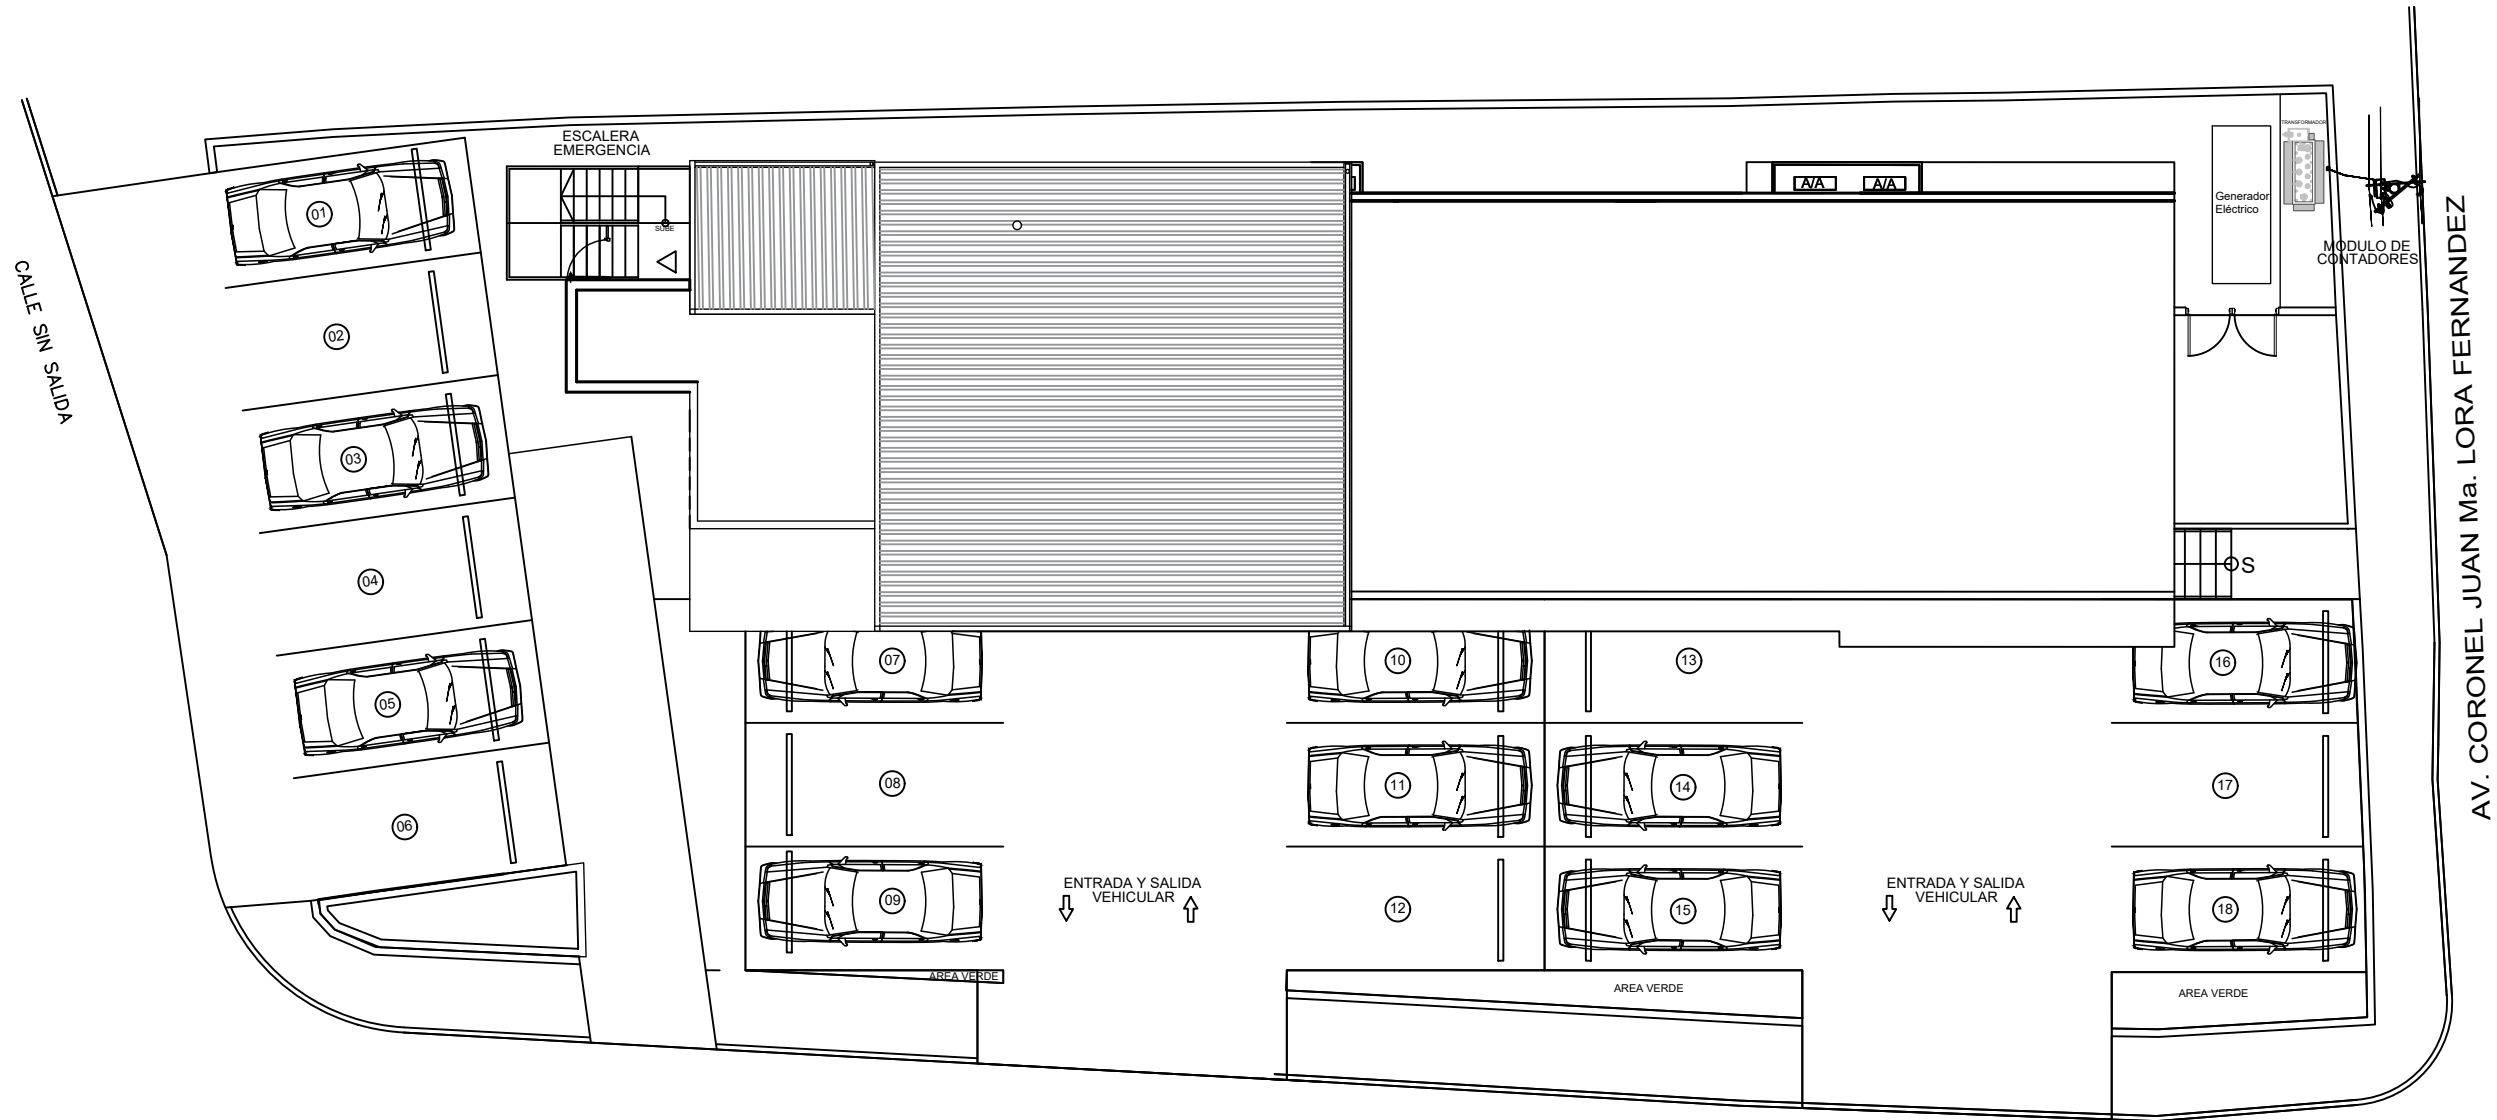

PLANTA DE TECHOS
AREA TOTAL DE TERRENO 703.64 M2
PERIMETRO: 115.02 ML
CONSTRUCCION: 1,201.75 M2

2
A05

JUNTA CENTRAL ELECTORAL			
Dirección de Infraestructura Física			
SubDirección de Obras - Área de Ingeniería			
PROYECTO: INSTITUTO ESPECIALIZADO SUPERIOR EN FORMACIÓN POLITICA ELECTORAL Y DEL ESTADO CIVIL			
DIRECCION DE INFRAESTRUCTURAS : ING. RAMÓN MUESES		IESPEC	
SUB-DIRECTOR DE OBRAS: ING. MIGUEL SOSA			
DISEÑO ARQUITECTONICO:			
ARQ. ADOLINO RIVERA		CODIA:38610	
BRILLO 1		PLANTA DE TECHOS	
ESCALA: N/A		FECHA: OCTUBRE/2023	HOJA: 2

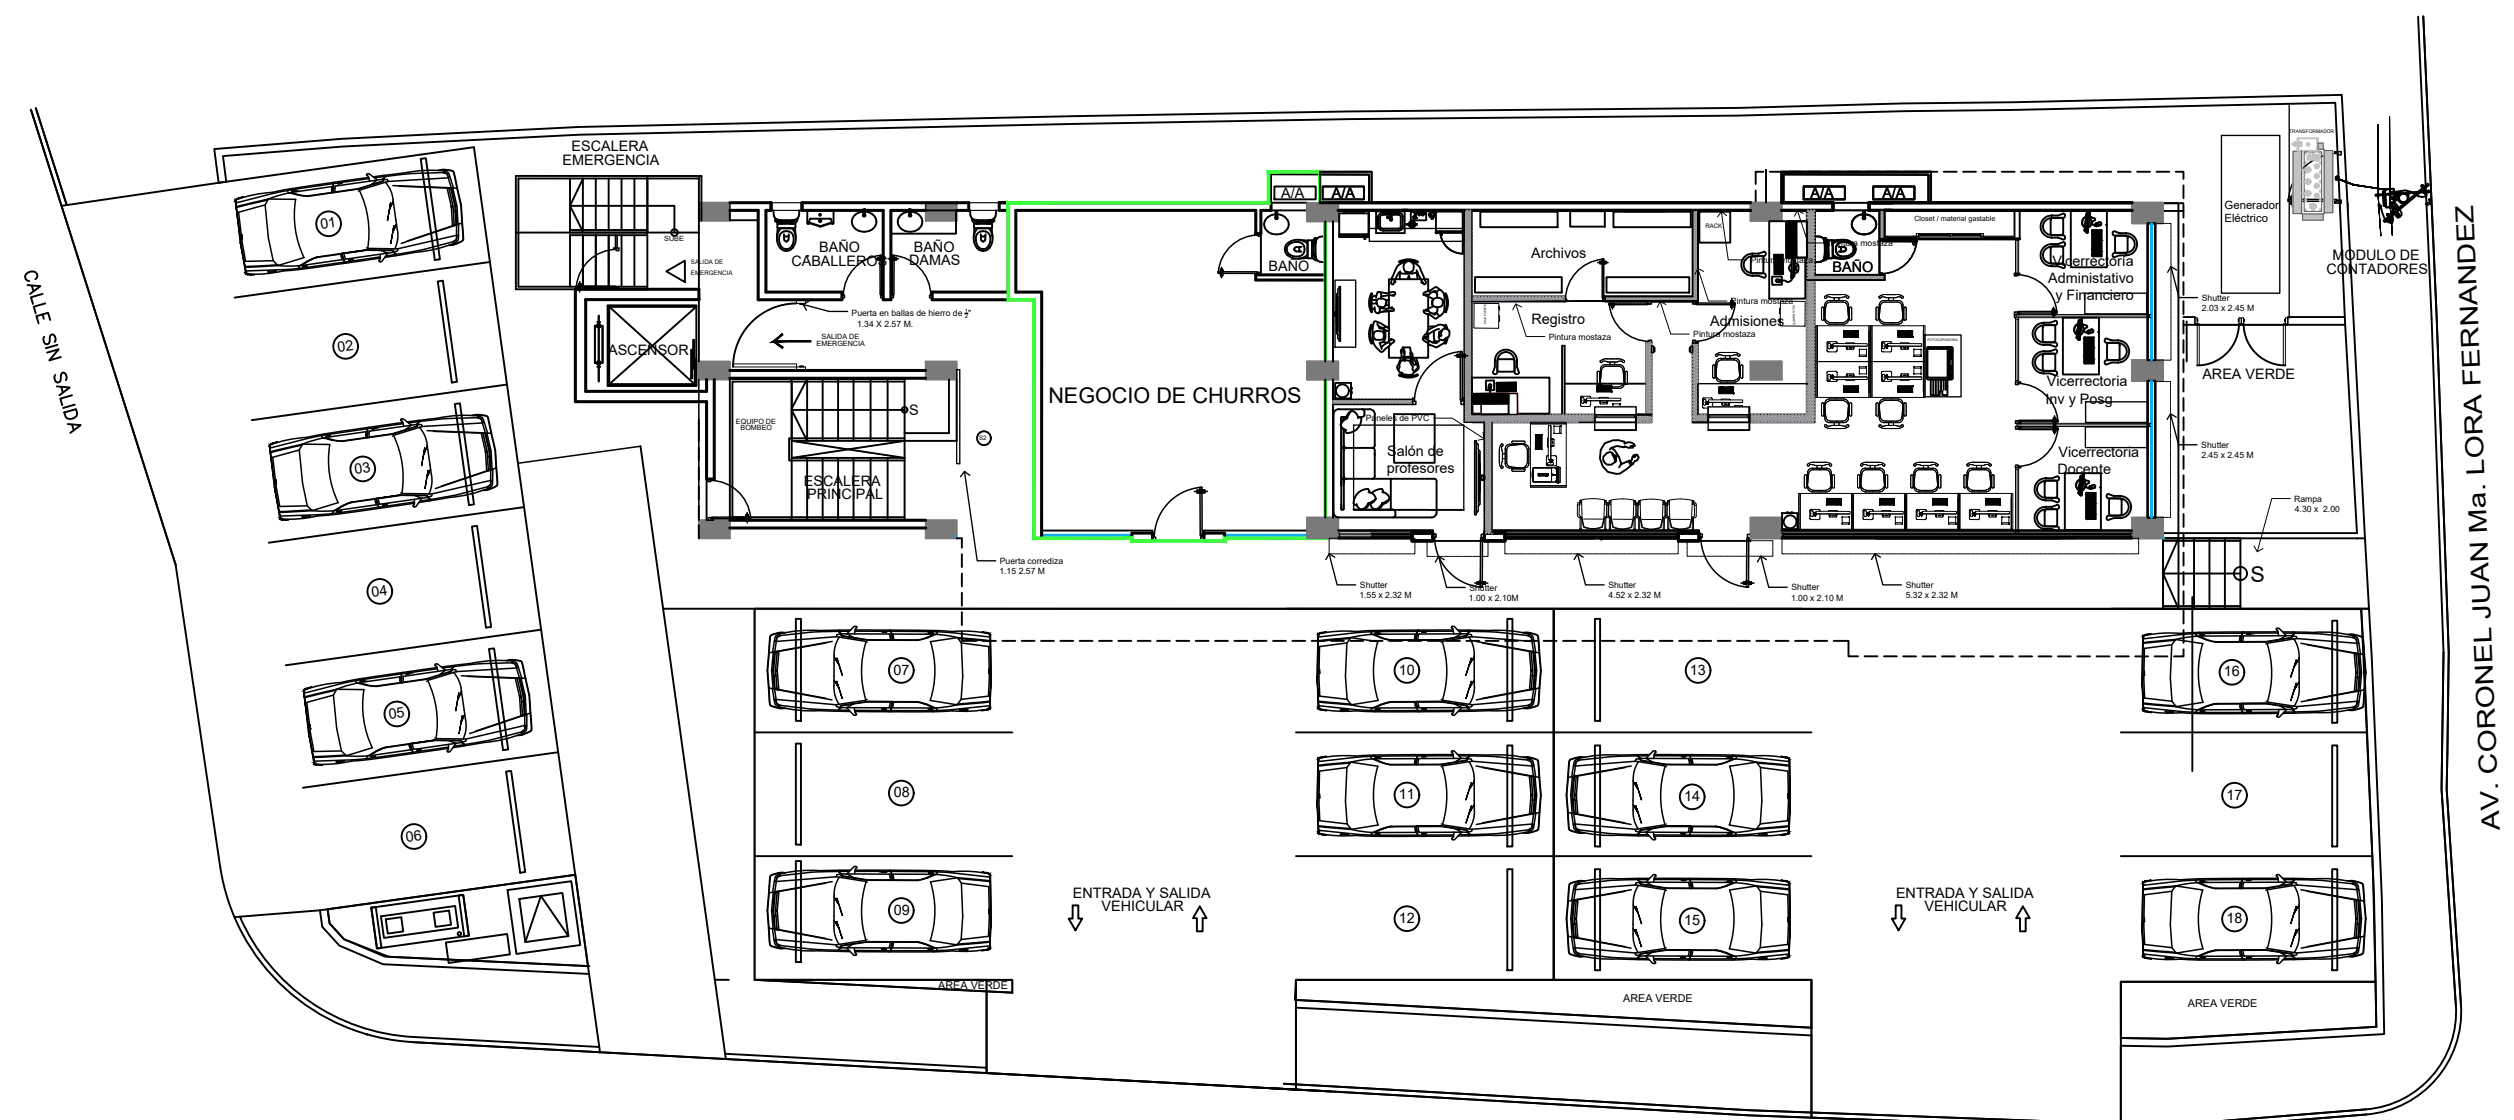

PLANTA DIEMENSIONADA NIVEL
ESCALA: 1:75


2
A05

CALLE SAN JOSE

JUNTA CENTRAL ELECTORAL			
Dirección de Infraestructura Física			
SubDirección de Obras - Área de Ingeniería			
PROYECTO: INSTITUTO ESPECIALIZADO SUPERIOR EN FORMACIÓN POLITICA ELECTORAL Y DEL ESTADO CIVIL			
DIRECCION DE INFRAESTRUCTURAS : ING. RAMÓN MUESES	UNIDAD :	IESPEC	
SUB-DIRECTOR DE OBRAS: ING. MIGUEL SOSA		PLANTA GENERAL	
DISEÑO ARQUITECTONICO:		1ER NIVEL	
ARQ. ADOLINO RIVERA	CODIA:38610	ESCALA: 1/4	FECHA: OCTUBRE/2022
			HOJA 3



<h1 style="text-align: center;">JUNTA CENTRAL ELECTORAL</h1> <p style="text-align: center;">Dirección de Infraestructura Física SubDirección de Obras - Area de Ingeniería</p> <p style="text-align: center;">PROYECTO : INSTITUTO ESPECIALIZADO SUPERIOR EN FORMACION POLITICA ELECTORAL Y DEL ESTADO CIVIL</p>			
DIRECCION DE INFRAESTRUCTURAS : ING. RAMÓN MUESES SUB-DIRECTOR DE OBRAS: ING. MIGUEL SOSA DISEÑO ARQUITECTONICO: ARQ. AIDOLINO RIVERA CODIA:38610		TITULO : <h2 style="text-align: center;">IESPEC</h2> <h3 style="text-align: center;">Levantamiento Dimensionado 1er nivel</h3>	
		ESCALA: N/A	FECHA: OCTUBRE/2025
		Hojas: 4	

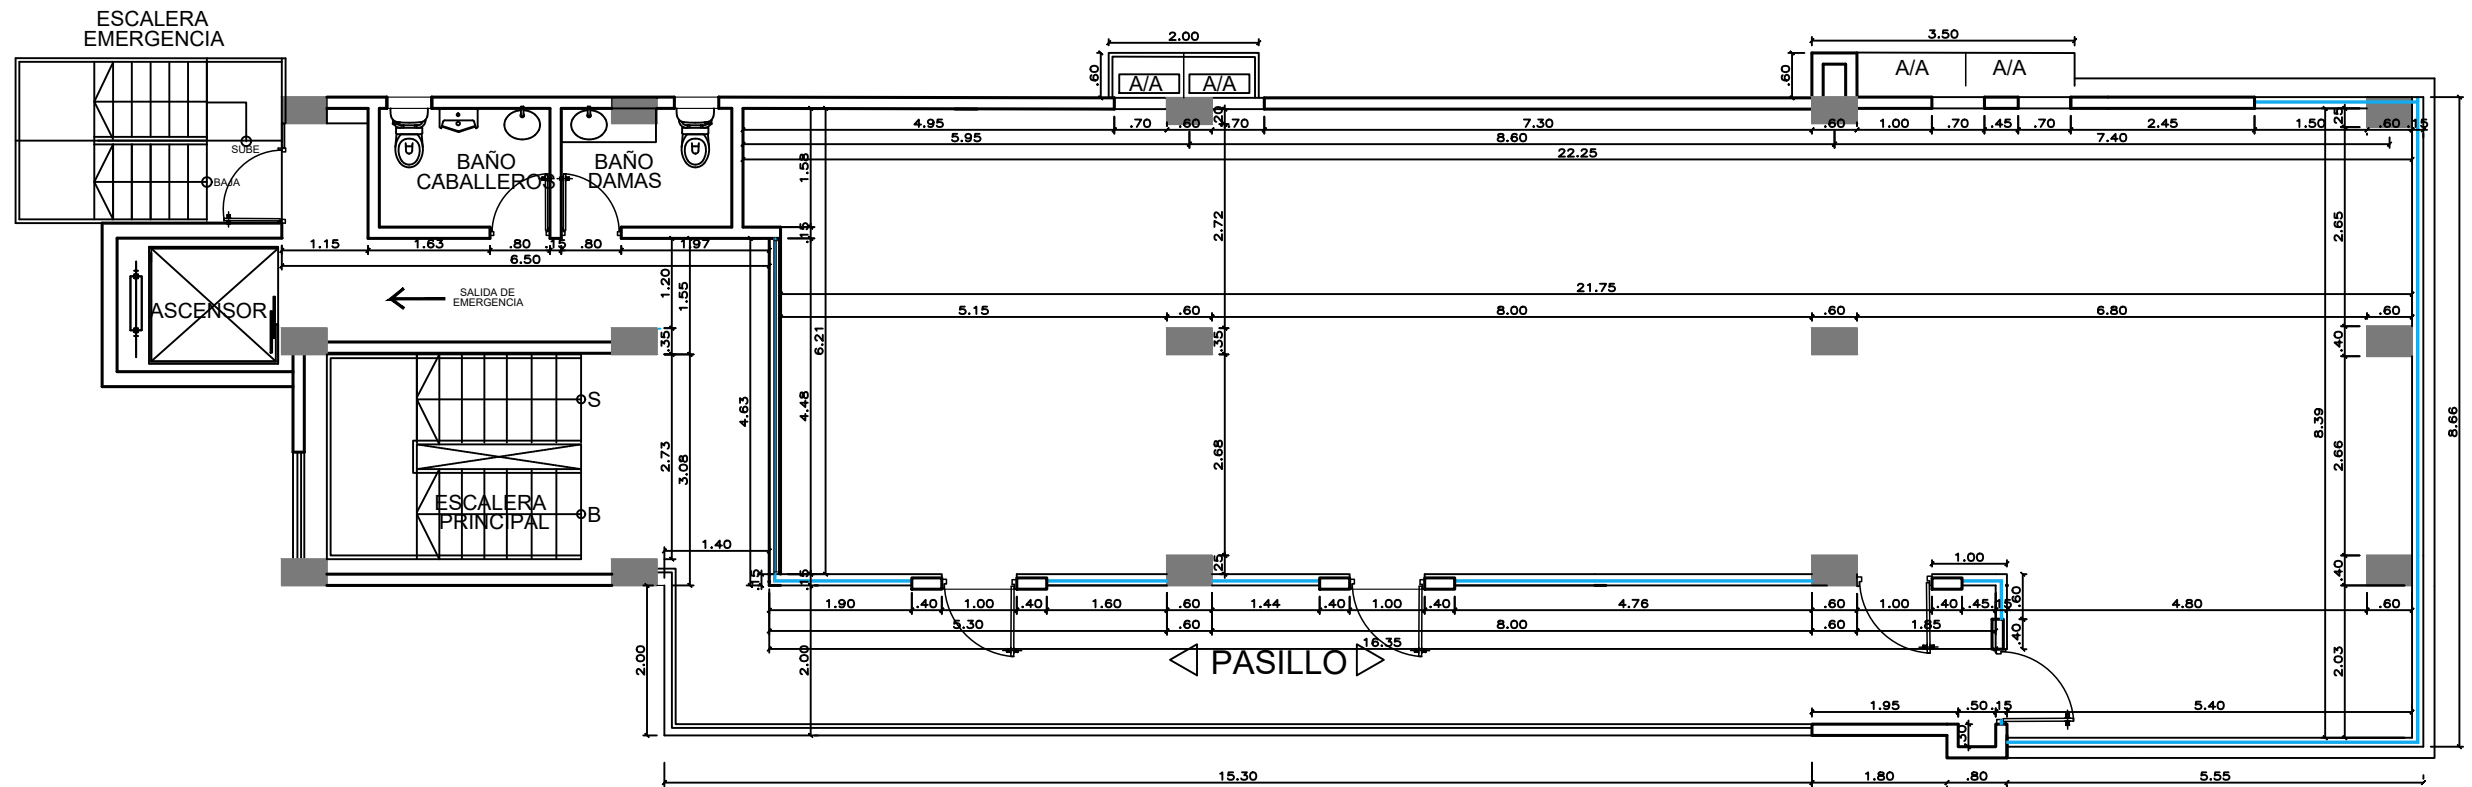

LEVANTAMIENTO DIMENSIONADO 2do al 3er NIVEL
ESCALA: 1:75

LEYENDA	
	Muro existente
	Muro nuevo
	Muro densglass
	Vidrio Fijo

JUNTA CENTRAL ELECTORAL			
Dirección de Infraestructura Física			
SubDirección de Obras - Área de Ingeniería			
PROYECTO: INSTITUTO ESPECIALIZADO SUPERIOR EN FORMACIÓN POLÍTICA ELECTORAL Y DEL ESTADO CIVIL			
DIRECCION DE INFRAESTRUCTURAS : ING. RAMÓN MUESES		TÍTULO :	
SUB-DIRECTOR DE OBRAS: ING. MIGUEL SOSA		IESPEC	
DISEÑO ARQUITECTÓNICO:		Levantamiento Dimensionado 2do al 3er nivel	
ARQ. AIDOLINO RIVERA CODIA:38610		ESCALA: 1/4	
		FECHA: OCTUBRE/2025	
		HOJA: 5	




ESCALA: 1:75

<h1 style="text-align: center;">JUNTA CENTRAL ELECTORAL</h1> <h2 style="text-align: center;">Dirección de Infraestructura Física</h2> <h3 style="text-align: center;">SubDirección de Obras - Area de Ingeniería</h3> <p style="text-align: center;">PROYECTO : INSTITUTO ESPECIALIZADO SUPERIOR EN FORMACION POLITICA ELECTORAL Y DEL ESTADO CIVIL</p>					
DIRECCION DE INFRAESTRUCTURAS : ING. RAMÓN MUESES		TITULO : <div style="text-align: center;"> IESPEC Levantamiento Dimensionado 4to nivel </div>			
SUB-DIRECTOR DE OBRAS: ING. MIGUEL SOSA					
DISEÑO ARQUITECTONICO:					
ARQ. AIDOLINO RIVERA		CODIA:38610	ESCALA: N/A	FECHA: OCTUBRE/2025	HOJA: 6



<p align="center">JUNTA CENTRAL ELECTORAL Dirección de Infraestructura Física SubDirección de Obras - Área de Ingeniería PROYECTO : INSTITUTO ESPECIALIZADO SUPERIOR EN FORMACIÓN POLITICA ELECTORAL Y DEL ESTADO CIVIL</p>			
DIRECCION DE INFRAESTRUCTURAS : ING. RAMÓN MUESES SUB-DIRECTOR DE OBRAS: ING. MIGUEL SOSA DISEÑO ARQUITECTONICO: ARQ. AIDOLINO RIVERA CODIA:38610		<p>TITULO :</p> <p align="center">IESPEC</p> <p align="center">Planta Arquitectónica 5to nivel</p> <p> ESCALA: 1/4 FECHA: OCTUBRE/2025 HOJA: 7 </p>	

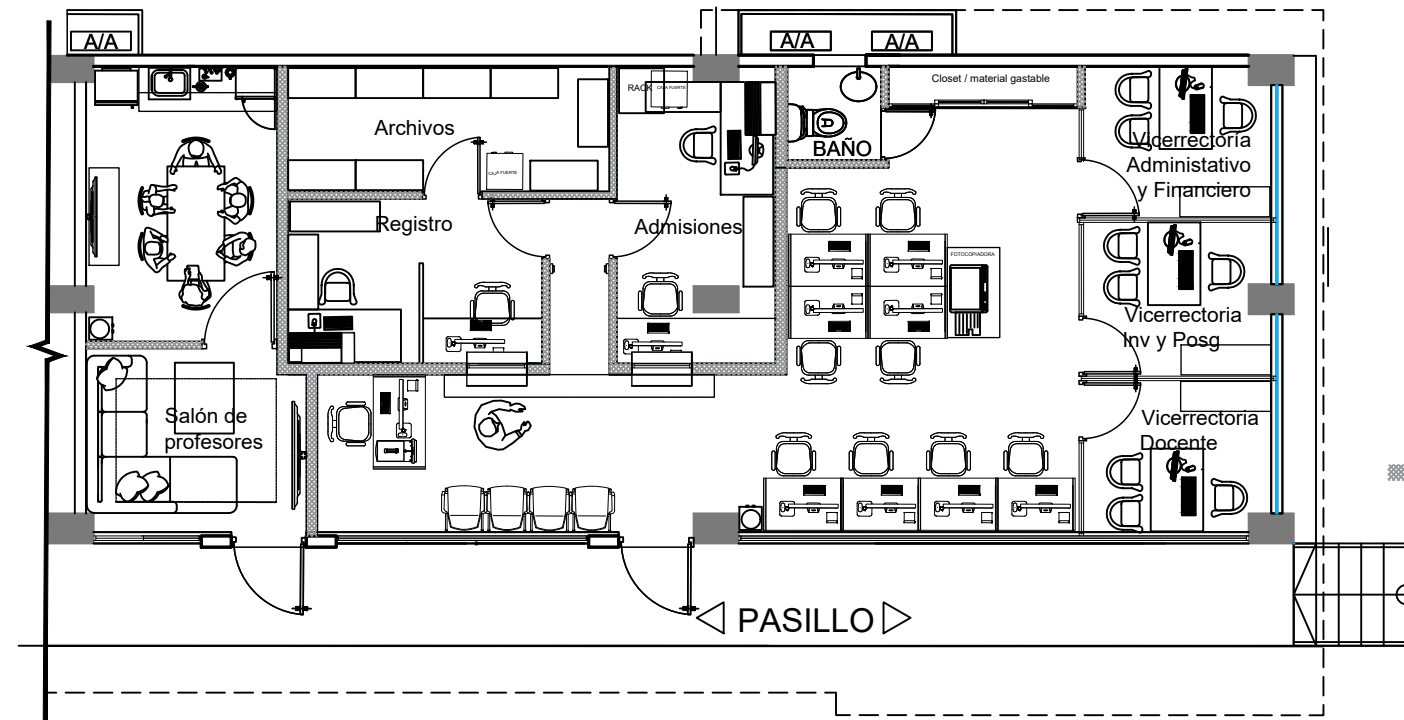


PLANTA ARQUITECTONICA 1er NIVEL

ESCALA: 1:75

LEYENDA	
	Muro existente
	Muro nuevo
	Muro densglass
	Vidrio Fijo


JUNTA CENTRAL ELECTORAL			
Dirección de Infraestructura Física			
SubDirección de Obras - Área de Ingeniería			
PROYECTO : INSTITUTO ESPECIALIZADO SUPERIOR EN FORMACIÓN POLITICA ELECTORAL Y DEL ESTADO CIVIL			
DIRECCION DE INFRAESTRUCTURAS : ING. RAMÓN MUESES	TITULO :		
SUB-DIRECTOR DE OBRAS: ING. MIGUEL SOSA	IESPEC		
DISEÑO ARQUITECTONICO:	Planta Arquitectónica		
ARQ. AIDOLINO RIVERA CODIA:38610	1er nivel		
ESCALA: 1/4	FECHA: OCTUBRE/2025	HOJA: 8	

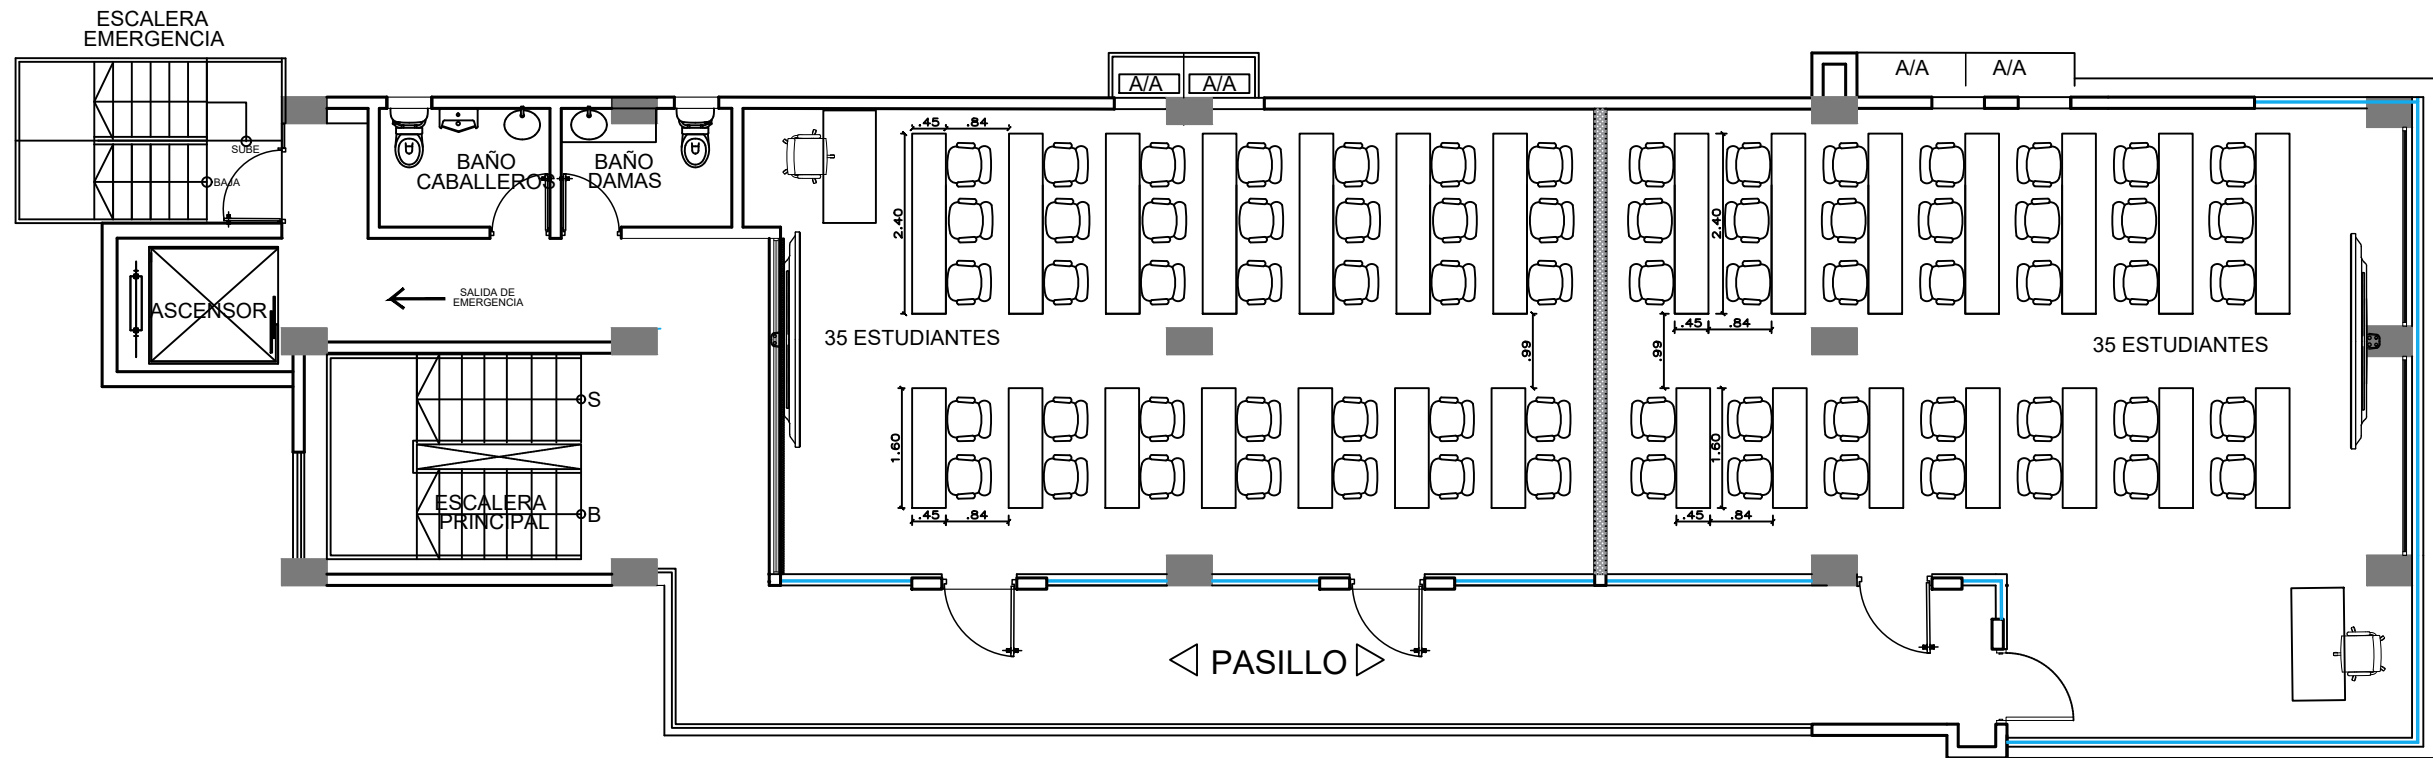

PLANTA ARQUITECTONICA 2do al 3er NIVEL
ESCALA: 1:75

LEYENDA	
	Muro existente
	Muro nuevo
	Muro densglass
	Vidrio Fijo

JUNTA CENTRAL ELECTORAL			
Dirección de Infraestructura Física			
SubDirección de Obras - Área de Ingeniería			
PROYECTO: INSTITUTO ESPECIALIZADO SUPERIOR EN FORMACIÓN POLÍTICA ELECTORAL Y DEL ESTADO CIVIL			
DIRECCION DE INFRAESTRUCTURAS : ING. RAMÓN MUESES		TÍTULO :	
SUB-DIRECTOR DE OBRAS: ING. MIGUEL SOSA		IESPEC	
DISEÑO ARQUITECTÓNICO:		Planta Arquitectónica	
ARQ. AIDOLINO RIVERA CODIA:38610		2do al 3er nivel	
ESCALA: 1/4		FECHA: OCTUBRE/2025	
		HOJA: 09	

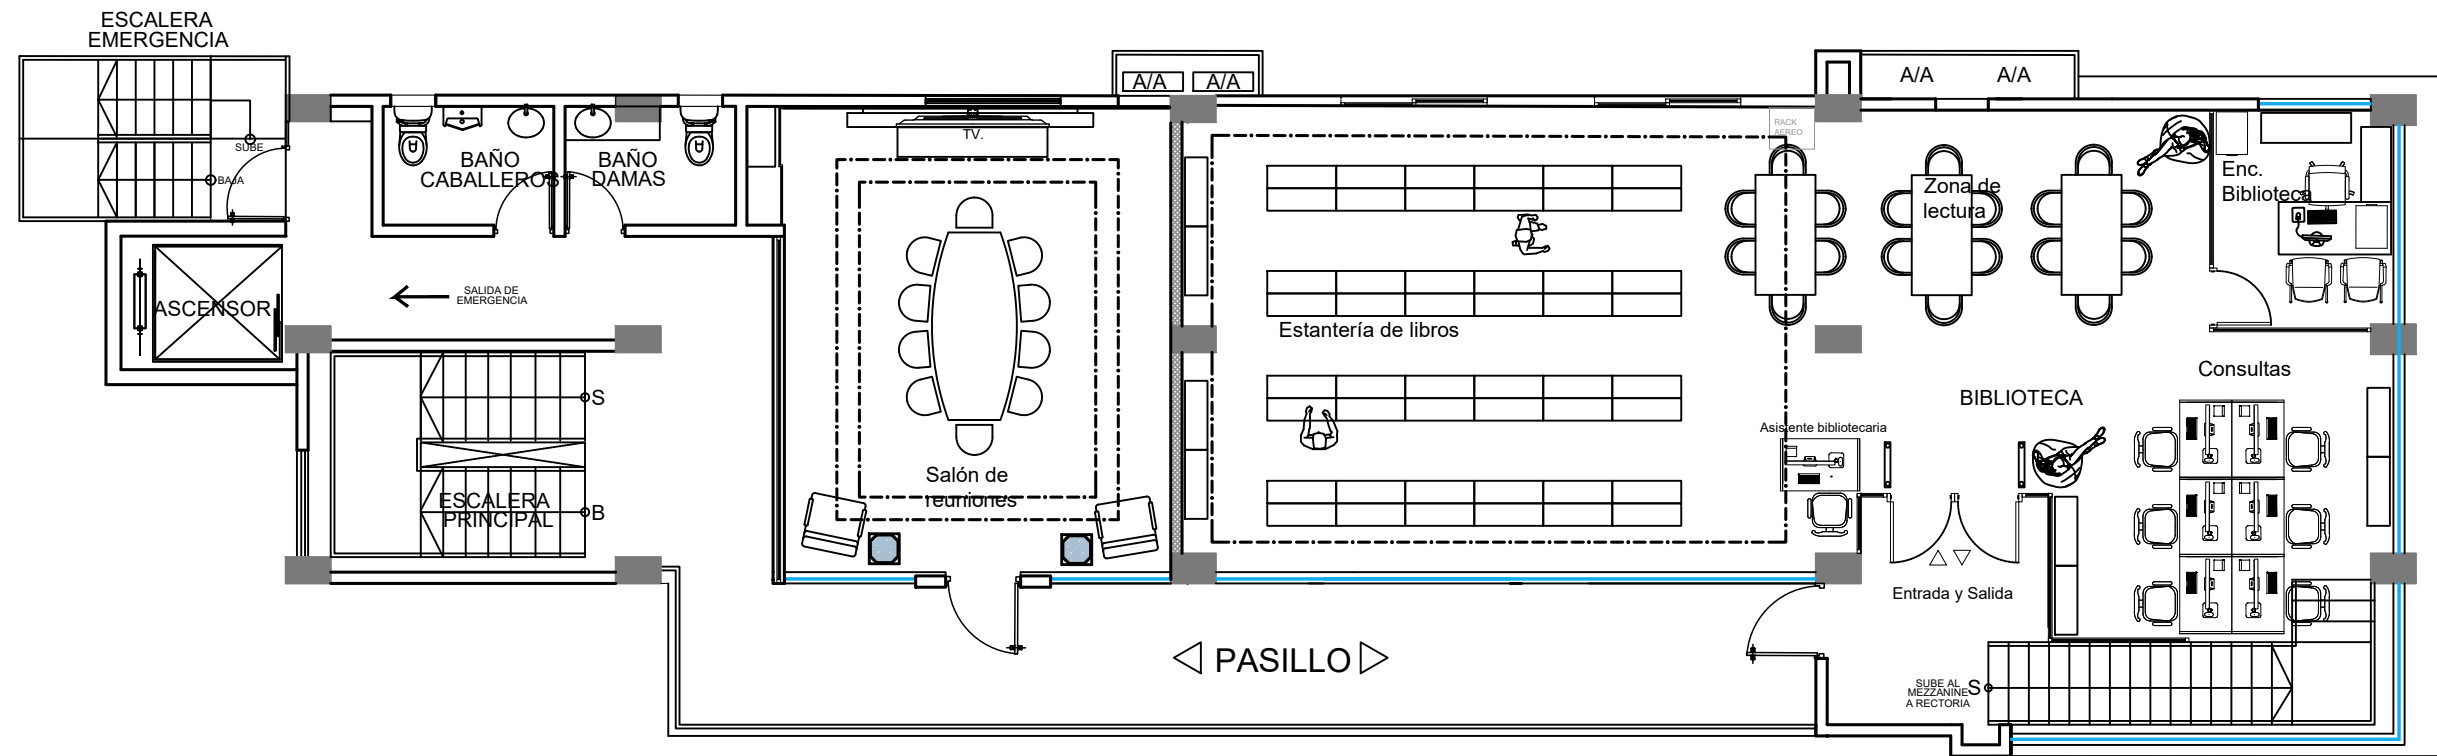


PLANTA ARQUITECTONICA 4to NIVEL

ESCALA: 1:75

LEYENDA
Muro existente
Muro nuevo
Muro densglass
Vidrio Fijo


JUNTA CENTRAL ELECTORAL			
Dirección de Infraestructura Física			
SubDirección de Obras - Área de Ingeniería			
PROYECTO: INSTITUTO ESPECIALIZADO SUPERIOR EN FORMACION POLITICA ELECTORAL Y DEL ESTADO CIVIL			
DIRECCION DE INFRAESTRUCTURAS : ING. RAMÓN MUESES	TITULO :		
SUB-DIRECTOR DE OBRAS: ING. MIGUEL SOSA	IESPEC		
DISEÑO ARQUITECTONICO:	Planta Arquitectónica		
ARQ. AIDOLINO RIVERA CODIA:38610	4to Nivel		
ESCALA: N/A	FECHA: OCTUBRE/2025	HOJA: 10	

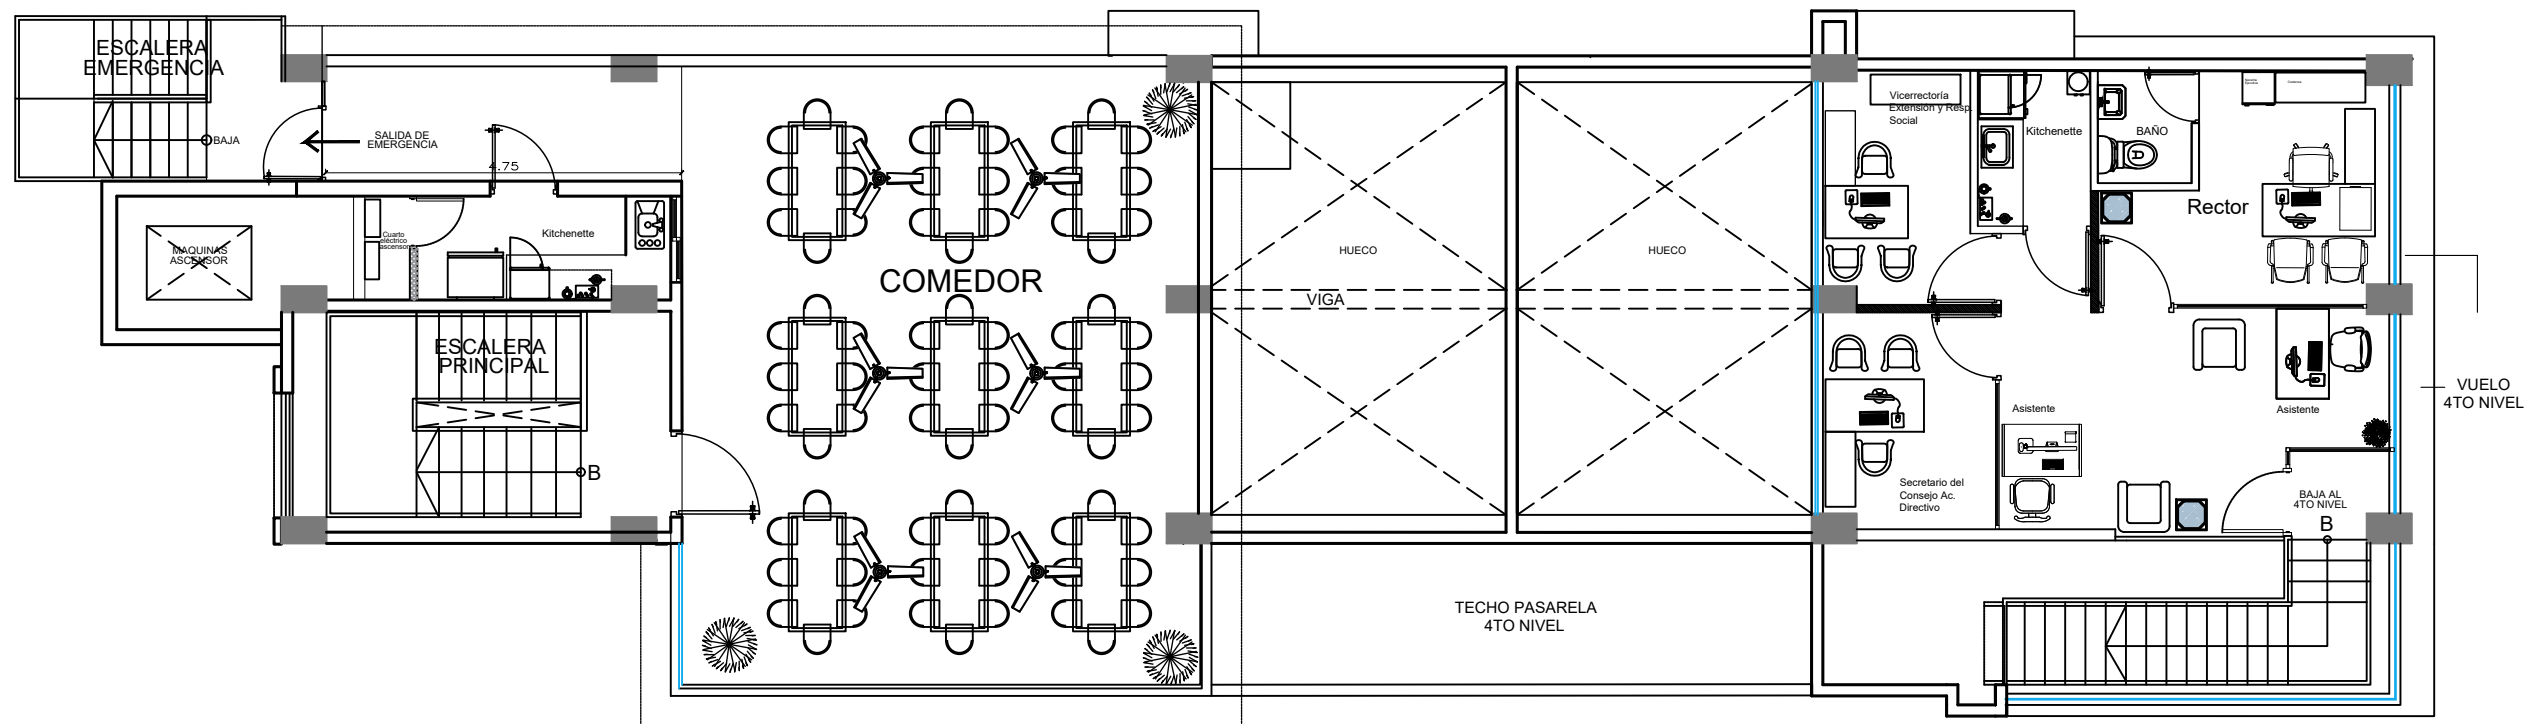

PLANTA ARQUITECTONICA 5to NIVEL
ESCALA: 1:75

LEYENDA	
	Muro existente
	Muro nuevo
	Muro densglass
	Vidrio Fijo

JUNTA CENTRAL ELECTORAL			
Dirección de Infraestructura Física			
SubDirección de Obras - Área de Ingeniería			
PROYECTO: INSTITUTO ESPECIALIZADO SUPERIOR EN FORMACION POLITICA ELECTORAL Y DEL ESTADO CIVIL			
DIRECCION DE INFRAESTRUCTURAS : ING. RAMÓN MUESES	TITULO :		
SUB-DIRECTOR DE OBRAS: ING. MIGUEL SOSA	IESPEC		
DISEÑO ARQUITECTONICO:	Planta Arquitectónica 5to Nivel		
ARQ. AIDOLINO RIVERA CODIA:38610	ESCALA: 1/4	FECHA: OCTUBRE/2025	Hoja: 11

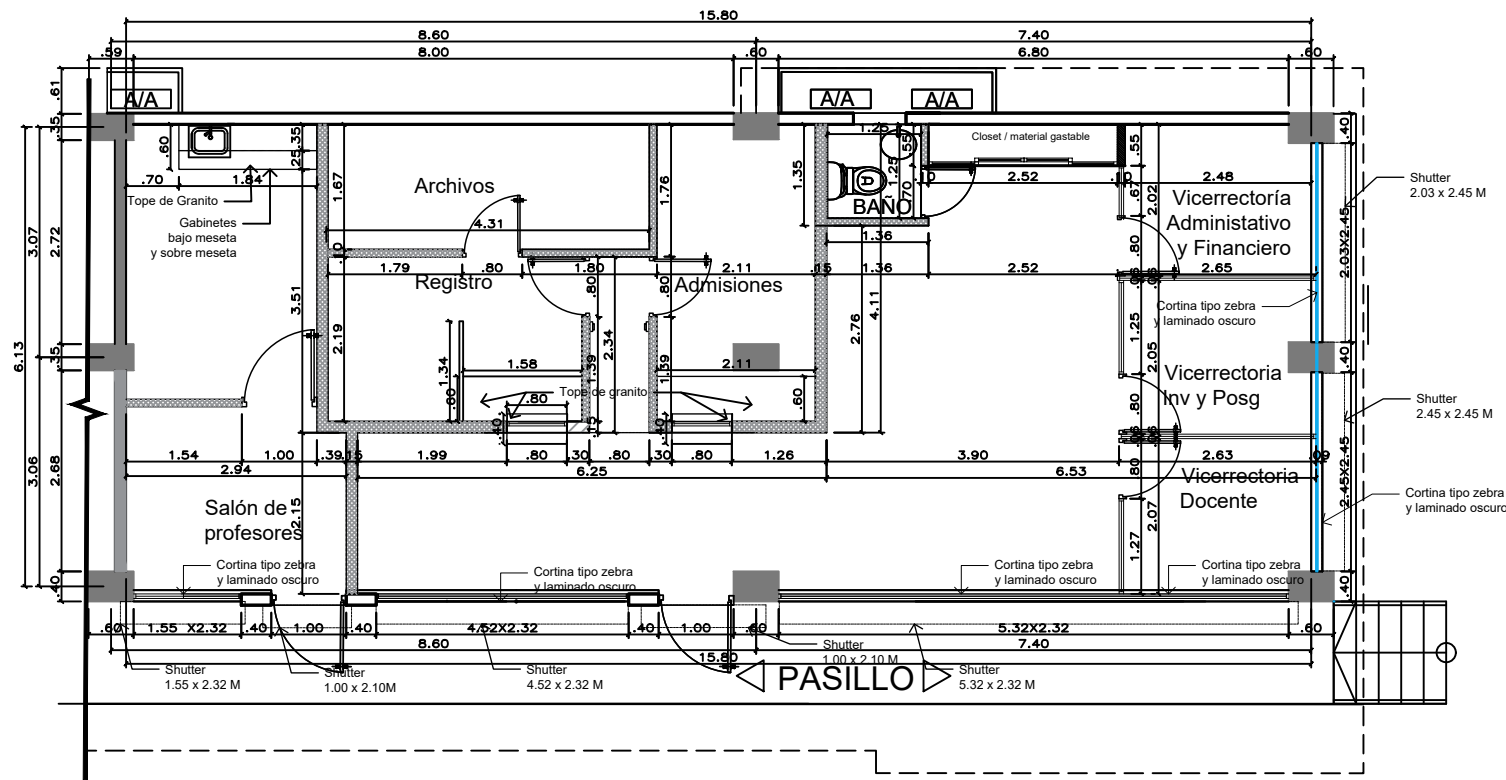


PLANTA DIMENSIONADA 1er NIVEL

ESCALA: 1:75

LEYENDA	
	Muro existente
	Muro nuevo
	Muro densglass
	Vidrio Fijo


JUNTA CENTRAL ELECTORAL			
Dirección de Infraestructura Física			
SubDirección de Obras - Área de Ingeniería			
PROYECTO: INSTITUTO ESPECIALIZADO SUPERIOR EN FORMACIÓN POLÍTICA ELECTORAL Y DEL ESTADO CIVIL			
DIRECCION DE INFRAESTRUCTURAS : ING. RAMÓN MUESES		TÍTULO :	
SUB-DIRECTOR DE OBRAS: ING. MIGUEL SOSA		IESPEC	
DISEÑO ARQUITECTÓNICO:		Planta Dimensionada	
ARQ. AIDOLINO RIVERA CODIA:38610		1er nivel	
ESCALA: 1/4		FECHA: OCTUBRE/2025	Hoja: 12

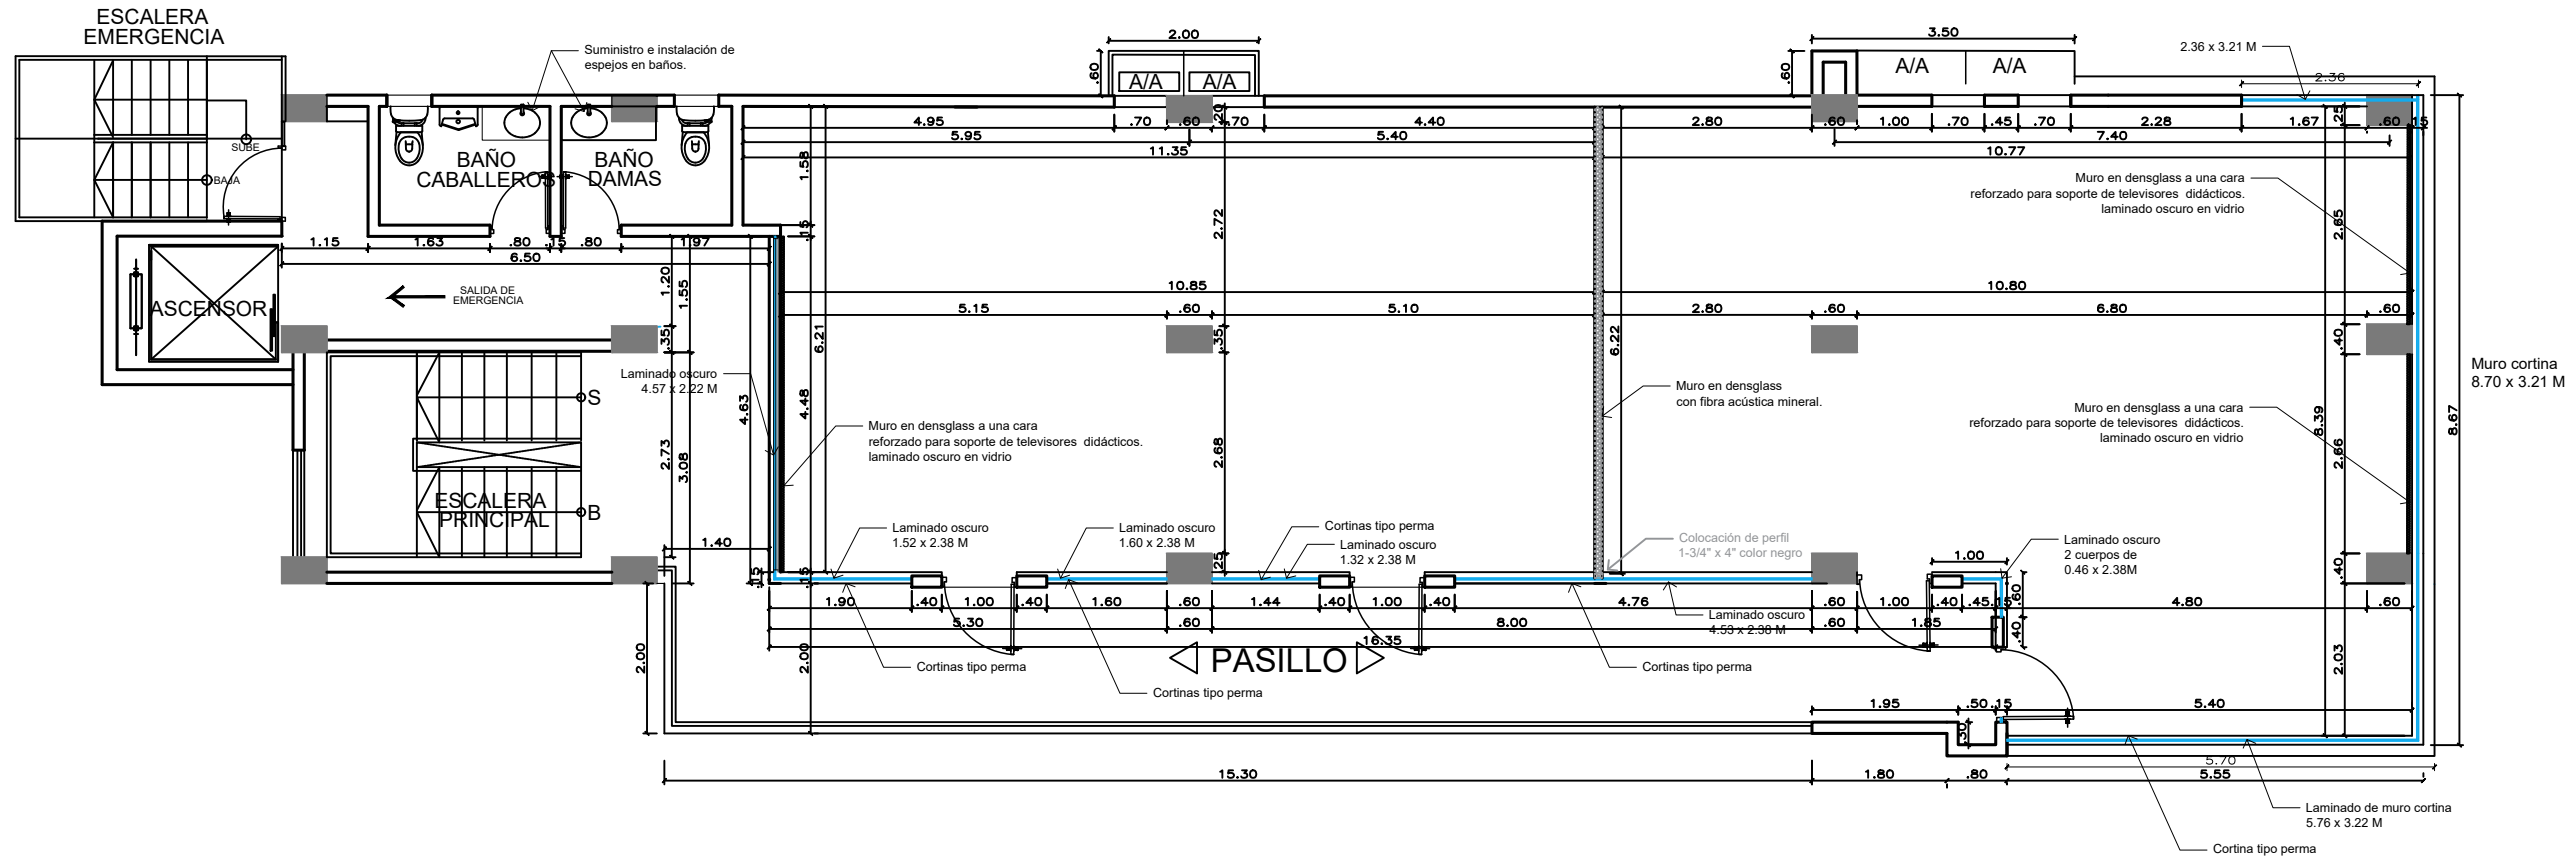

PLANTA DIMENSIONADA 2do al 3er NIVEL

ESCALA: 1:75

JUNTA CENTRAL ELECTORAL			
Dirección de Infraestructura Física			
SubDirección de Obras - Área de Ingeniería			
PROYECTO: INSTITUTO ESPECIALIZADO SUPERIOR EN FORMACIÓN POLÍTICA ELECTORAL Y DEL ESTADO CIVIL			
DIRECCION DE INFRAESTRUCTURAS : ING. RAMÓN MUESES		TÍTULO :	
SUB-DIRECTOR DE OBRAS: ING. MIGUEL SOSA		IESPEC	
DISEÑO ARQUITECTÓNICO:		Planta Dimensionada	
ARQ. AIDOLINO RIVERA CODIA:38610		2do al 3er nivel	
ESCALA: 1/4		FECHA: OCTUBRE/2025	
		HOJA: 13	

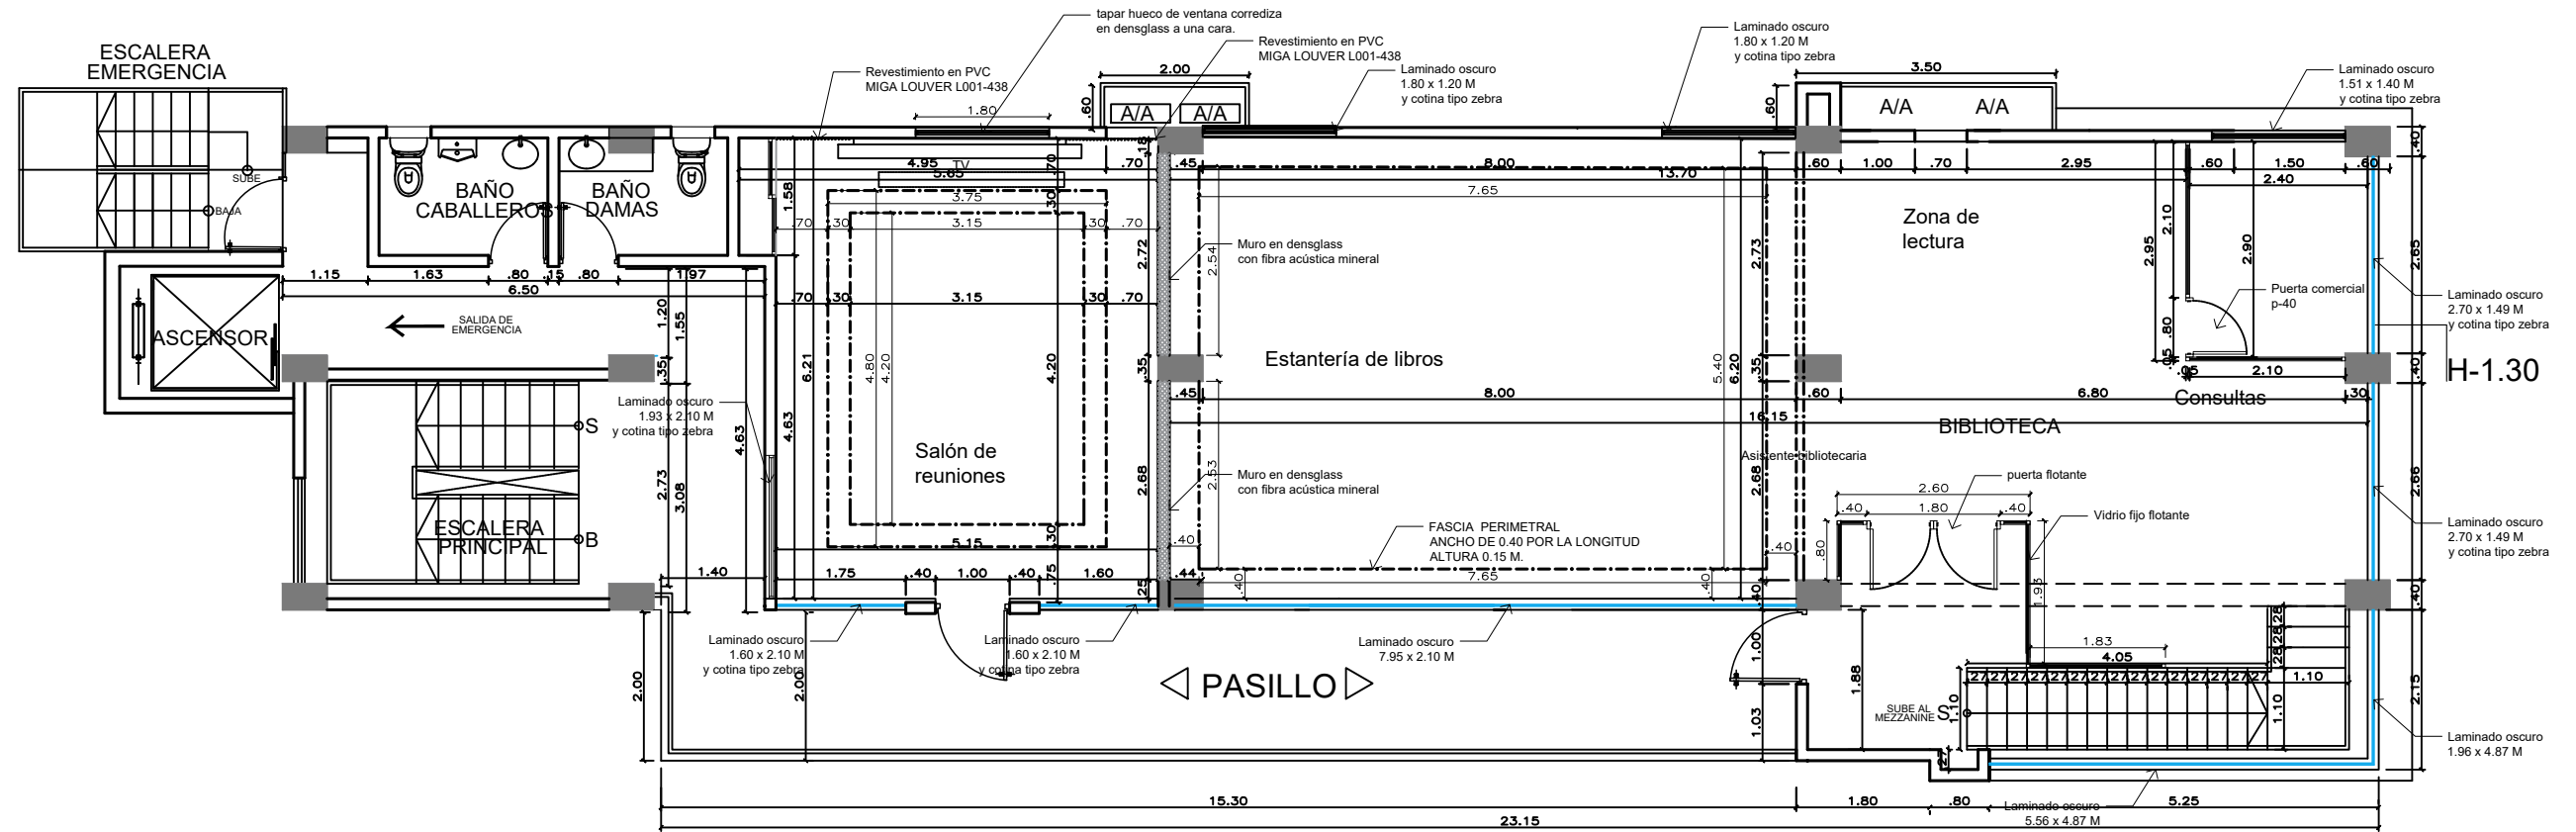


PLANTA DIMENSIONADA 4to NIVEL

ESCALA: 1:75

LEYENDA	
	Muro existente
	Muro nuevo
	Muro densglass
	Vidrio Fijo


JUNTA CENTRAL ELECTORAL			
Dirección de Infraestructura Física			
SubDirección de Obras - Área de Ingeniería			
PROYECTO: INSTITUTO ESPECIALIZADO SUPERIOR EN FORMACION POLITICA ELECTORAL Y DEL ESTADO CIVIL			
DIRECCION DE INFRAESTRUCTURAS : ING. RAMÓN MUESES		TITULO :	
SUB-DIRECTOR DE OBRAS: ING. MIGUEL SOSA		IESPEC	
DISEÑO ARQUITECTONICO:		Planta Dimensionada	
ARQ. AIDOLINO RIVERA CODIA:38610		4to. nivel	
ESCALA: N/A		FECHA: OCTUBRE/2025	HUALLA: 14

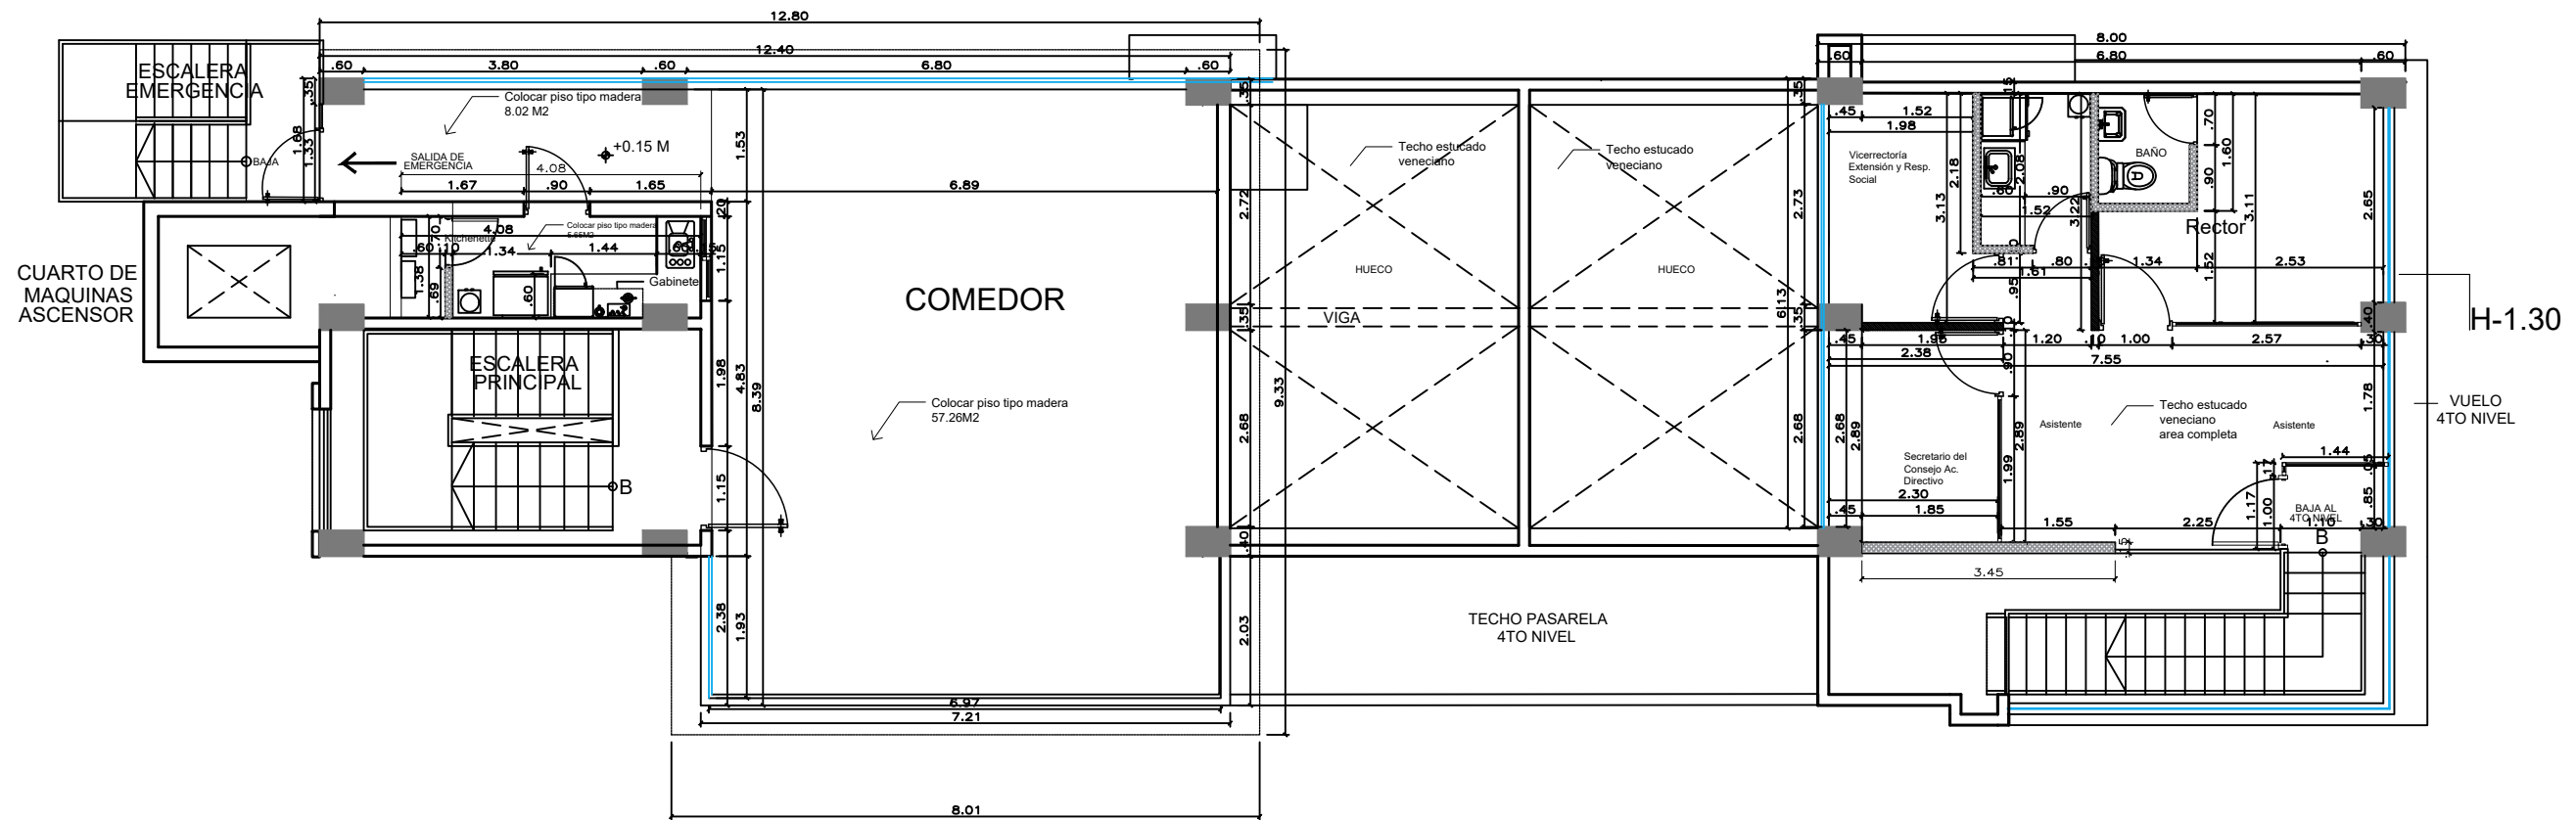

PLANTA DIMENSIONADA 5to NIVEL
ESCALA: 1:75

LEYENDA	
	Muro existente
	Muro nuevo
	Muro densglass
	Vidrio Fijo

JUNTA CENTRAL ELECTORAL			
Dirección de Infraestructura Física			
SubDirección de Obras - Área de Ingeniería			
PROYECTO: INSTITUTO ESPECIALIZADO SUPERIOR EN FORMACIÓN POLÍTICA ELECTORAL Y DEL ESTADO CIVIL			
DIRECCION DE INFRAESTRUCTURAS : ING. RAMÓN MUESES		TITULO :	
SUB-DIRECTOR DE OBRAS: ING. MIGUEL SOSA		IESPEC	
DISEÑO ARQUITECTÓNICO:		Planta Dimensionada 5to. nivel	
ARQ. AIDOLINO RIVERA CODIA:38610		ESCALA: 1/4	FECHA: OCTUBRE/2025
			Hoja: 15

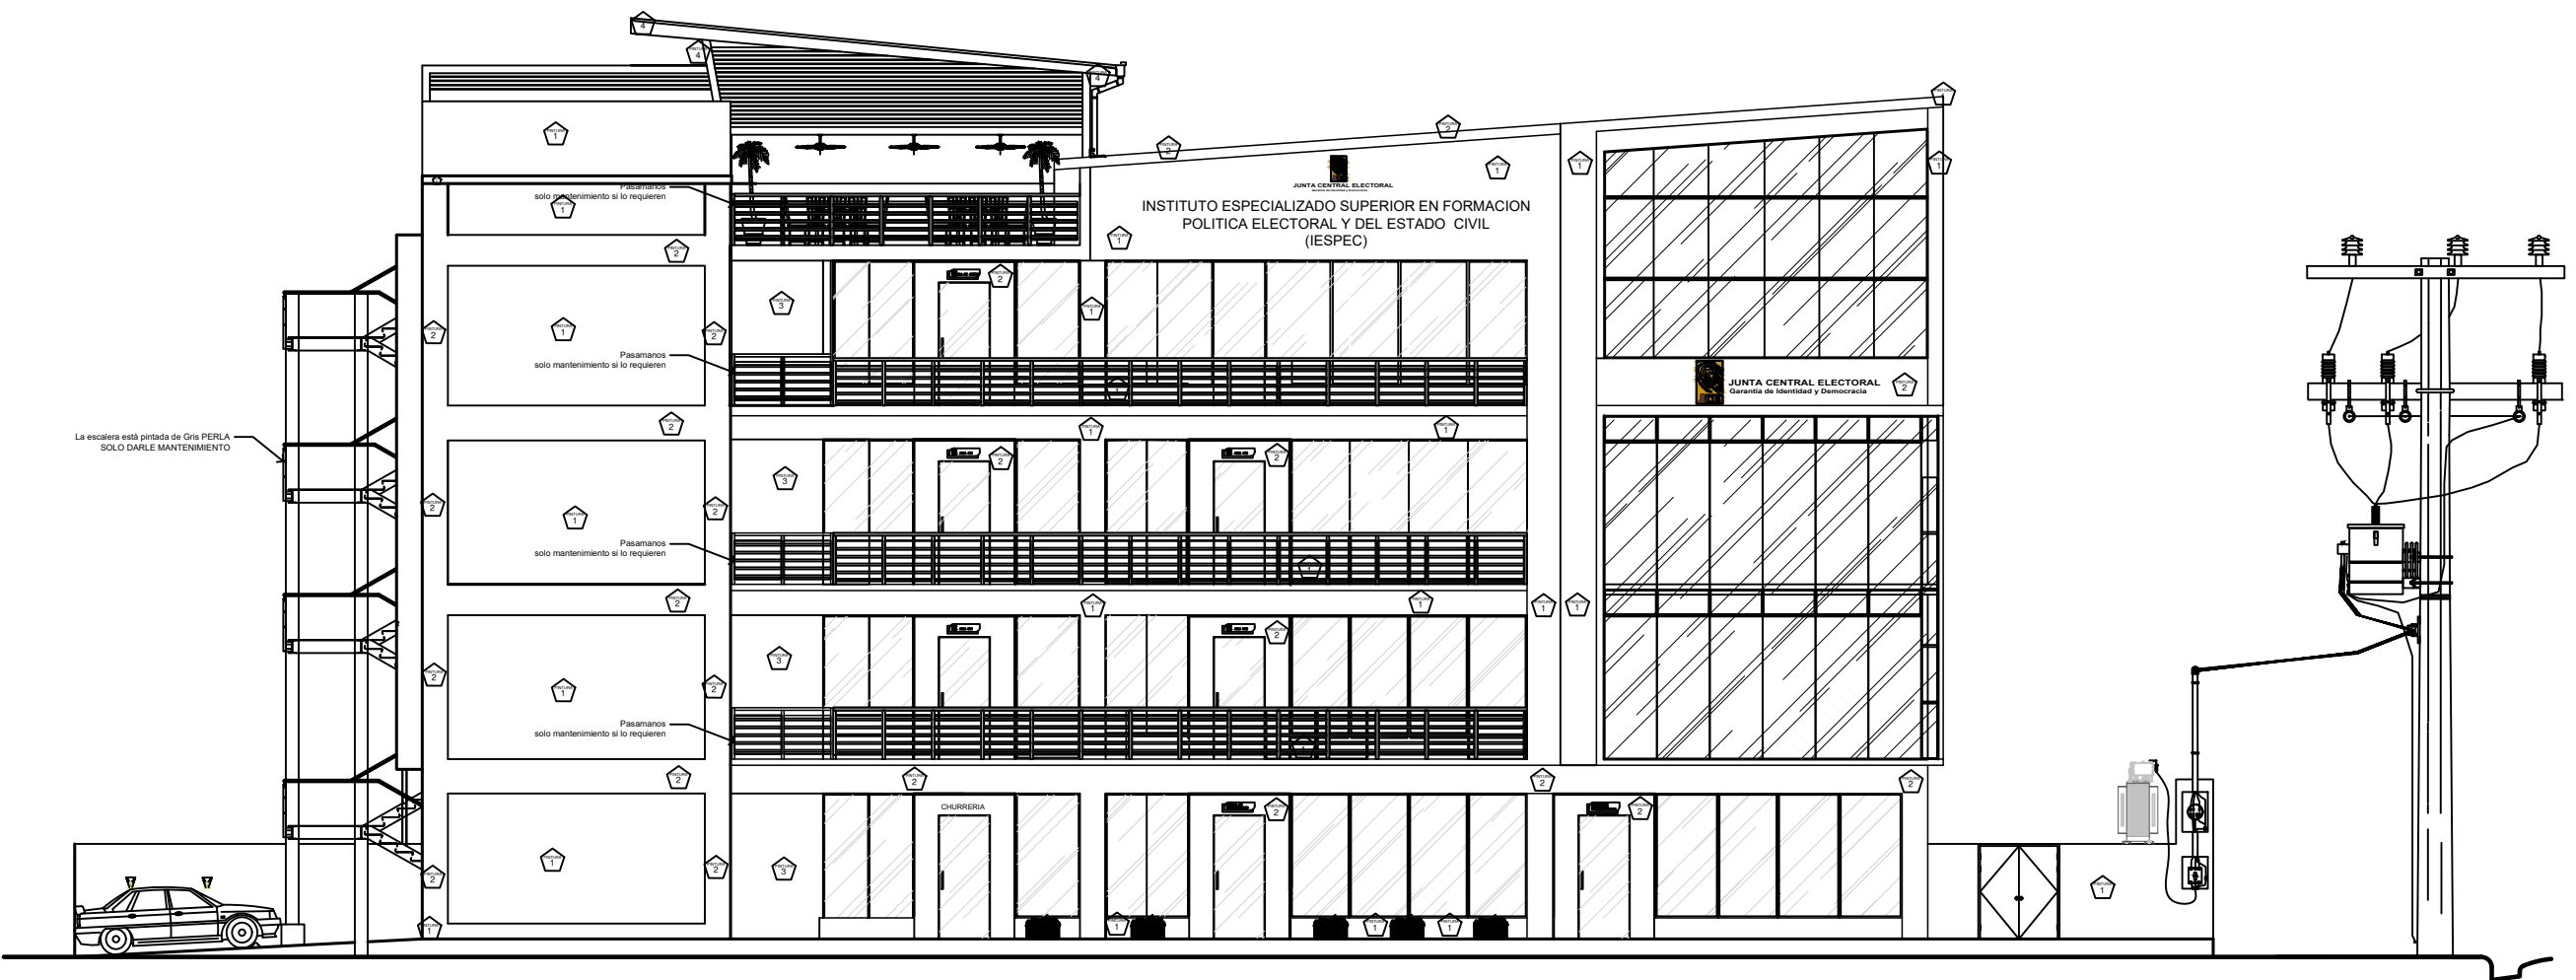

ELEVACION FRONTAL

ESCALA: 1:75


- 1: MOSTAZA ESPECIAL JCE - 1245C ACRILICA
- 2: MARRON ESPECIAL JCE PANTONE 476C
- 3: ARENA DEL SUR No.71- SEMIGLOSS
- 4: GRIS PERLA - MARCA POPULAR INDUSTRIAL

JUNTA CENTRAL ELECTORAL			
Dirección de Infraestructura Física			
Subdirección de Obras - Área de Ingeniería			
PROYECTO: INSTITUTO ESPECIALIZADO SUPERIOR EN FORMACION POLITICA ELECTORAL Y DEL ESTADO CIVIL			
DIRECCION DE INFRAESTRUCTURAS : ING. RAMÓN MUESES		TITULO :	
SUB-DIRECTOR DE OBRAS: ING. MIGUEL SOSA		IESPEC	
DISEÑO ARQUITECTONICO:		Elevacion Frontal	
OCTUBRE/2025 ARQ. AIDOLINO RIVERA CODIA:38610		ESCALA: 1/4	FECHA: OCTUBRE/2025 HOJA: 16



ELEVACION FRONTAL
ESCALA: 1:75


JUNTA CENTRAL ELECTORAL			
Dirección de Infraestructura Física			
SubDirección de Obras- Área de Ingeniería			
PROYECTO : INSTITUTO ESPECIALIZADO SUPERIOR EN FORMACION POLITICA ELECTORAL Y DEL ESTADO CIVIL			
DIRECCION DE INFRAESTRUCTURAS : ING. RAMÓN MUESES		TITULO :	
SUB-DIRECTOR DE OBRAS: ING. MIGUEL SOSA		IESPEC	
DISEÑO ARQUITECTONICO:		Elevacion Frontal	
ARQ. AIDOLINO RIVERA CODIA:38610		ESCALA: 1/4	FECHA: OCTUBRE/2023
			Hoja: 16-1

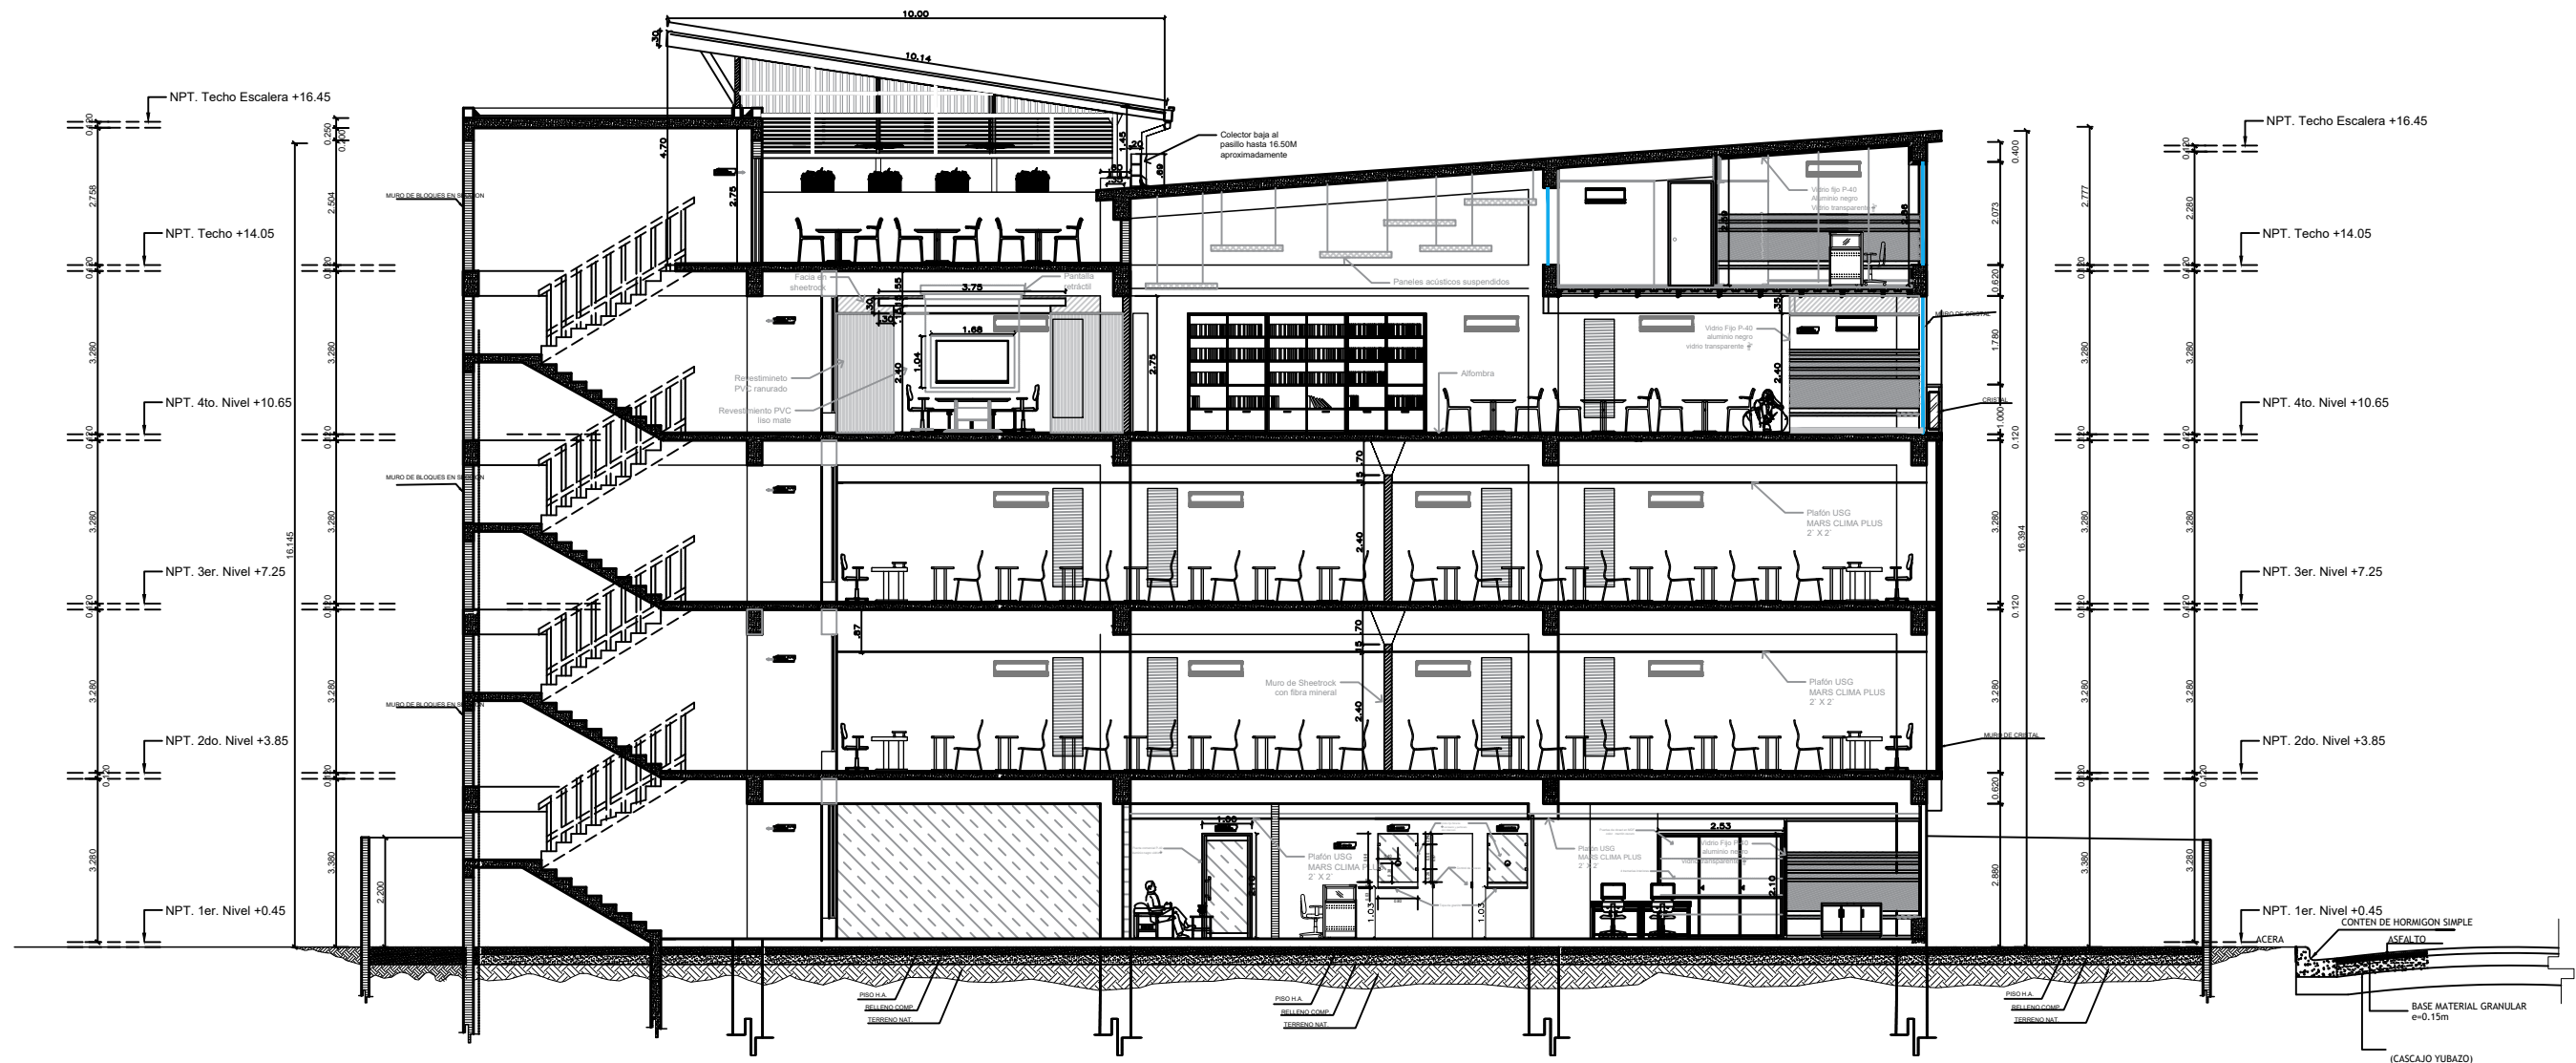

SECCION A-A'


ESCALA: 1:75

JUNTA CENTRAL ELECTORAL			
Dirección de Infraestructura Física			
SubDirección de Obras - Área de Ingeniería			
PROYECTO: INSTITUTO ESPECIALIZADO SUPERIOR EN FORMACION POLITICA ELECTORAL Y DEL ESTADO CIVIL			
DIRECCION DE INFRAESTRUCTURAS : ING. RAMÓN MUESES		TITULO :	
SUB-DIRECTOR DE OBRAS: ING. MIGUEL SOSA		IESPEC	
DISEÑO ARQUITECTONICO:		SECCION LONGITUDINAL	
ARQ. AIDOLINO RIVERA CODIA:38610		ESCALA: 1/4	FECHA: OCTUBRE /2025
			HOJA: 17

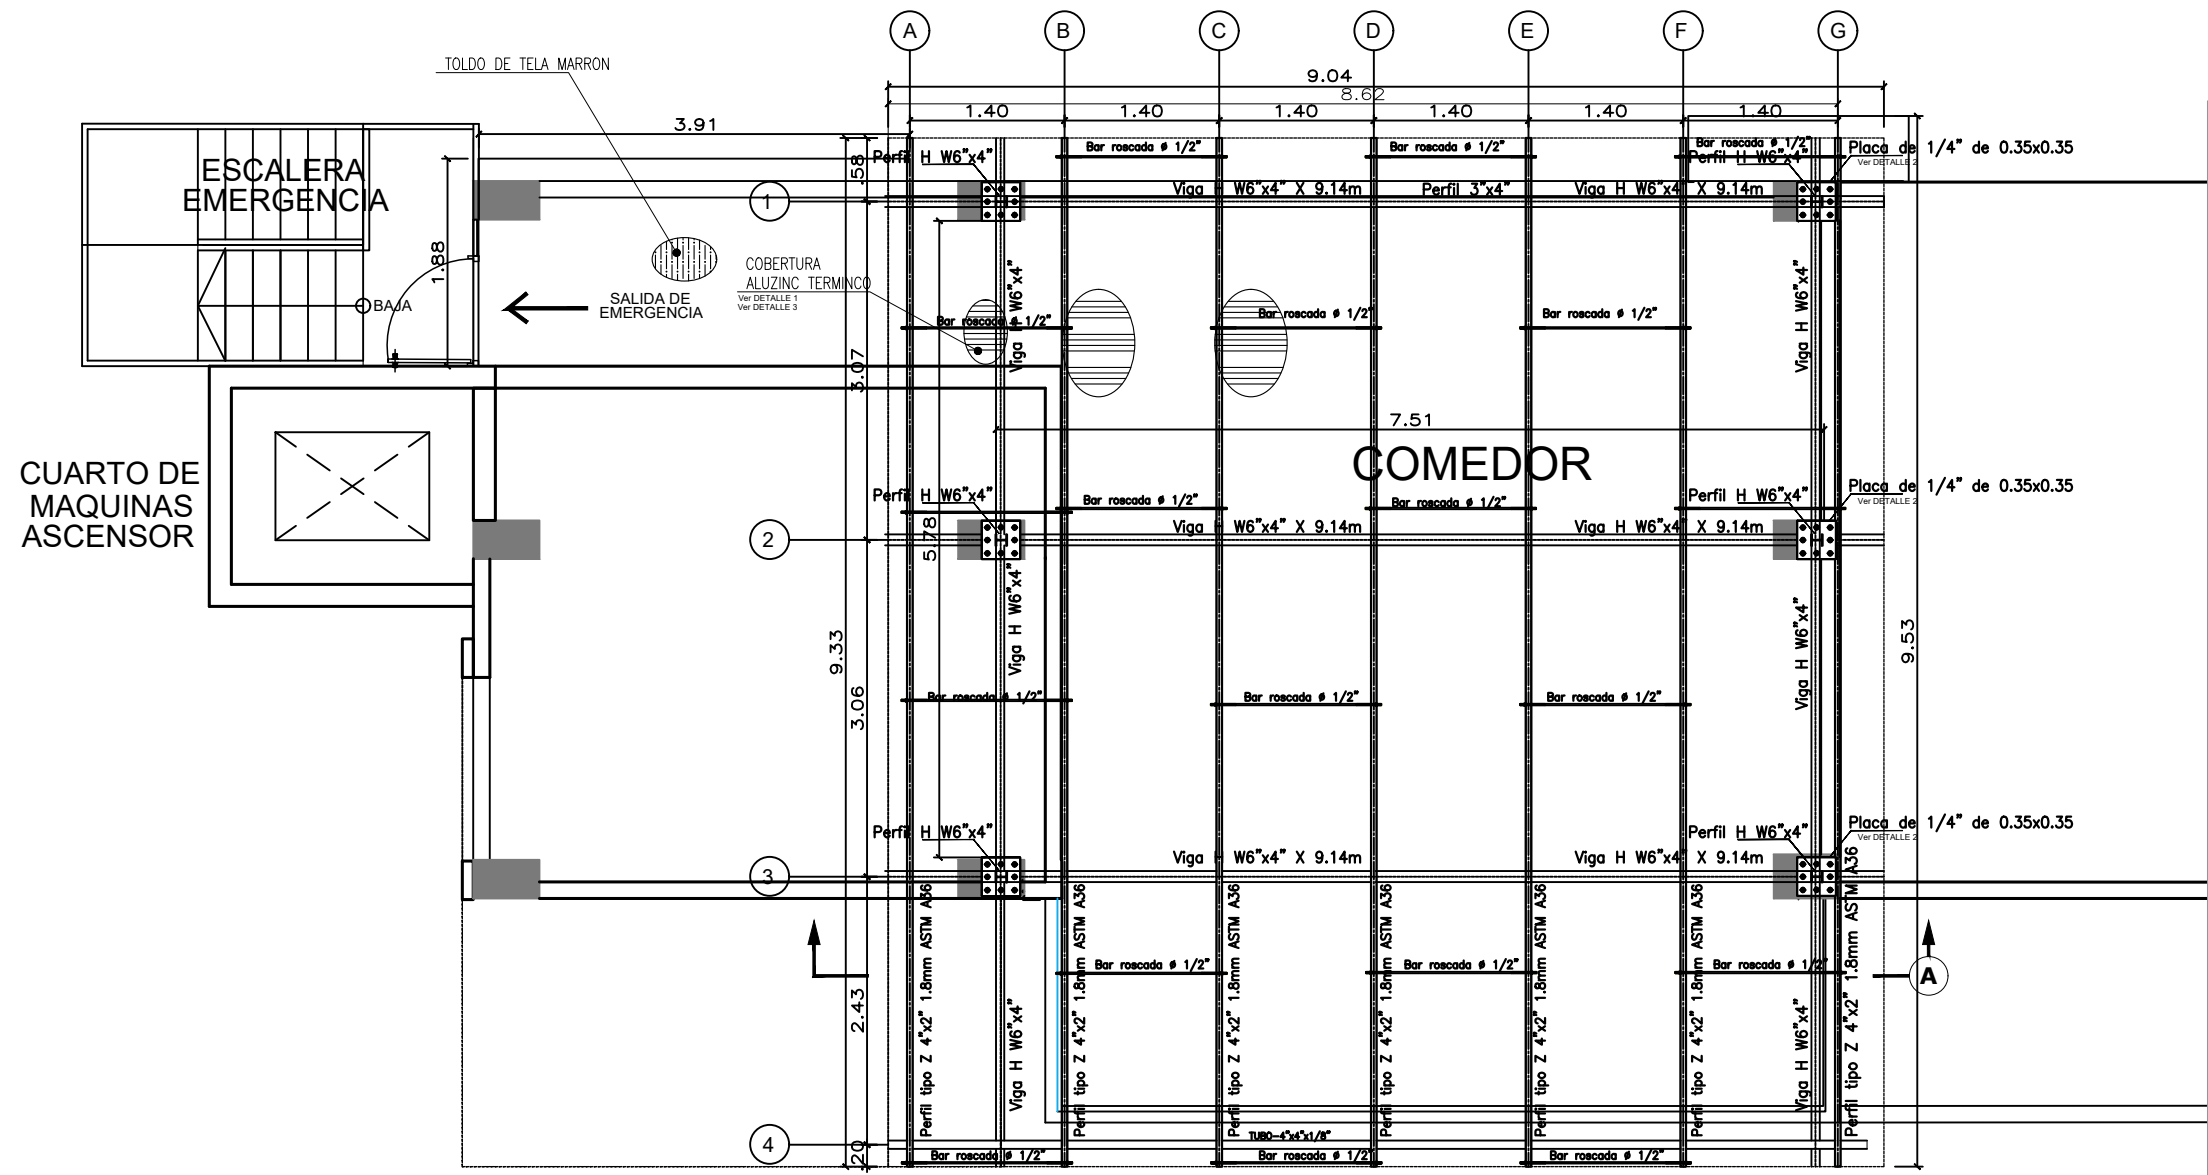


PLANTA ESTRUCTURAL TECHO 5to NIVEL
ESCALA: S/E

JUNTA CENTRAL ELECTORAL			
Dirección de Infraestructura Física			
SubDirección de Obras - Área de Ingeniería			
PROYECTO: INSTITUTO ESPECIALIZADO SUPERIOR EN FORMACIÓN POLÍTICA ELECTORAL Y DEL ESTADO CIVIL			
DIRECCION DE INFRAESTRUCTURAS : ING. RAMÓN MUESES	TITULO :		
SUB-DIRECTOR DE OBRAS: ING. MIGUEL SOSA	IESPEC		
DISEÑO ARQUITECTONICO:	PLANTA ESTRUCTURAL		
ARQ. AIDOLINO RIVERA CODIA:38610	5to. NIVEL		
ESCALA: N/A	FECHA: OCTUBRE/2025	HOJA: 18	

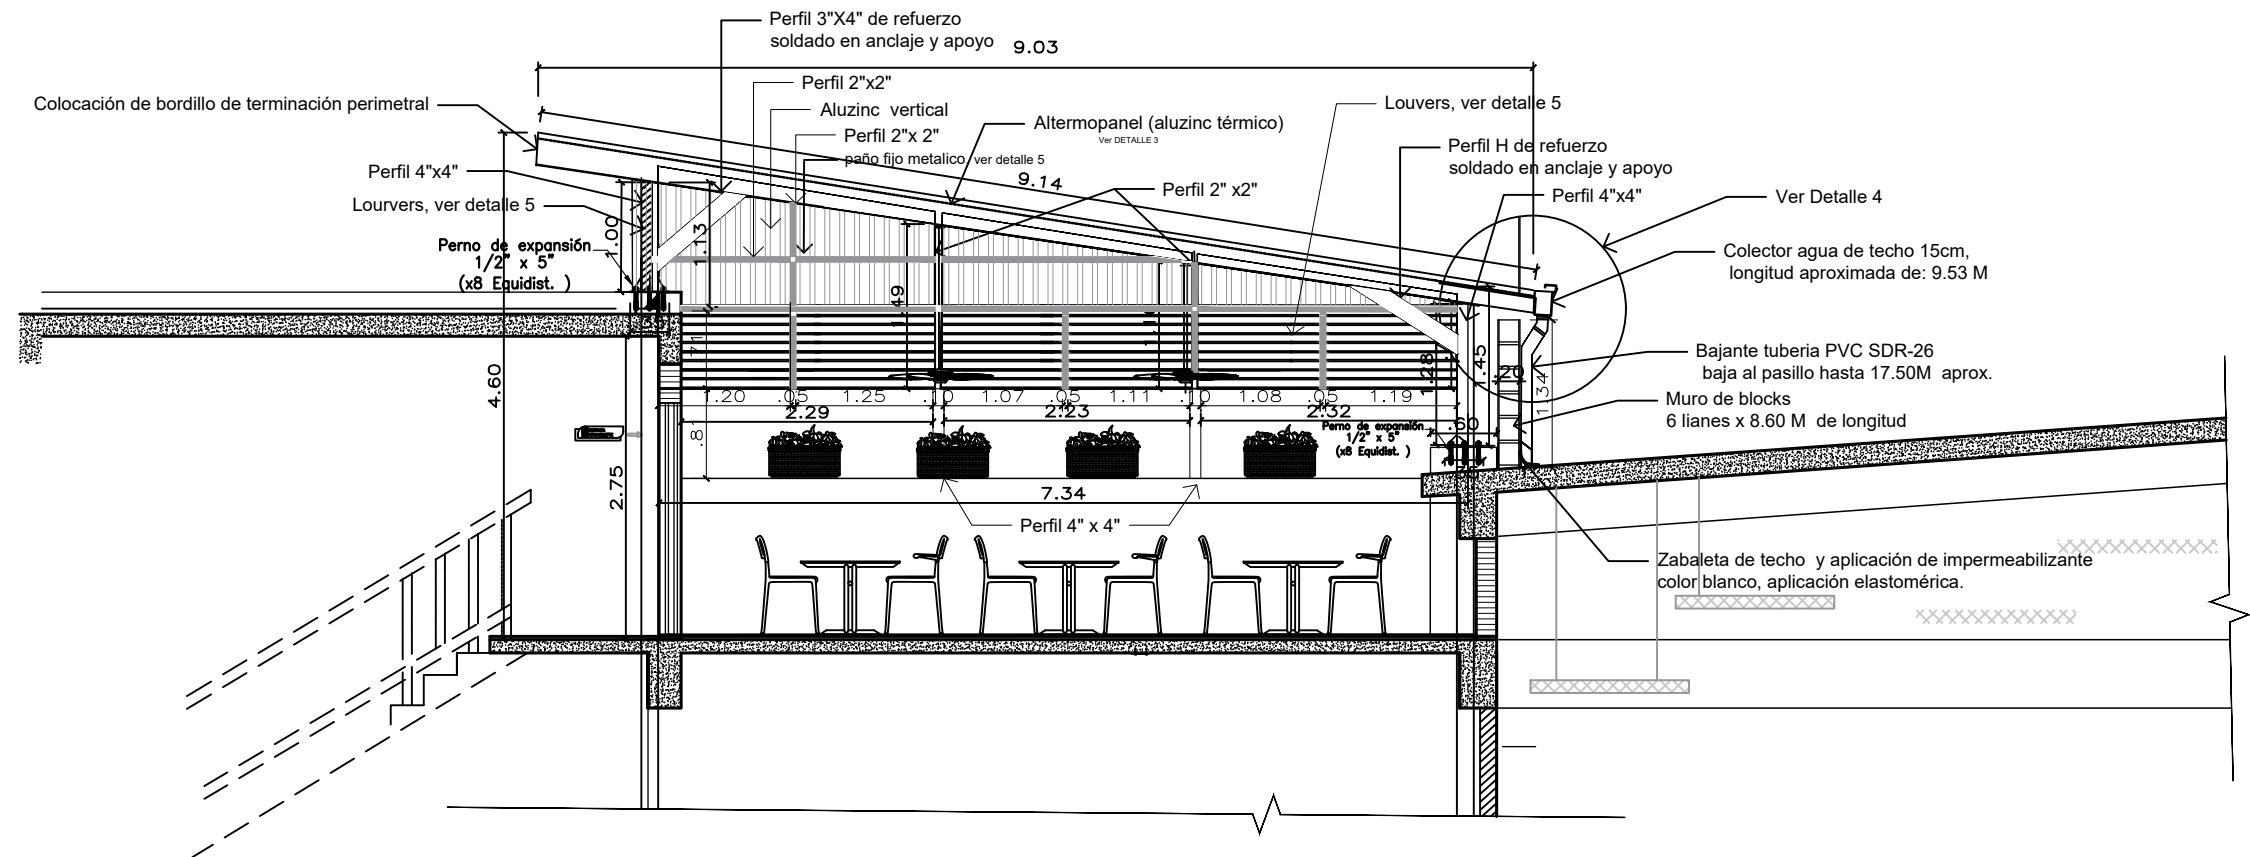


CORTE A-A' ESTRUCTURAL
ESCALA: S/E


JUNTA CENTRAL ELECTORAL			
Dirección de Infraestructura Física			
SubDirección de Obras - Área de Ingeniería			
PROYECTO : INSTITUTO ESPECIALIZADO SUPERIOR EN FORMACIÓN POLÍTICA ELECTORAL Y DEL ESTADO CIVIL			
DIRECCION DE INFRAESTRUCTURAS : ING. RAMÓN MUESES	TÍTULO :		
SUB-DIRECTOR DE OBRAS: ING. MIGUEL SOSA	IESPEC		
DISEÑO ARQUITECTÓNICO:	CORTE A-A' ESTRUCTURAL		
ARQ. AIDOLINO RIVERA CODIA:38610	5to. NIVEL		
ESCALA: N/A	FECHA: OCTUBRE /2025	HOJA: 19	

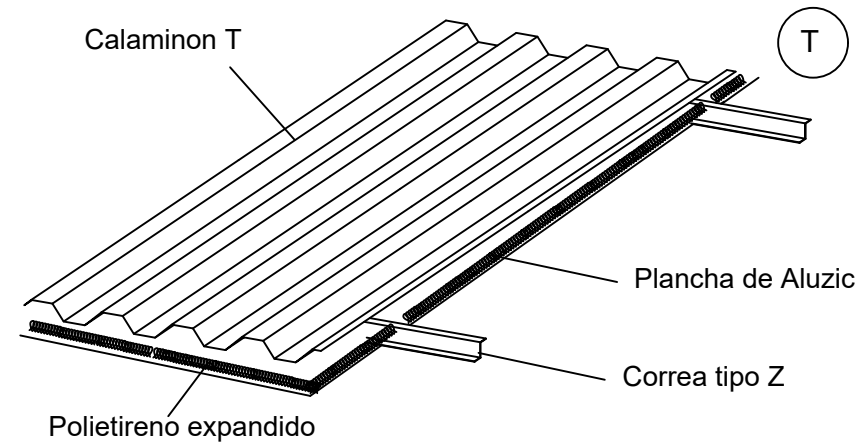


DETALLE 1

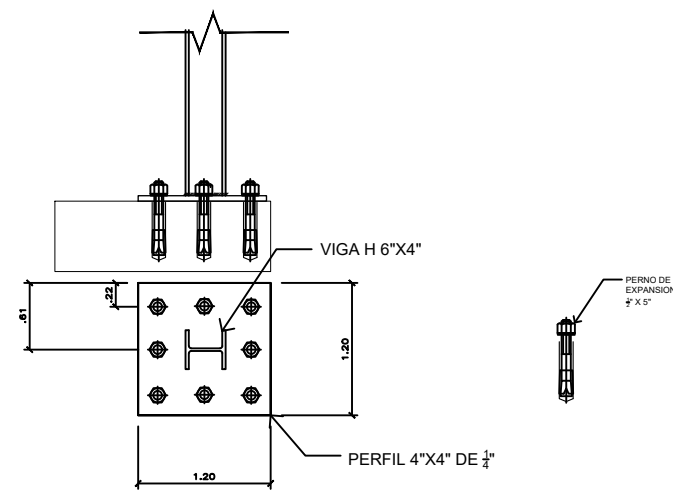

DETALLE 2

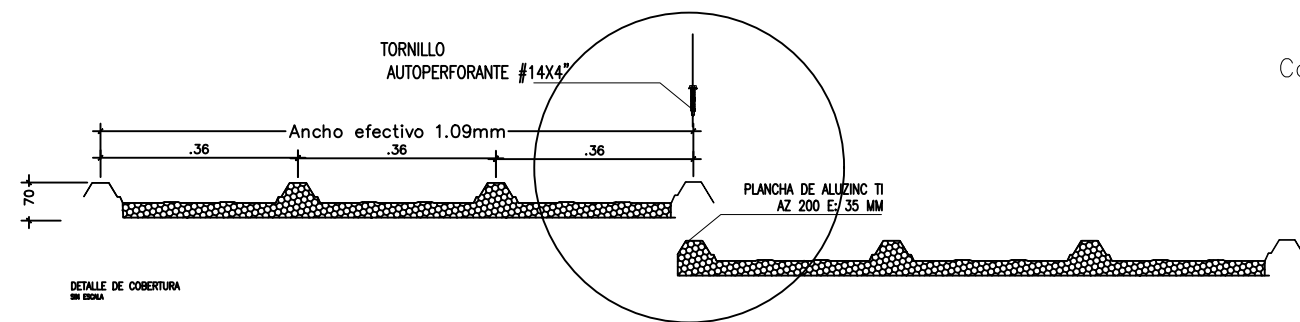


DETALLE 3

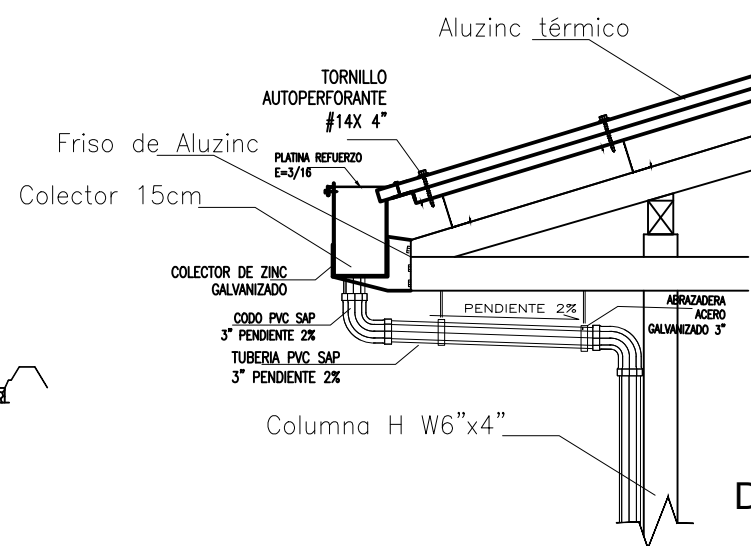


DETALLE 4

DETALLES ESTRUCTURALES

ESCALA: S/E

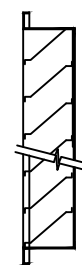


Elevación

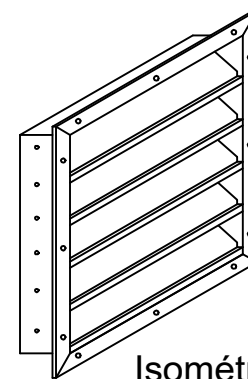

Isométrica

DETALLE 5

JUNTA CENTRAL ELECTORAL			
Dirección de Infraestructura Física			
SubDirección de Obras - Área de Ingeniería			
PROYECTO: INSTITUTO ESPECIALIZADO SUPERIOR EN FORMACIÓN POLÍTICA ELECTORAL Y DEL ESTADO CIVIL			
DIRECCIÓN DE INFRAESTRUCTURAS: ING. RAMÓN MUESES	TÍTULO: IESPEC		
SUB-DIRECTOR DE OBRAS: ING. MIGUEL SOSA	DETALLES ESTRUCTURALES		
DISEÑO ARQUITECTÓNICO:	ESCALA: N/A		
ARQ. AIDOLINO RIVERA CODIA:38610	FECHA: OCTUBRE/2023		HOJA: 20

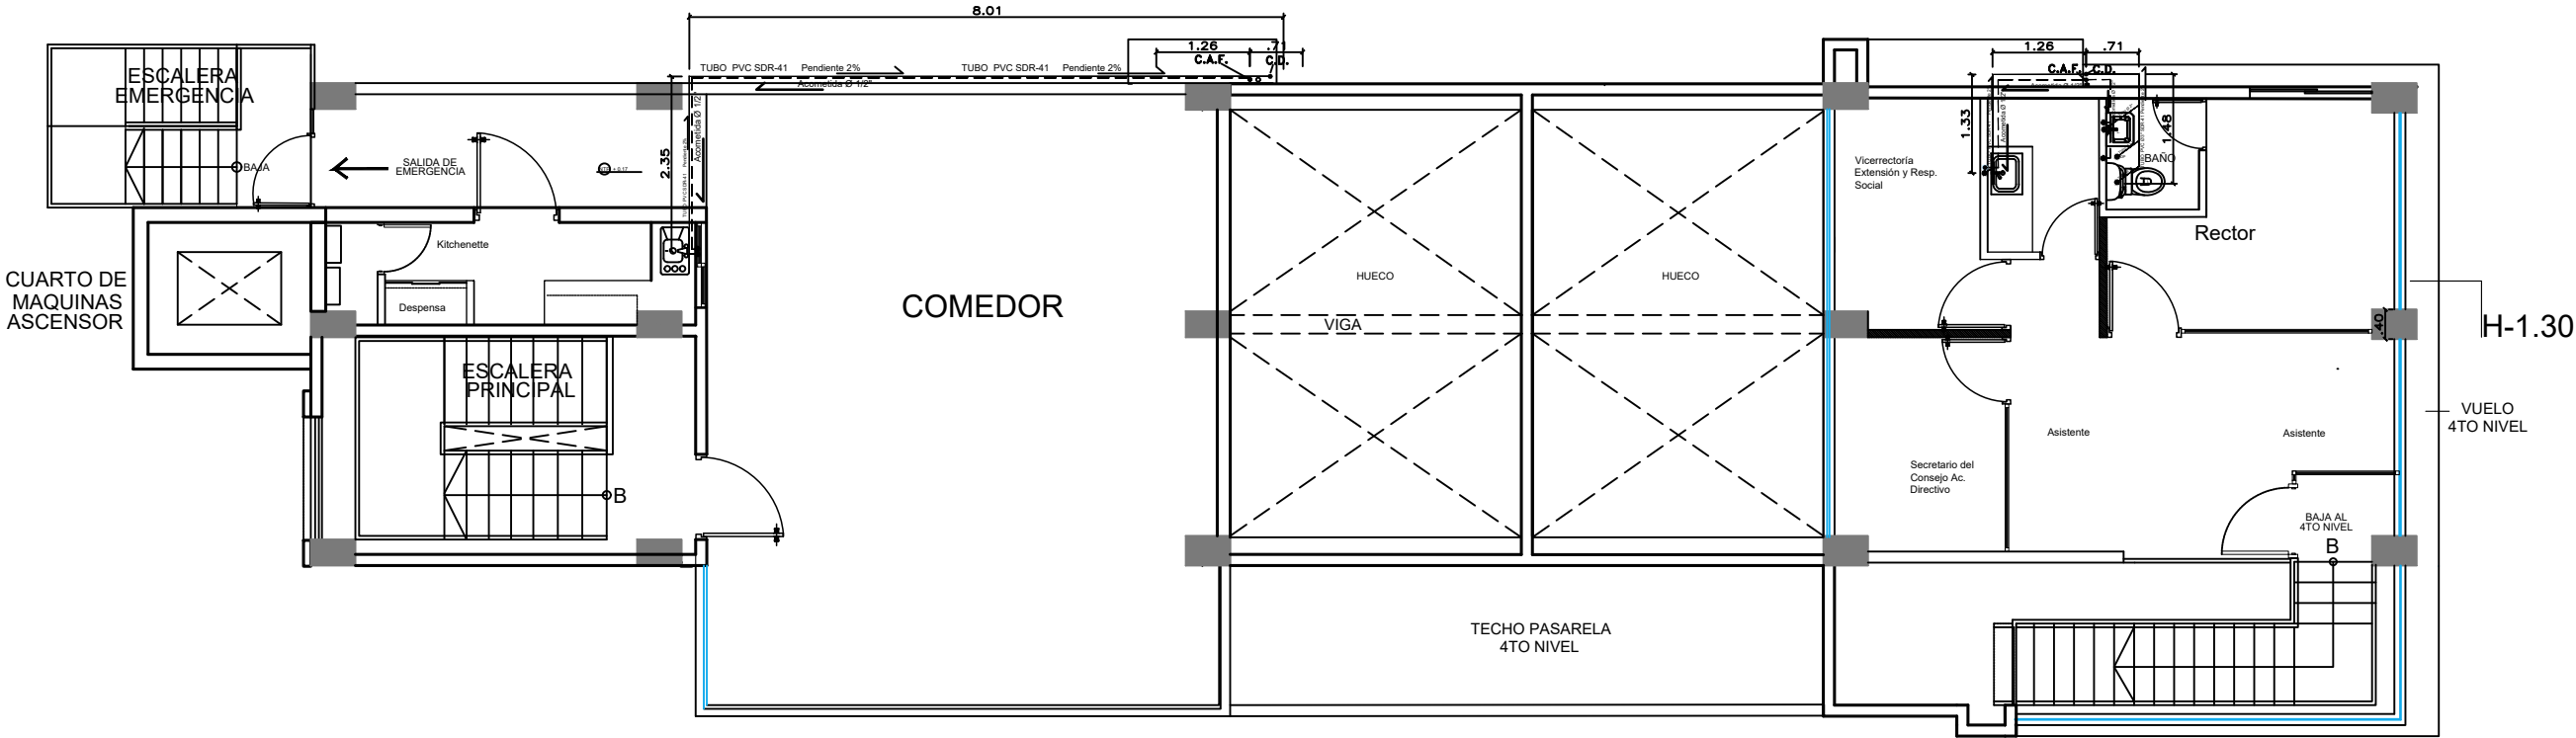

PLANTA SANITARIA 5to NIVEL
ESCALA: S/E

LEYENDA SANITARIA	
SIMB.	DESCRIPCION
---	TUBERIA DE DRENAJE
---	TUBERIA DE VENTILACION
---	TUBERIA DE AGUA FRIA
---	TUBERIA DE AGUA CALIENTE
---	TUBERIA SISTEMA CONTRA INCENDIOS
⊗	VALVULA DE PASO
⊗	TRAMPA DE GRASA
[C.I.]	CAJA DE INSPECCION
---	INTERCEPCION DE TUBERIAS
---	CHEQUE
---	DIRECCION DE LAS AGUAS
⊙	TUBERIA QUE SUBE
⊙	TUBERIA QUE BAJA
Tr.	TAPON REGISTRO
S	PENDIENTE EN %
I	INODORO
L.	LAVAMANOS
Bd.	BIDET
Dp.	DESAGUE DE PISO
Du.	DUCHA
Ø	DIAMETRO DE TUBERIA
Vent.	VENTILACION
J.	JACUZZI
C.D.	COLUMNA DE DRENAJE
C.A.F.	COLUMNA DE AGUA FRIA
C.A.C.	COLUMNA DE AGUA CALIENTE
C.R.	COLUMNA RECIRCULACION
TP	TANQUE PRECARGADO

LEYENDA	
■	Muro existente
■	Muro nuevo
■	Muro densglass
■	Vidrio Fijo

JUNTA CENTRAL ELECTORAL
Dirección de Infraestructura Física
SubDirección de Obras - Área de Ingeniería


PROYECTO: INSTITUTO ESPECIALIZADO SUPERIOR EN FORMACION POLITICA ELECTORAL Y DEL ESTADO CIVIL









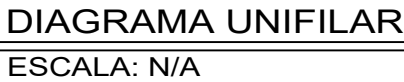


DIRECCION DE INFRAESTRUCTURAS : ING. RAMÓN MUESES
SUB-DIRECTOR DE OBRAS: ING. MIGUEL SOSA
DISEÑO ARQUITECTÓNICO:

ARQ. AIDOLINO RIVERA CODIA:38610

TÍTULO :
IESPEC
Planta SANITARIA
5to. Nivel

ESCALA: 1/4 FECHA: OCTUBRE/2025 HOJA: 21



LEYENDA	
SÍMBOLO	DESCRIPCIÓN
	POSTE DE CONCRETO EXISTENTE
	TRANSFORMADOR
	LÍNEA SOTERRADA TRIFÁSICA PROPUESTA URD # 2 p/15 kV
	SECCIONADOR (CUT-OUT) 100 AMPS.
	PARARAYOS 9 kV
	CONO DE ALIVIO
	PUESTA A TIERRA
	CONTACTOR
	ENCLAVAMIENTO MECÁNICO PARA CONTACTORES
	PANEL DE DISTRIBUCIÓN
	DISYUNTOR (BREAKER)
	ALIMENTADOR
	DISYUNTOR EN CAJA (ENCLOSED BREAKER)

<p align="center">JUNTA CENTRAL ELECTORAL Dirección de Infraestructura Física Subdirección de Obras - Area de Ingeniería PROYECTO: INSTITUTO ESPECIALIZADO SUPERIOR EN FORMACIÓN POLITICA ELECTORAL Y DEL ESTADO CIVIL</p>			
DIRECCION DE INFRAESTRUCTURAS : ING. RAMÓN MUESES SUB-DIRECTOR DE OBRAS: ING. MIGUEL SOSA DISEÑO ARQUITECTONICO: ARQ. AIDOLINO RIVERA CODIA:38610		TITULO : <p align="center">IESPEC</p> <p align="center">DIAGRAMA UNIFILAR</p>	
		ESCALA: N/A	FECHA: OCTUBRE/2005
		HORA: 21	

<

P2D

Voltage:240/120V

Fases:1

Conductores:3

Amperaje Barras:125 Amperios

Ubicación:Aula "B" 2do Nivel

Breaker Principal: --

Instalación:Empotrado

Clase:NEMA I

Capacidad Interruptiva:10 KAIC

Tipo de Breaker:THQL / THQP

No.	Disparo Amps.	Description	Alambre			Tubería			Distribución Potencia (KVA)			Tubería			Alambre			Disparo Amps.	No.
			Línea	Neutro	Tierra	Tipo	Diámetro	PVC	A	B	B	A	Tipo	Diámetro	Tipo	Tierra	Neutro		
1	20	Tornacorrentes Aula 2B (Nivel 2)	12	12	12	THHN	3/4"Ø	PVC	1.20	-	-	-	-	-	-	-	-	-	2
3	30/2	A/A Aula 2B (Nivel 2)(2 TON)	10	-	10	THHM	3/4"Ø	PVC	1.33	-	-	-	-	-	-	-	-	-	4
	50/2	A/A Aula 2A (Nivel 2)(5 TON)	8	-	8	THHM	3/4"Ø	EMT	2.55	0.15	-	-	PVC	3/4"Ø	THHN	12	12	12	
5		Disponible	8	-	8	THHM	3/4"Ø	EMT	2.55	-	-	-	-	-	-	-	-	-	6
7		Disponible								-	-	-	-	-	-	-	-	-	8
		Disponible								-	-	-	-	-	-	-	-	-	

ILUMINACIÓN:0.00 KVA

TOMACORRIENTES:1.20 KVA

OTROS:7.91 KVA

TOTAL:9.11 KVA

Fase A:5.08 KVA

Fase B:4.03 KVA

CARGA CONECTADA:9.11 KVA

CORRIENTE DE DISEÑO: 37.95 AMP.S.

CARGA DISEÑO:9.11 KVA

CARGA DISPONIBLE:0.00 KVA

P3B																									
Voltage:		240/120V																		Breaker Principal: --					
Fases:		1																		Instalación: Empotrado					
Conductores:		3																		Clase: NEMA 1					
Amperaje Barras:		125 Amperios																		Capacidad Interruptiva: 10 KAIC					
Ubicación:		Aula "A" 3er Nivel																		Tipo de Breaker: THQL / THOP					
No.	Disparo Amps.	Description	Alambre			Tubería			Distribución Potencia (KVA)				Tubería			Alambre			Description	Disparo Amps.	No.				
			Línea	Neutro	Tierra	Tipo	Diámetro	Tipo	A	B	B	A	Tipo	Diámetro	Tipo	Tierra	Neutro	Línea							
1	20	Tomacorrientes Aula 2A (Nivel 2)	12	12	12	THHN	3/4"ø	PVC	1.80	-	-	-	-	-	-	-	-	-	-	Disponible		2			
3	30/2	A/A Aula 2A (Nivel 2) (2X2 TON)	10	-	10	THHM	3/4"ø	PVC	1.33	-	-	-	-	-	-	-	-	-	-	Disponible		4			
	20	Tomacorrientes Rack DATA (Nivel 2)	12	12	12	THHN	3/4"ø	EMT	-	0.50	0.15	-	PVC	3/4"ø	THHN	12	12	12	Shutter Aula 2A (Nivel 2)	15	5				
5		Disponible	10	-	10	THHM	3/4"ø	EMT	1.33	-	-	-	-	-	-	-	-	-	-	Disponible		6			
	30/2	A/A Aula 2A (Nivel 2) (2X2 TON)	10	-	10	THHM	3/4"ø	EMT	-	1.33	-	-	-	-	-	-	-	-	-	Disponible		8			
		Disponible	10	-	10	THHM	3/4"ø	EMT	-	-	-	-	-	-	-	-	-	-	-	Disponible		8			
ILUMINACIÓN:			1.80 KVA																		Fase A:			4.46 KVA	
TOMACORRIENTES:			0.50 KVA																		Fase B:			3.31 KVA	
OTROS:			5.47 KVA																		CARGA CONECTADA:			7.77 KVA	
TOTAL:			7.77 KVA																		CARGA DISEÑO:			7.77 KVA	
																					CARGA DISPONIBLE:			0.00 KVA	
FACTOR DE DEMANDA: 100% PORCENTAJE DE DISEÑO: 32.38 AMPs.																									

ESCALA: N/A

<p align="center">JUNTA CENTRAL ELECTORAL Dirección de Infraestructura Física SubDirección de Obras - Área de Ingeniería PROYECTO - INSTITUTO ESPECIALIZADO SUPERIOR EN FORMACION POLITICA ELECTORAL Y DEL ESTADO CIVIL</p>			
DIRECCION DE INFRAESTRUCTURAS : ING. RAMÓN MUESES SUB-DIRECTOR DE OBRAS: ING. MIGUEL SOSA DISEÑO ARQUITECTONICO: ARQ. AIDOLINO RIVERA CODIA:38610		TITULO : <p align="center">IESPEC</p> <p align="center">DETALLE DE PANELES i</p>	
		ESCALA: N/A	FECHA: OCTUBRE/2025
		HOJA: 24	


P3D																									
Voltage: 240/120V Fases: 1 Conductores: 3 Amperaje Barras: 125 Amperios Ubicación: Aula "B" 3er Nivel															Breaker Principal: -- Instalación: Empotrado Clase: NEMA I Capacidad Interruptiva: 10 KAIC Tipo de Breaker: THOL / THOP										
No.	Disparo Amps.	Descripción	Alambre			Tubería		Distribución Potencia (KVA)				Tubería		Alambre			Descripción	Disparo Amps.	No.						
			Línea	Neutro	Tierra	Tipo	Diámetro	Tipo	A	B	B	A	Tipo	Diámetro	Tipo	Tierra				Neutro	Línea				
1	20	Tomacorrientes Aula 2B (Nivel 2)	12	12	12	THHN	3/4"ø	PVC	1.20	-	-	-	-	-	-	-	-	-	-	Disponible	2				
			10	-	10	THHM	3/4"ø	PVC	1.33	-	-	-	-	-	-	-	-	-	-	Disponible					
3	30/2	A/A Aula 2C (Nivel 2)(2 TCN)	10	-	10	THHM	3/4"ø	PVC	1.33	-	-	-	-	-	-	-	-	-	-	Disponible	4				
			8	-	8	THHM	3/4"ø	EMT	2.55	2.55	0.15	-	PVC	3/4"ø	THHN	12	12	12	Shutter Aula 2A (Nivel 2)	15					
6	50/2	A/A Aula 2D (Nivel 2)(5 TCN)	8	-	8	THHM	3/4"ø	EMT	2.55	-	-	-	-	-	-	-	-	-	-	Disponible	6				
			-	-	-	-	-	-	-	-	-	-	-	-	-	-	-	-	-	Disponible					
7		Disponible	-	-	-	-	-	-	-	-	-	-	-	-	-	-	-	-	-	Disponible	8				
			-	-	-	-	-	-	-	-	-	-	-	-	-	-	-	-	-	Disponible					
ILUMINACIÓN:			0.00 KVA																	Fase A			5.08 KVA		
TOMACORRIENTES:			1.20 KVA																	Fase B			4.03 KVA		
OTROS:			7.91 KVA																	CARGA CONECTADA:			9.11 KVA		
TOTAL:			9.11 KVA																	CARGA DISEÑO:			9.11 KVA		
																				CARGA DISPONIBLE:			0.00 KVA		

P4B																				Breaker Principal --			
240/120V																				Instalación: Empotrado			
Fases: 1																				Clase: NEMA 1			
Conductores: 3																				Capacidad Interruptiva: 10 KAIC			
Amperaje Baratas: 125 Amperios																				Tipo de Breaker: THQL / THQP			
Ubicación: Biblioteca 4to Nivel																							
No.	Diámetro Amps.	Descripción	Alambres			Distribución Potencia (KVA)					Alambres			Descripción	Diámetro Amps.	No.							
			Línea	Neutro	Tierra	Tubo	Tipo	A	B	C	Tubo	Diámetro	Tipo				Tierra	Neutro	Línea				
1	20	Iluminación Zona de Lectura y Consultas (nivel 4)	12	12	12	TH/HN	3/4"	EMT	0.40	-	-	1.05	PVC	3/4"	TH/HN	12	12	12	Tomacorrientes Zona de Lectura y Enc. Biblioteca (nivel 4)	20	2		
	20	Iluminación Mezzanine (nivel 4)	12	12	12	TH/HN	3/4"	EMT	0.42	-	-	1.05	EMT	3/4"	TH/HN	12	12	12	Tomacorrientes Consultas y Asistente (nivel 4)	20			
3	20	Tomacorrientes Zona de Lectura (nivel 4)	12	12	12	TH/HN	3/4"	PVC	-	1.20	0.15	-	PVC	3/4"	TH/HN	12	12	12	Shutter Biblioteca (nivel 4)	15	4		
	20	Arco de Seguridad (nivel 4)	12	12	12	TH/HN	3/4"	EMT	-	0.15	-	-							Disponible				
5	20	Tomacorrientes Mezzanine (nivel 4)	12	12	12	TH/HN	3/4"	EMT	0.75	-	-	-							Disponible		6		
		Disponible							-	-	-	-							Disponible				
7	20	Tomacorrientes Mezzanine (nivel 4)	12	12	12	TH/HN	3/4"	EMT	-	0.60	1.50	-	EMT	3/4"	TH/HN	12	12	12	Tomacorrientes Cocina Mezzanine (nivel 4)	20	8		
		Disponible							-	-	-	-							Disponible				
ILUMINACIÓN:			0.82 KVA												Fase A:			3.67 KVA					
TOMACORRIENTES:			6.15 KVA												Fase B:			3.60 KVA					
OTROS:			0.30 KVA												CARGA CONECTADA:			7.27 KVA					
TOTAL:			7.27 KVA												CARGA DISEÑO:			7.27 KVA					
															CARGA DISPONIBLE:			0.00 KVA					
FACTOR DE DEMANDA: 100%																							
CORRIENTE DE DISEÑO: 30.28 AMPS.																							

PCC																							
Voltaje:		240/120V																		Breaker Principal: --			
Fases:		1																		Instalación: Empotrado			
Conductores:		3																		Clase: NEMA 1			
Amperage Barras:		200 Amperios																		Capacidad Interruptiva: 10 KAIC			
Ubicación:		Kitchenette Azotea																		Tipo de Breaker: THOL / THQP			
No.	Digrafo Área	Descripción	Alambre			Tubería			Distribución Potencia (KVA)			Tubería			Alambre			Descripción	Digrafo Área	No.			
			Línea	Neutro	Tierra	Tipo	Diámetro	Tipo	A	-	-	A	Tipo	Diámetro	Tipo	Alambre Tierra Neutro	Línea						
1	20	Tomaacorrientes Corredor Azotea	12	12	12	THHN	3/4"φ	EMT	0.60	-	-	1.50	EMT	3/4"φ	THHN	12	12	12	Toma corriente Sobre Mesa Kitchenette	20	2		
3	20	Iluminación Corredor Azotea	12	12	12	THHN	3/4"φ	EMT	-	0.78	0.60	-	EMT	3/4"φ	THHN	12	12	12	Toma corriente Nevera Kitchenette	20	4		
5		Disponible							-	-	-	-							Disponible		6		
7	20	Toma corriente Kitchenette	12	12	12	THHN	3/4"φ	EMT	-	0.15	0.45	-	EMT	3/4"φ	THHN	12	12	12	Abanicos Comedor Azotea	20	8		
9		Disponible							-	-	-	-							Disponible		10		
11		Disponible							-	-	-	-							Disponible		12		
ILUMINACIÓN:						0.78 KVA												Fase A:			2.10 KVA		
TOMACORRIENTES:						2.85 KVA												Fase B:			1.95 KVA		
OTROS:						0.45 KVA												CARGA CONECTADA:			4.08 KVA		
TOTAL:						4.08 KVA												CARGA DISEÑO:			4.08 KVA		
																		CARGA DISPONIBLE:			0.00 KVA		
FACTOR DE DEMANDA: 100%																							
CORRIENTE DE DISEÑO: 17.00 AMPS.																							

ESCALA: N/A

<p align="center">JUNTA CENTRAL ELECTORAL Dirección de Infraestructura Física SubDirección de Obras - Área de Ingeniería PROYECTO: INSTITUTO ESPECIALIZADO SUPERIOR EN FORMACION POLITICA ELECTORAL Y DEL ESTADO CIVIL</p>			
DIRECCION DE INFRAESTRUCTURAS : ING. RAMÓN MUESES		TITULO : IESPEC	
SUB-DIRECTOR DE OBRAS: ING. MIGUEL SOSA		DETALLE DE PANELES II	
DISEÑO ARQUITECTONICO:		ESCALA: 1/4 A	
ARQ. AIDOLINO RIVERA CODIA:38610		FECHA: OCTUBRE/2025	
		HOJA: 25	

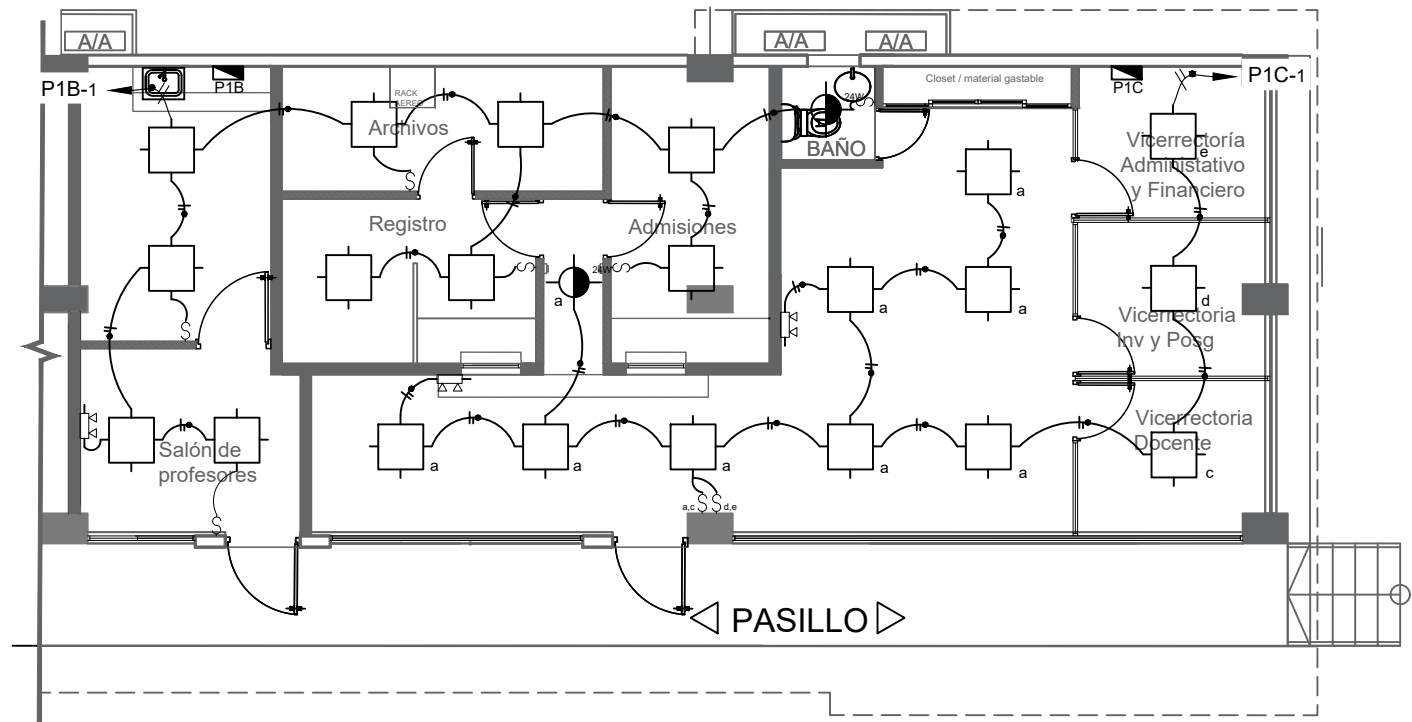

PLANTA DE ILUMINACION 1er NIVEL

ESCALA: 1:75


LEYENDAS:

S.N.P.T. : Sobre Nivel de Piso Terminado.
S.M.: Sobre Meseta

TABLA DE SIMBOLOS ELECTRICOS			
SIMBOLO	DESCRIPCION	SIMBOLO	DESCRIPCION
	PANEL LED 2'X2', 40W PARA SUPERFICIE		LUMINARIA LED BASCULANTE (OJO DE BUEY), 5W, 120V, 6500K, EMPOTRABLE
	PANEL LED CIRCULAR, 8.5", 18W, 120V, 5000K, EMPOTRABLE		LUMINARIA LED LINEAL, NEGRA, 37W, 120V, 4000K, COLGANTES
	PANEL LED CIRCULAR, 11.5", 24W, 120V, 5000K, EMPOTRABLE		LAMPARA LED DE EMERGENCIA DE 6W, 110V, CON AUTONOMIA DE 90 MIN
	INTERRUPTOR SENCILLO 120V, 15A		REGISTRO (METALICO, PLASTICO)
	INTERRUPTOR DOBLE 120V, 15A		BANDEJA METALICA PORTACABLES 54X150MM 3MTS
	INTERRUPTOR TRES VIAS 120V, 15A		INTERRUPTOR DE TRANSFERENCIA AUTOMATICA
	TOMACORRIENTE 120V, 15A		ENCLOSE BREAKER
	PUNTO DE RED		PANEL DE DISTRIBUCIÓN
	ABANICO DE TECHO DE 56"		PANEL DE AIRES ACONDICIONADOS
	CONTROL DE ABANICO		

LEYENDA	
	Muro existente
	Muro nuevo
	Muro densglass
	Vidrio Fijo

JUNTA CENTRAL ELECTORAL			
Dirección de Infraestructura Física			
SubDirección de Obras - Área de Ingeniería			
PROYECTO : INSTITUTO ESPECIALIZADO SUPERIOR EN FORMACION POLITICA ELECTORAL Y DEL ESTADO CIVIL			
DIRECCION DE INFRAESTRUCTURAS : ING. RAMÓN MUESES		TITULO :	
SUB-DIRECTOR DE OBRAS: ING. MIGUEL SOSA		IESPEC	
DISEÑO ARQUITECTONICO:		Planta de Iluminación 1er nivel	
ARQ. AIDOLINO RIVERA CODIA:38610		ESCALA: 1/4	FECHA: OCTUBRE/2025
			Hoja: 26

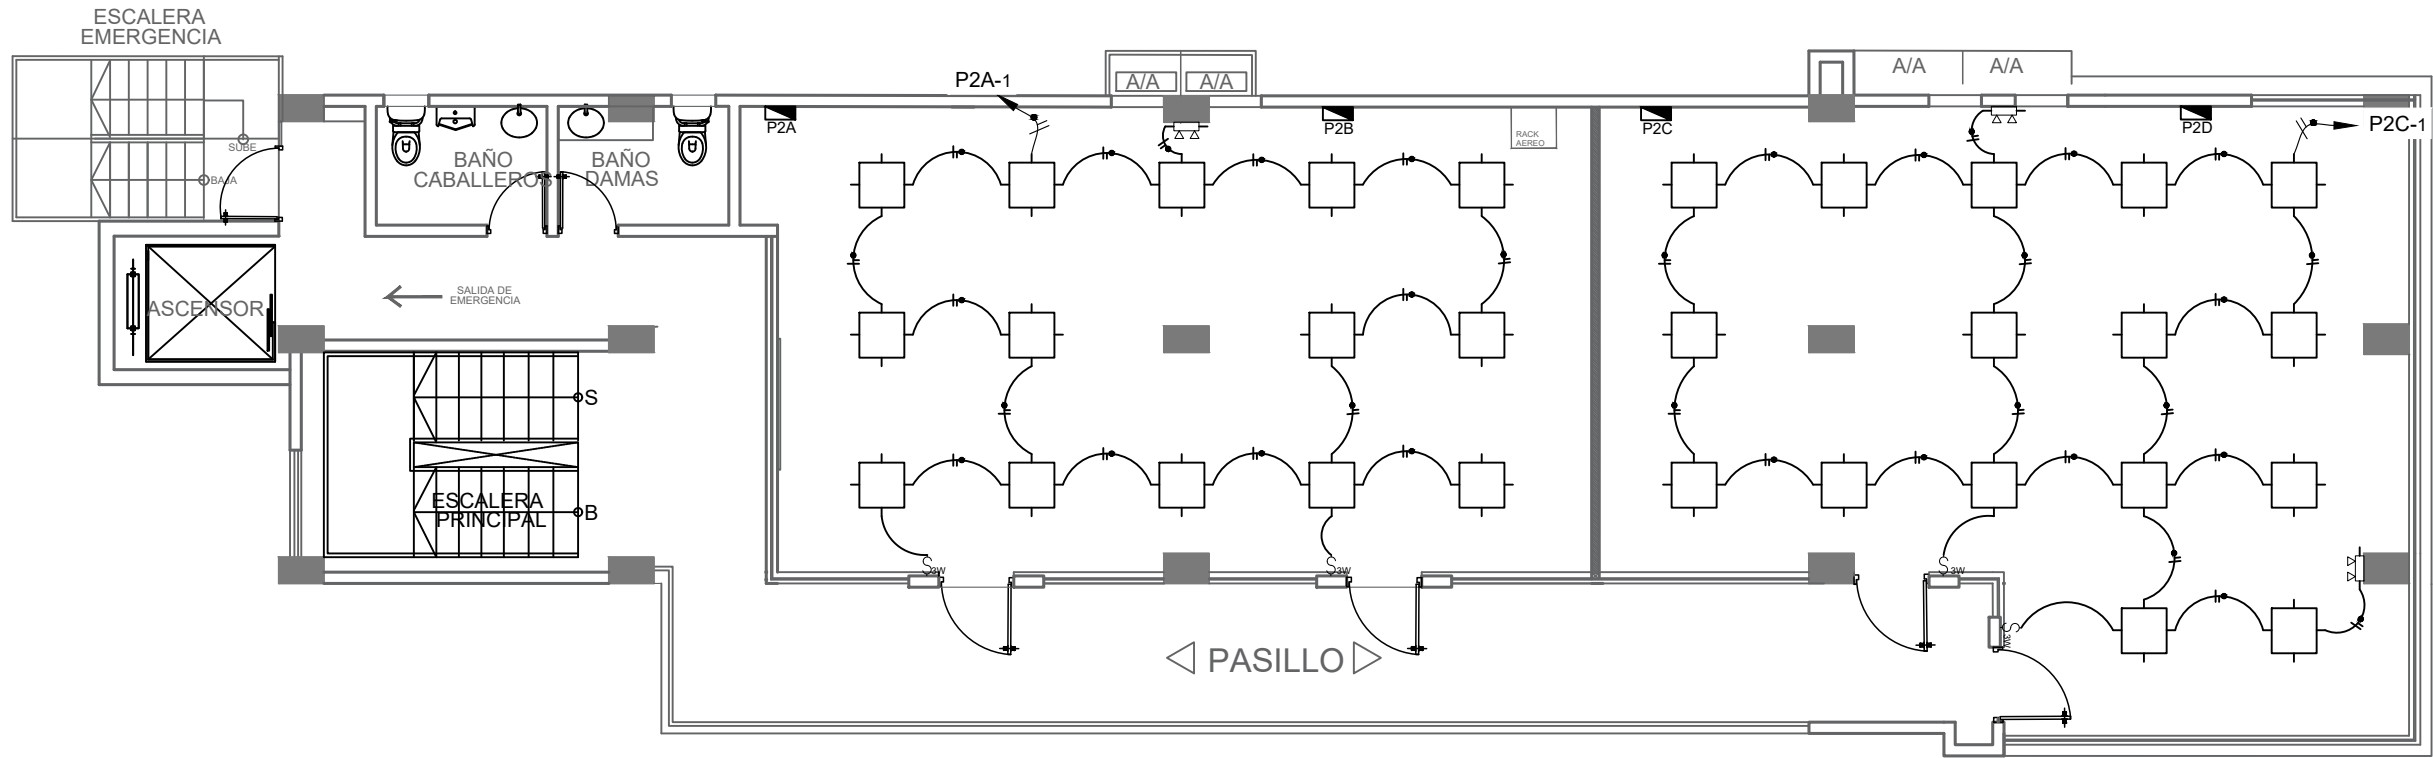

PLANTA DE ILUMINACION 2do NIVEL
ESCALA: 1:75

LEYENDAS:

S.N.P.T. : Sobre Nivel de Piso Terminado.
S.M.: Sobre Meseta

TABLA DE SIMBOLOS ELECTRICOS			
SIMBOLO	DESCRIPCION	SIMBOLO	DESCRIPCION
	PANEL LED 2'X2', 40W PARA SUPERFICIE		LUMINARIA LED BASCULANTE (OJO DE BUEY), 5W, 120V, 6500K, EMPOTRABLE
	PANEL LED CIRCULAR, 8.5", 18W, 120V, 5000K, EMPOTRABLE		LUMINARIA LED LINEAL, NEGRA, 37W, 120V, 4000K, COLGANTES
	PANEL LED CIRCULAR, 11.5", 24W, 120V, 5000K, EMPOTRABLE		LAMPARA LED DE EMERGENCIA DE 6W, 110V, CON AUTONOMIA DE 90 MIN
	INTERRUPTOR SENCILLO 120V, 15A		REGISTRO (METALICO, PLASTICO)
	INTERRUPTOR DOBLE 120V, 15A		BANDEJA METALICA PORTACABLES 54X150MM 3MTS
	INTERRUPTOR TRES VIAS 120V, 15A		INTERRUPTOR DE TRANSFERENCIA AUTOMATICA
	TOMACORRIENTE 120V, 15A		ENCLOSE BREAKER
	PUNTO DE RED		PANEL DE DISTRIBUCION
	ABANICO DE TECHO DE 56"		PANEL DE AIRES ACONDICIONADOS
	CONTROL DE ABANICO		

LEYENDA


- Muro existente
- Muro nuevo
- Muro densglass
- Vidrio Fijo

JUNTA CENTRAL ELECTORAL
Dirección de Infraestructura Física
SubDirección de Obras - Área de Ingeniería
PROYECTO : INSTITUTO ESPECIALIZADO SUPERIOR EN FORMACION POLITICA ELECTORAL Y DEL ESTADO CIVIL

DIRECCION DE INFRAESTRUCTURAS : ING. RAMÓN MUESES
SUB-DIRECTOR DE OBRAS: ING. MIGUEL SOSA
DISEÑO ARQUITECTONICO:
ARQ. AIDOLINO RIVERA CODIA:38610

TÍTULO :
IESPEC
Planta de Iluminación 2do Nivel

ESCALA: 1/4 FECHA: OCTUBRE/2025 HOJA: 27

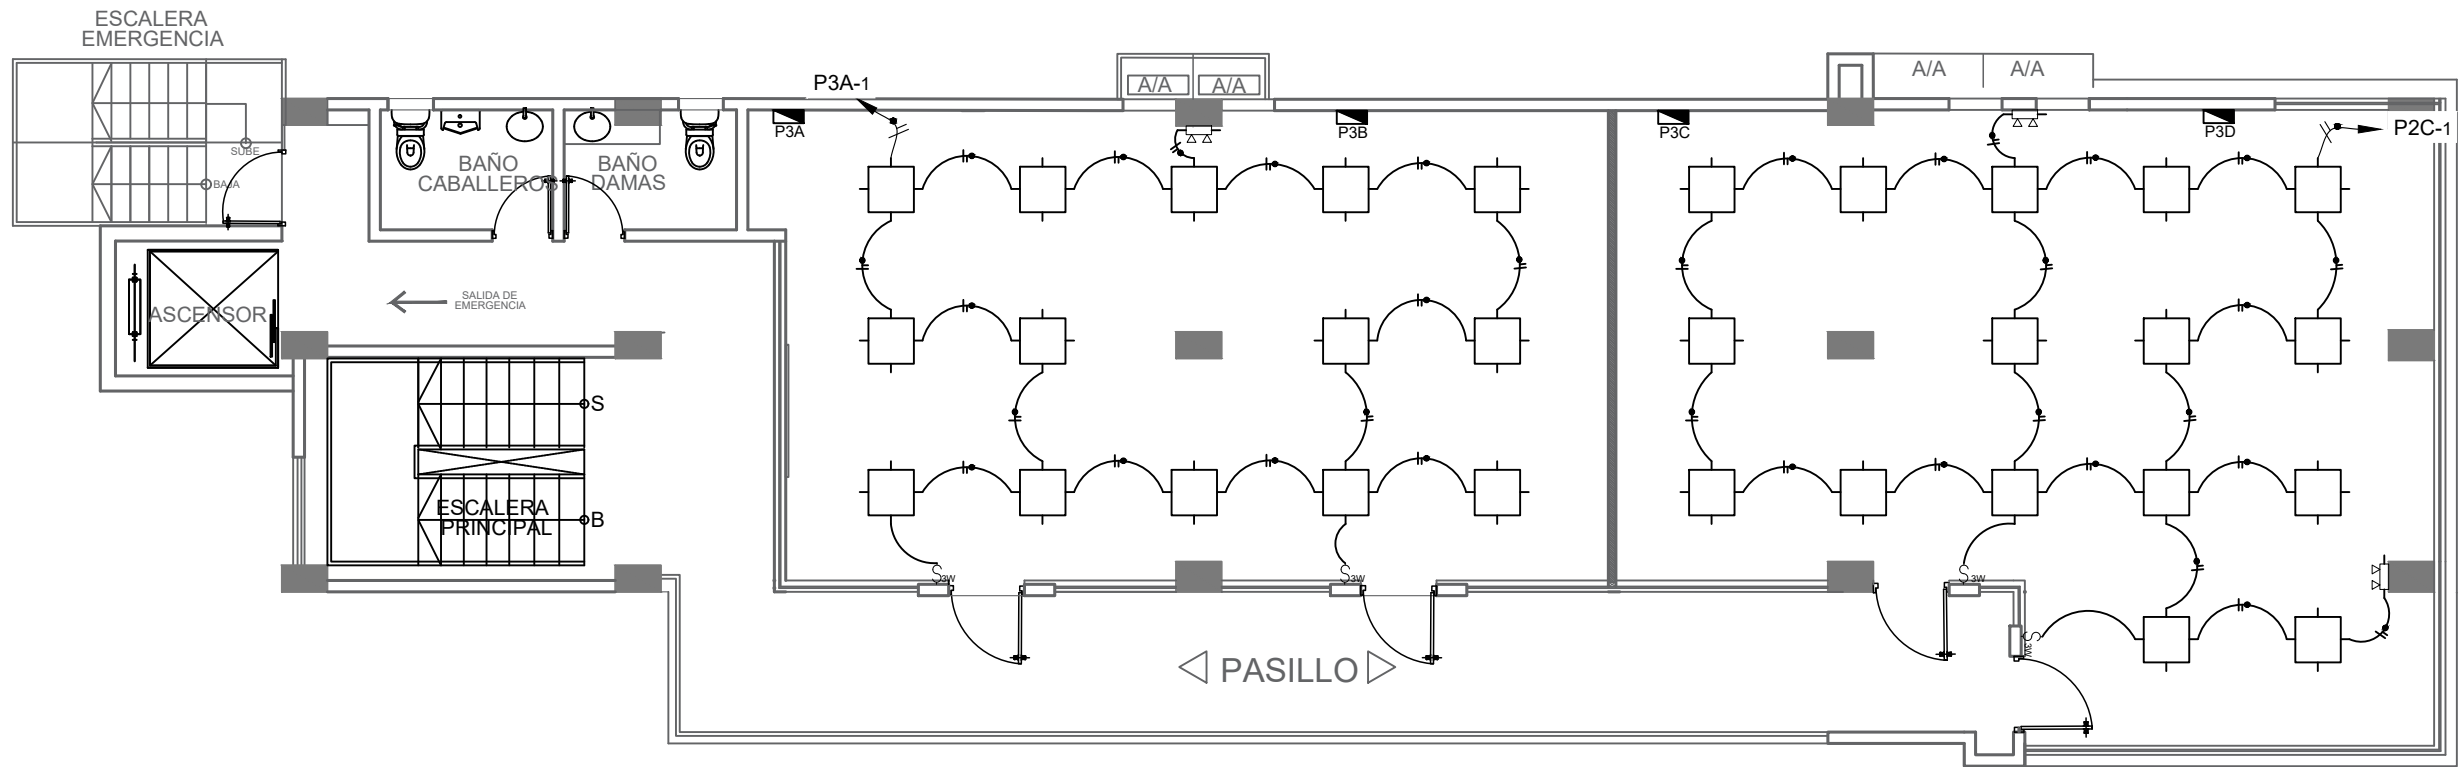


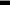


PLANTA DE ILUMINACION 3er NIVEL
ESCALA: 1:75


LEYENDAS:

S.N.P.T. : Sobre Nivel de Piso Terminado.
S.M.: Sobre Meseta

TABLA DE SIMBOLOS ELECTRICOS			
SIMBOLO	DESCRIPCION	SIMBOLO	DESCRIPCION
	PANEL LED 2'X2', 40W PARA SUPERFICIE		LUMINARIA LED BASCULANTE (OJO DE BUFI), 5W, 120V, 6500K, EMPOTRABLE
	PANEL LED CIRCULAR, 8.5', 18W, 120V, 5000K, EMPOTRABLE		LUMINARIA LED LINEAL, NEGRA, 3'W, 120V, 4000K, COLGANTES
	PANEL LED CIRCULAR, 11.5', 24W, 120V, 5000K, EMPOTRABLE		LAMPARA LED DE EMERGENCIA DE 6W, 110V, CON AUTONOMIA DE 90 MIN
	INTERRUPTOR SENCILLO 120V, 15A		REGISTRO (METALICO, PLASTICO)
	INTERRUPTOR DOBLE 120V, 15A		BANDEJA METALICA PORTACABLES 54X150MM 3MTS
	INTERRUPTOR TRES VIAS 120V, 15A		INTERRUPTOR DE TRANSFERENCIA AUTOMATICA
	TOMACORRIENTE 120V, 15A		ENCLOSE BREAKER
	PUNTO DE RED		PANEL DE DISTRIBUCION
	ABANICO DE TECHO DE 56"		PANEL DE AIRES ACONDICIONADOS
	CONTROL DE ABANICO		

LEYENDA	
	Muro existente
	Muro nuevo
	Muro denglass
	Vidrio Fijo

JUNTA CENTRAL ELECTORAL			
Dirección de Infraestructura Física SubDirección de Obras - Area de Ingeniería			
PROYECTO : INSTITUTO ESPECIALIZADO SUPERIOR EN FORMACION POLITICA ELECTORAL Y DEL ESTADO CIVIL			
DIRECCION DE INFRAESTRUCTURAS : ING. RAMÓN MUESES		TITULO :	
SUB-DIRECTOR DE OBRAS: ING. MIGUEL SOSA		IESPEC	
DISEÑO ARQUITECTONICO:		Planta de Iluminación 3er nivel	
ARQ. AIDOLINO RIVERA CODIA:38610		ESCALA: N/A	FECHA: OCTUBRE/2025
			HOJA: 28

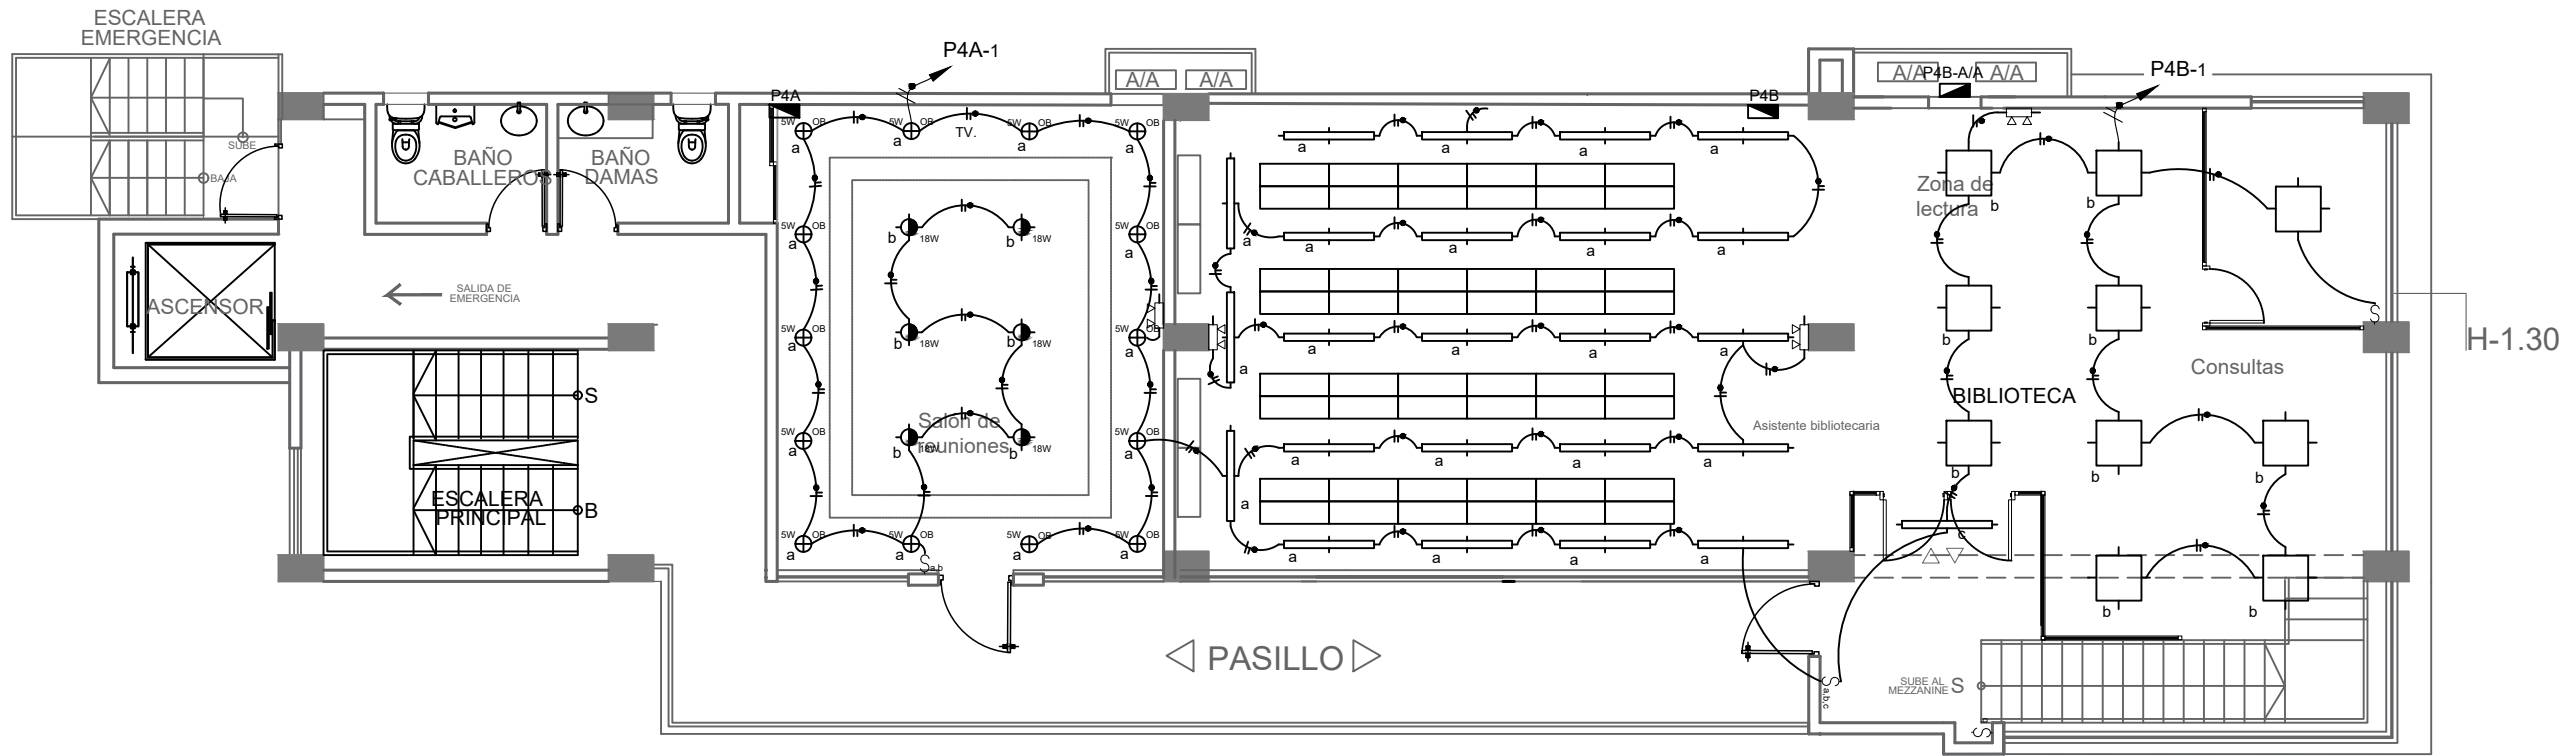

PLANTA DE ILUMINACION 4to NIVEL
ESCALA: 1:75

LEYENDAS:

S.N.P.T. : Sobre Nivel de Piso Terminado.
S.M.: Sobre Meseta

TABLA DE SIMBOLOS ELECTRICOS			
SIMBOLO	DESCRIPCION	SIMBOLO	DESCRIPCION
	PANEL LED 2'X2', 40W PARA SUPERFICIE		LUMINARIA LED BASCULANTE (OJO DE BUEY), 5W, 120V, 6500K, EMPOTRABLE
	PANEL LED CIRCULAR, 8.5", 18W, 120V, 5000K, EMPOTRABLE		LUMINARIA LED LINEAL, NEGRA, 37W, 120V, 4000K, COLGANTES
	PANEL LED CIRCULAR, 11.5", 24W, 120V, 5000K, EMPOTRABLE		LAMPARA LED DE EMERGENCIA DE 6W, 110V, CON AUTONOMIA DE 90 MIN
	INTERRUPTOR SENCILLO 120V, 15A		REGISTRO (METALICO, PLASTICO)
	INTERRUPTOR DOBLE 120V, 15A		BANDEJA METALICA PORTACABLES 54X150MM 3MTS
	INTERRUPTOR TRES VIAS 120V, 15A		INTERRUPTOR DE TRANSFERENCIA AUTOMATICA
	TOMACORRIENTE 120V, 15A		ENCLOSE BREAKER
	PUNTO DE RED		PANEL DE DISTRIBUCIÓN
	ABANICO DE TECHO DE 5P		PANEL DE AIRES ACONDICIONADOS
	CONTROL DE ABANICO		

LEYENDA


- Muro existente
- Muro nuevo
- Muro denglass
- Vidrio Fijo

JUNTA CENTRAL ELECTORAL
Dirección de Infraestructura Física
SubDirección de Obras - Area de Ingeniería
PROYECTO: INSTITUTO ESPECIALIZADO SUPERIOR EN FORMACION POLITICA ELECTORAL Y DEL ESTADO CIVIL

DIRECCION DE INFRAESTRUCTURAS : ING. RAMÓN MUESES
SUB-DIRECTOR DE OBRAS: ING. MIGUEL SOSA
DISEÑO ARQUITECTONICO:

TITULO :
IESPEC
Planta de Iluminación 4to. nivel

ARQ. AIDOLINO RIVERA **CODIA:38610**
ESCALA: 1/4 **FECHA: OCTUBRE/2025** **Hoja: 29**

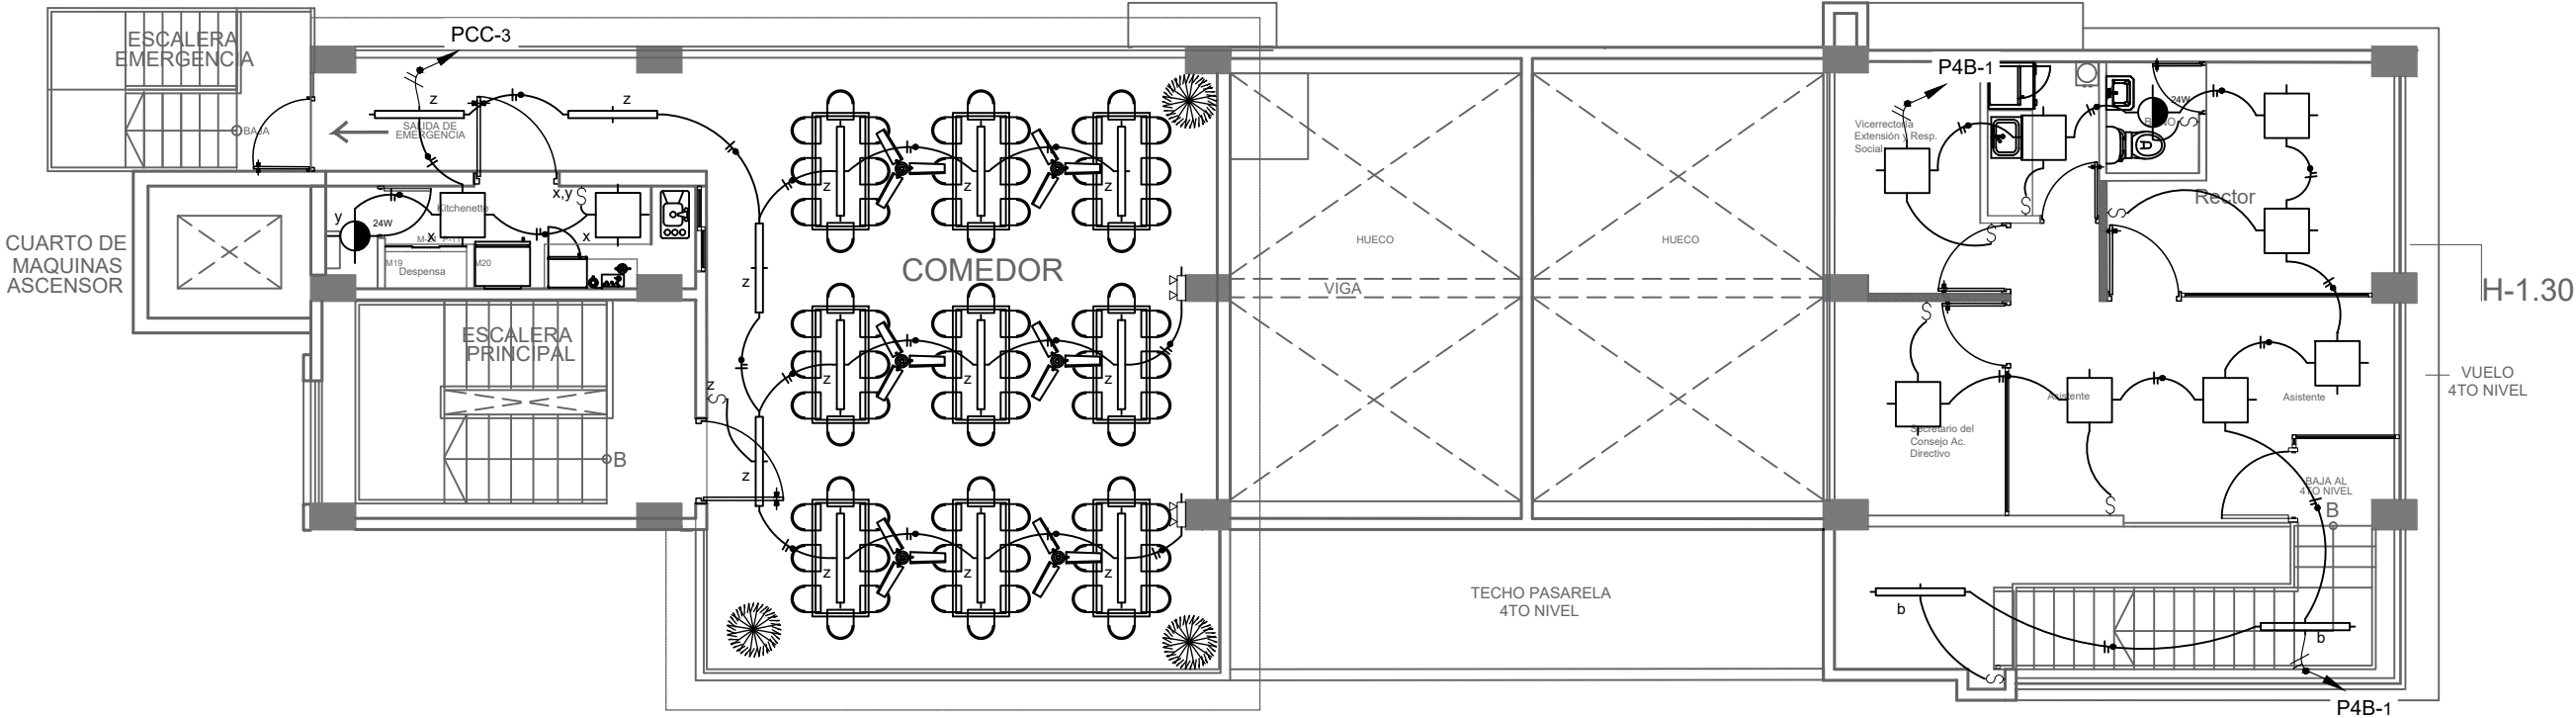

PLANTA DE ILUMINACION 5to NIVEL
ESCALA: 1:75

LEYENDAS:

S.N.P.T. : Sobre Nivel de Piso Terminado.
S.M.: Sobre Meseta

TABLA DE SIMBOLOS ELECTRICOS			
SIMBOLO	DESCRIPCION	SIMBOLO	DESCRIPCION
	PANEL LED 2'X2', 40W PARA SUPERFICIE		LUMINARIA LED BASCULANTE (OJO DE BUEY), 5W, 120V, 6500K, EMPOTRABLE
	PANEL LED CIRCULAR, 8.5", 18W, 120V, 5000K, EMPOTRABLE		LUMINARIA LED LINEAL, NEGRA, 37W, 120V, 4000K, COLGANTES
	PANEL LED CIRCULAR, 11.5", 24W, 120V, 5000K, EMPOTRABLE		LAMPARA LED DE EMERGENCIA DE 8W, 110V, CON AUTONOMIA DE 90 MIN
	INTERRUPTOR SENCILLO 120V, 15A		REGISTRO (METALICO, PLASTICO)
	INTERRUPTOR DOBLE 120V, 15A		BANDEJA METALICA PORTACABLES 54X150MM 3MTS
	INTERRUPTOR TRES VIAS 120V, 15A		INTERRUPTOR DE TRANSFERENCIA AUTOMATICA
	TOMACORRIENTE 120V, 15A		ENCLOSE BREAKER
	PUNTO DE RED		PANEL DE DISTRIBUCION
	ABANICO DE TECHO DE 56"		PANEL DE AIRES ACONDICIONADOS
	CONTROL DE ABANICO		

LEYENDA

- Muro existente
- Muro nuevo
- Muro densglass
- Vidrio Fijo

JUNTA CENTRAL ELECTORAL

Dirección de Infraestructura Física

SubDirección de Obras - Área de Ingeniería

PROYECTO : INSTITUTO ESPECIALIZADO SUPERIOR EN FORMACION POLITICA ELECTORAL Y DEL ESTADO CIVIL

DIRECCION DE INFRAESTRUCTURAS : ING. RAMÓN MUESES

SUB-DIRECTOR DE OBRAS: ING. MIGUEL SOSA


DISEÑO ARQUITECTONICO: ARQ. AIDOLINO RIVERA CODIA:38610

TITULO :

IESPEC

Planta de Iluminación 5to. nivel


ESCALA: 1/4 FECHA: OCTUBRE/2025 HOJA: 30

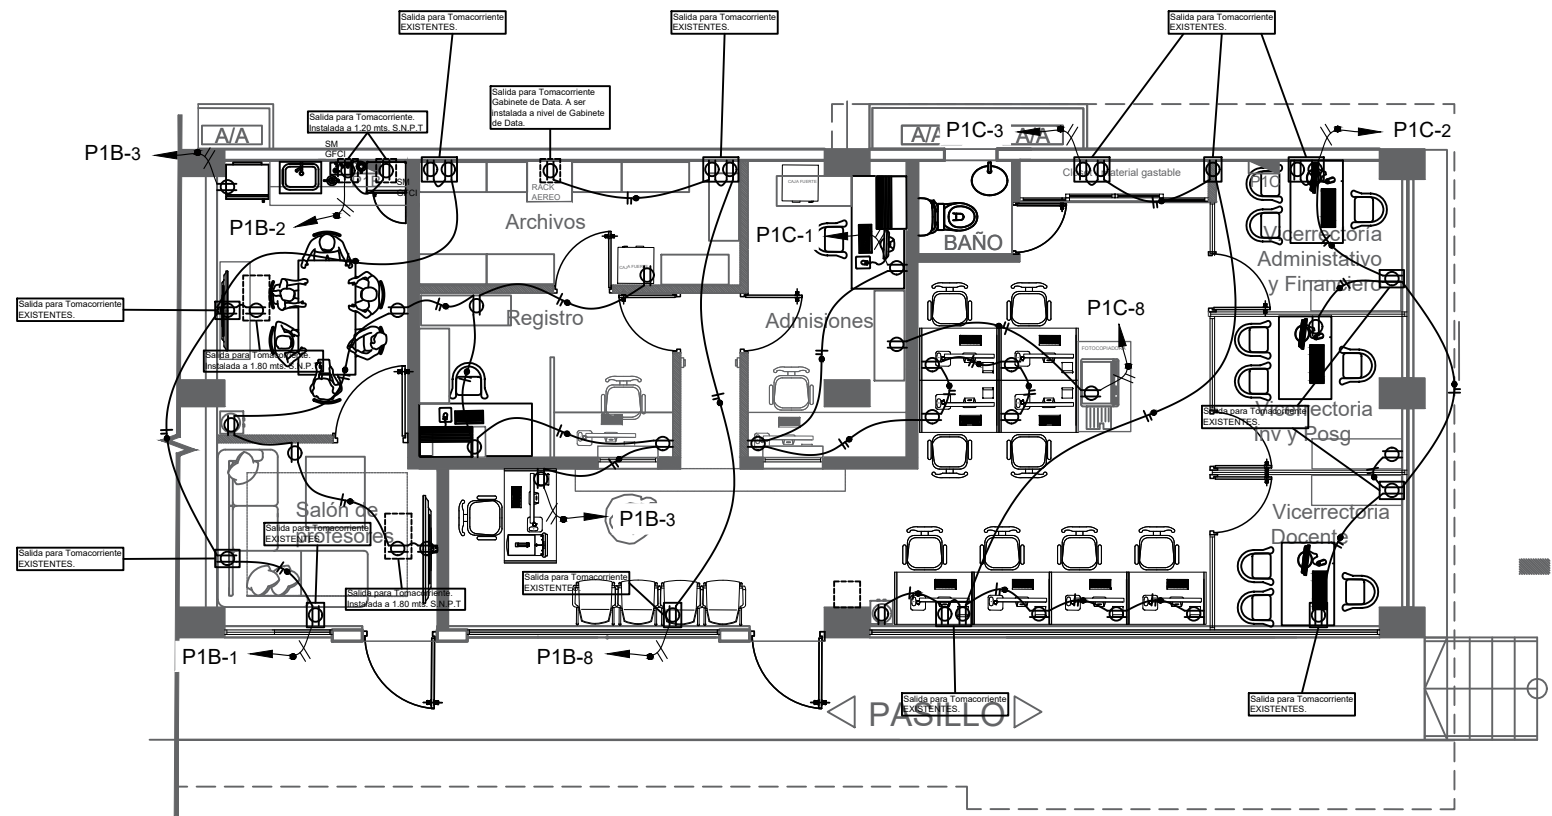

PLANTA DE TOMACORRIENTES 1er NIVEL
ESCALA: 1:75

LEYENDA	
	Muro existente
	Muro nuevo
	Muro densglass
	Vidrio Fijo


JUNTA CENTRAL ELECTORAL			
Dirección de Infraestructura Física			
SubDirección de Obras - Área de Ingeniería			
PROYECTO : INSTITUTO ESPECIALIZADO SUPERIOR EN FORMACION POLITICA ELECTORAL Y DEL ESTADO CIVIL			
DIRECCION DE INFRAESTRUCTURAS : ING. RAMÓN MUESES	TITULO :		
SUB-DIRECTOR DE OBRAS: ING. MIGUEL SOSA	IESPEC		
DISEÑO ARQUITECTONICO:	Planta de Tomacorrientes 1er nivel		
ARQ. AIDOLINO RIVERA CODIA:38610	ESCALA: 1/4	FECHA: OCTUBRE/2025	Hoja: 31

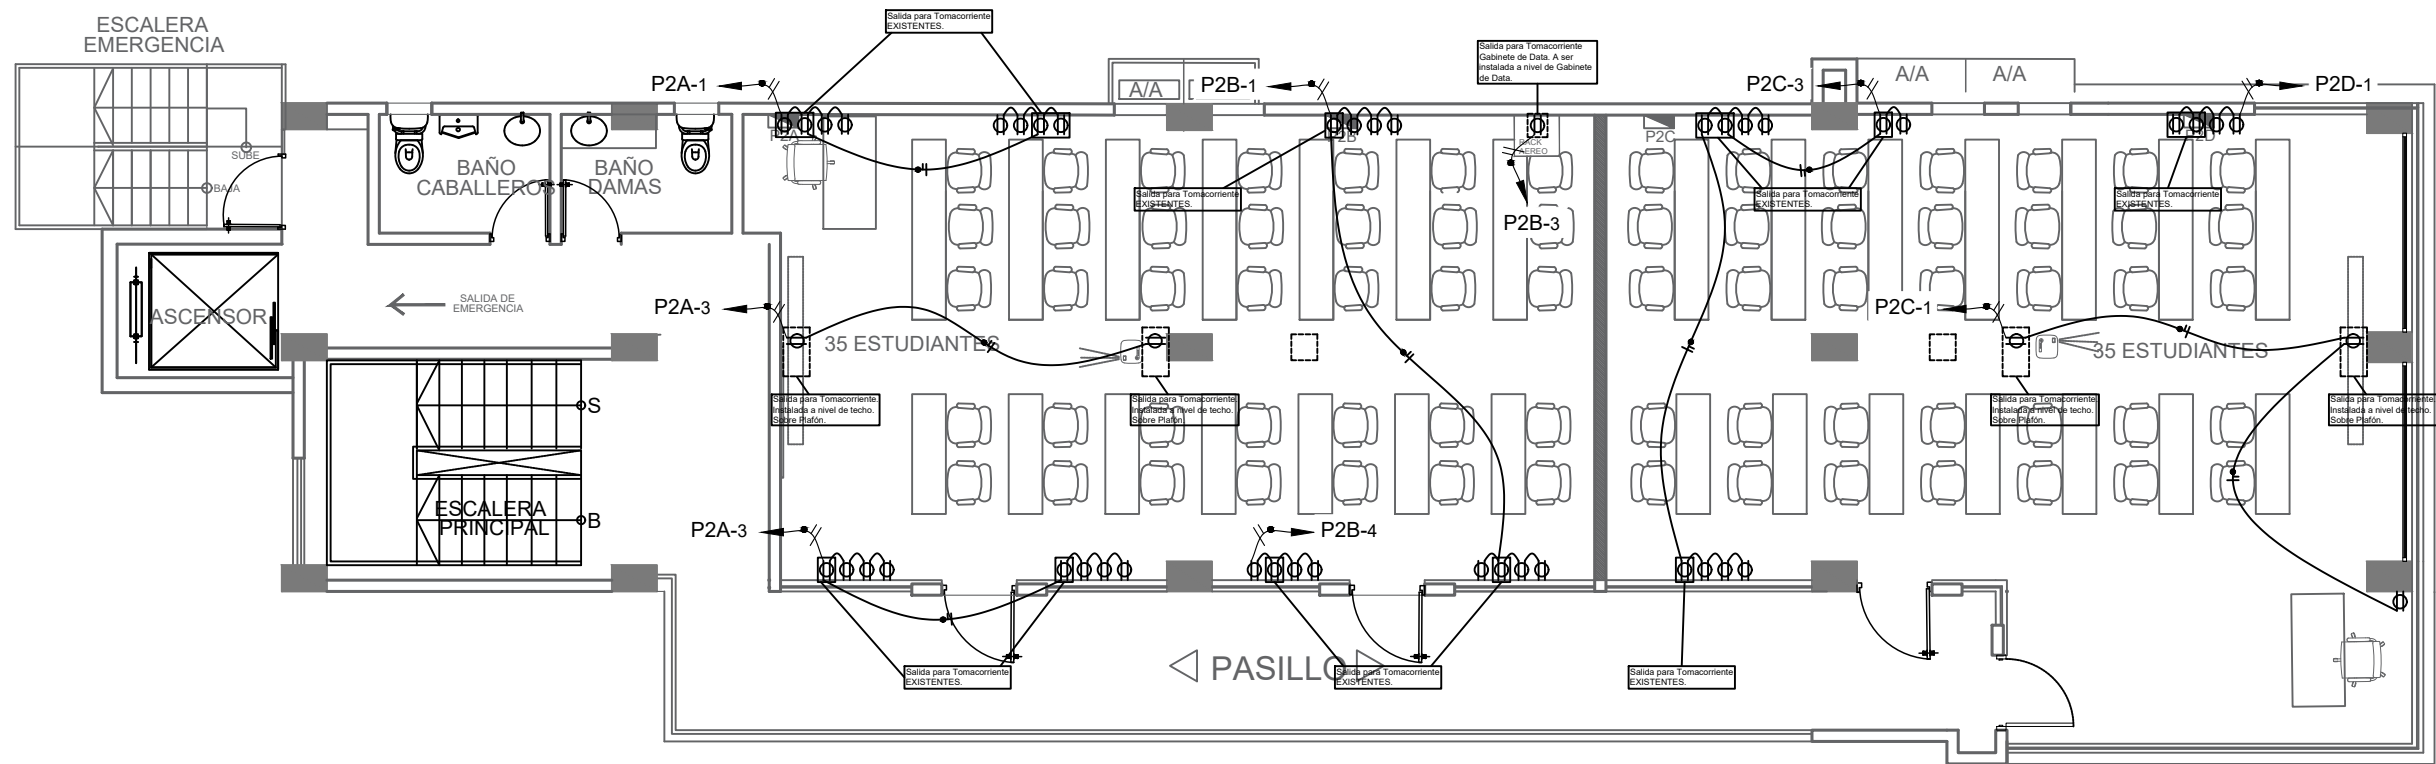

PLANTA DE TOMACORRIENTES 2do NIVEL
ESCALA: 1:75

LEYENDA	
	Muro existente
	Muro nuevo
	Muro densglass
	Vidrio Fijo

JUNTA CENTRAL ELECTORAL			
Dirección de Infraestructura Física			
SubDirección de Obras - Área de Ingeniería			
PROYECTO: INSTITUTO ESPECIALIZADO SUPERIOR EN FORMACIÓN POLÍTICA ELECTORAL Y DEL ESTADO CIVIL			
DIRECCION DE INFRAESTRUCTURAS : ING. RAMÓN MUESES	TITULO :		
SUB-DIRECTOR DE OBRAS: ING. MIGUEL SOSA	IESPEC		
DISEÑO ARQUITECTONICO:	Planta de Tomacorrientes 2do Nivel		
ARQ. AIDOLINO RIVERA CODIA:38610	ESCALA: 1/4	FECHA: OCTUBRE/2025	Hoja: 32

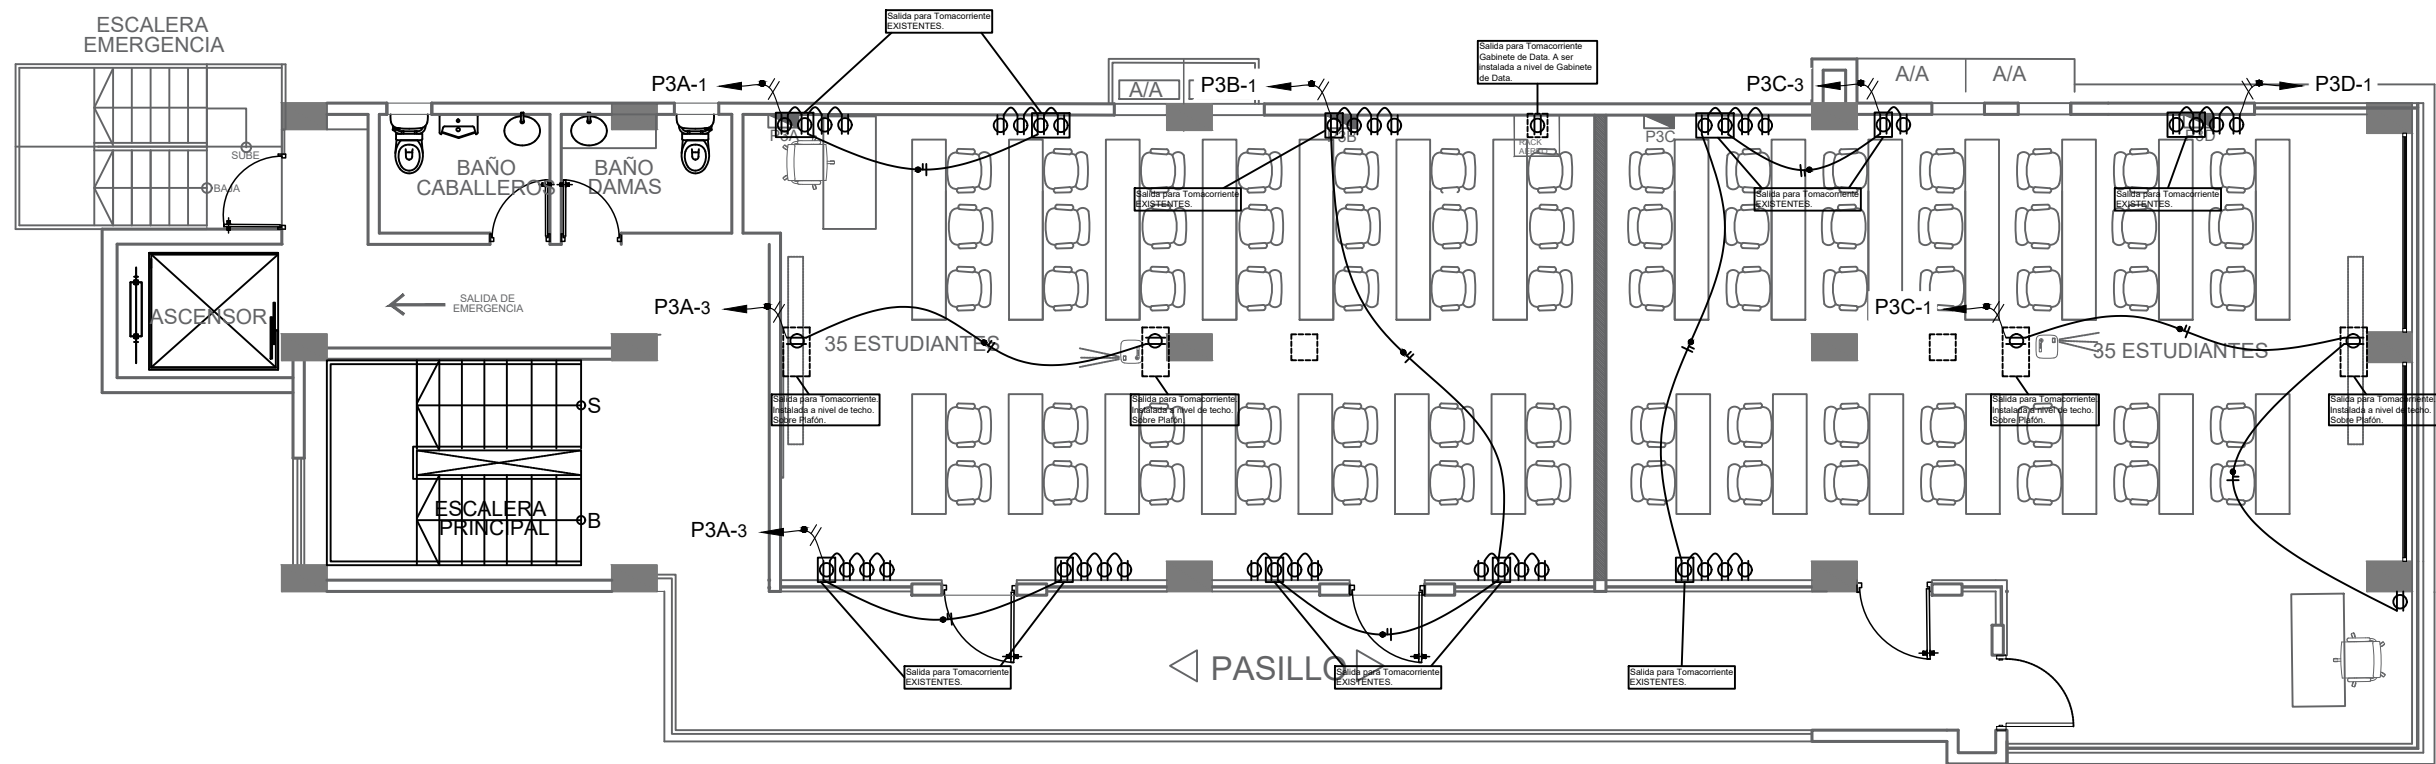





PLANTA DE TOMACORRIENTES 3er NIVEL
ESCALA: 1:75

LEYENDA	
	Muro existente
	Muro nuevo
	Muro densglass
	Vidrio Fijo


JUNTA CENTRAL ELECTORAL			
Dirección de Infraestructura Física			
SubDirección de Obras - Área de Ingeniería			
PROYECTO: INSTITUTO ESPECIALIZADO SUPERIOR EN FORMACION POLITICA ELECTORAL Y DEL ESTADO CIVIL			
DIRECCION DE INFRAESTRUCTURAS : ING. RAMÓN MUESES		TITULO :	
SUB-DIRECTOR DE OBRAS: ING. MIGUEL SOSA		IESPEC	
DISEÑO ARQUITECTONICO:		Planta de Tomacorrientes 3er nivel	
ARQ. AIDOLINO RIVERA CODIA:38610		ESCALA: 1/4	FECHA: OTUBRE/2025
			Hoja: 33



LEYENDA

	Muro existente
	Muro nuevo
	Muro densglass
	Vidrio Fijo

<h1 style="text-align: center;">JUNTA CENTRAL ELECTORAL</h1> <p style="text-align: center;">Subdirección de Infraestructura Física SubDirección de Obras - Area de Ingeniería</p> <p style="text-align: center;">PROYECTO : INSTITUTO ESPECIALIZADO SUPERIOR EN FORMACION POLITICA ELECTORAL Y DEL ESTADO CIVIL</p>			
DIRECCION DE INFRAESTRUCTURAS : ING. RAMÓN MUESES		TITULO :	
SUB-DIRECTOR DE OBRAS: ING. MIGUEL SOSA		<h2 style="text-align: center;">IESPEC</h2>	
DISEÑO ARQUITECTONICO:		<h3 style="text-align: center;">Planta de Tomacorrientes 5to Nivel</h3>	
ARQ. AIDOLINO RIVERA		CODIA:38610	
		ESCALA: N/A	FECHA: OCTUBRE/2025
			HOJA: 35

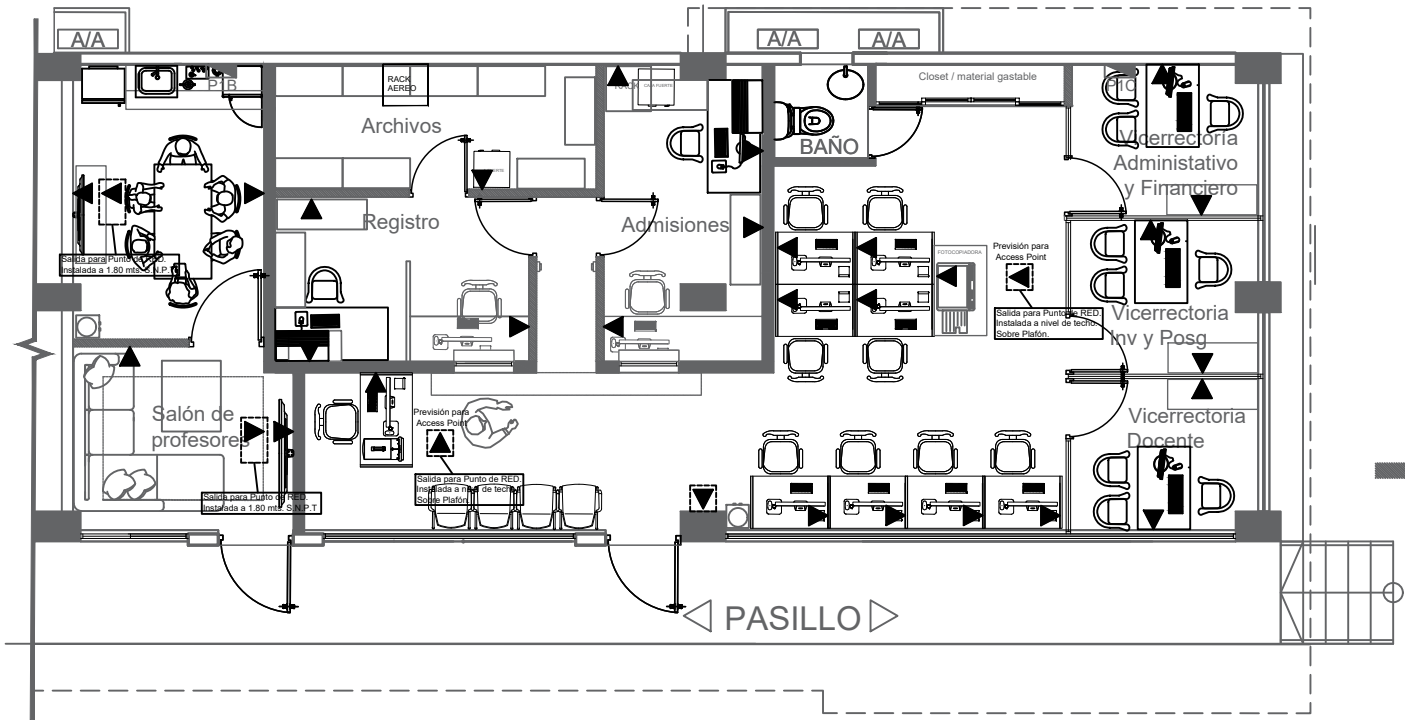

PLANTA DE PUNTOS DE RED 1er NIVEL

ESCALA: 1:75

LEYENDAS:

S.N.P.T. : Sobre Nivel de Piso Terminado.
S.M.: Sobre Meseta

TABLA DE SIMBOLOS ELECTRICOS			
SIMBOLO	DESCRIPCION	SIMBOLO	DESCRIPCION
	PANEL LED 2'X2', 40W PARA SUPERFICIE		LUMINARIA LED BASCULANTE (OJO DE BUEY), 5W, 120V, 6500K, EMPOTRABLE
	PANEL LED CIRCULAR, 8.5", 18W, 120V, 5000K, EMPOTRABLE		LUMINARIA LED LINEAL, NEGRA, 37W, 120V, 4000K, COLGANTES
	PANEL LED CIRCULAR, 11.5", 24W, 120V, 5000K, EMPOTRABLE		LAMPARA LED DE EMERGENCIA DE 6W, 110v, CON AUTONOMIA DE 90 MIN
	INTERRUPTOR SENCILLO 120V, 15A		REGISTRO (METALICO, PLASTICO)
	INTERRUPTOR DOBLE 120V, 15A		BANDEJA METALICA PORTACABLES 54X150MM 3MTS
	INTERRUPTOR TRES VIAS 120V, 15A		INTERRUPTOR DE TRANSFERENCIA AUTOMATICA
	TOMACORRIENTE 120V, 15A		ENCLOSE BREAKER
	PUNTO DE RED		PANEL DE DISTRIBUCI6N
	ABANICO DE TECHO DE 5P		PANEL DE AIRES ACONDICIONADOS
	CONTROL DE ABANICO		

LEYENDA

- Muro existente
- Muro nuevo
- Muro densglass
- Vidrio Fijo

JUNTA CENTRAL ELECTORAL

Direcci6n de Infraestructura F6sica

SubDirecci6n de Obras - Area de Ingenier6a

PROYECTO : INSTITUTO ESPECIALIZADO SUPERIOR EN FORMACI6N POLITICA ELECTORAL Y DEL ESTADO CIVIL

DIRECCION DE INFRAESTRUCTURAS : ING. RAM6N MUESES

SUB-DIRECTOR DE OBRAS: ING. MIGUEL SOSA

DISENO ARQUITECTONICO:

ARQ. AIDOLINO RIVERA

CODIA:38610

TITULO :


IESPEC

Planta de Puntos de Red 1er nivel

ESCALA: 1/4

FECHA: OCTUBRE/2025

HOJA: 36

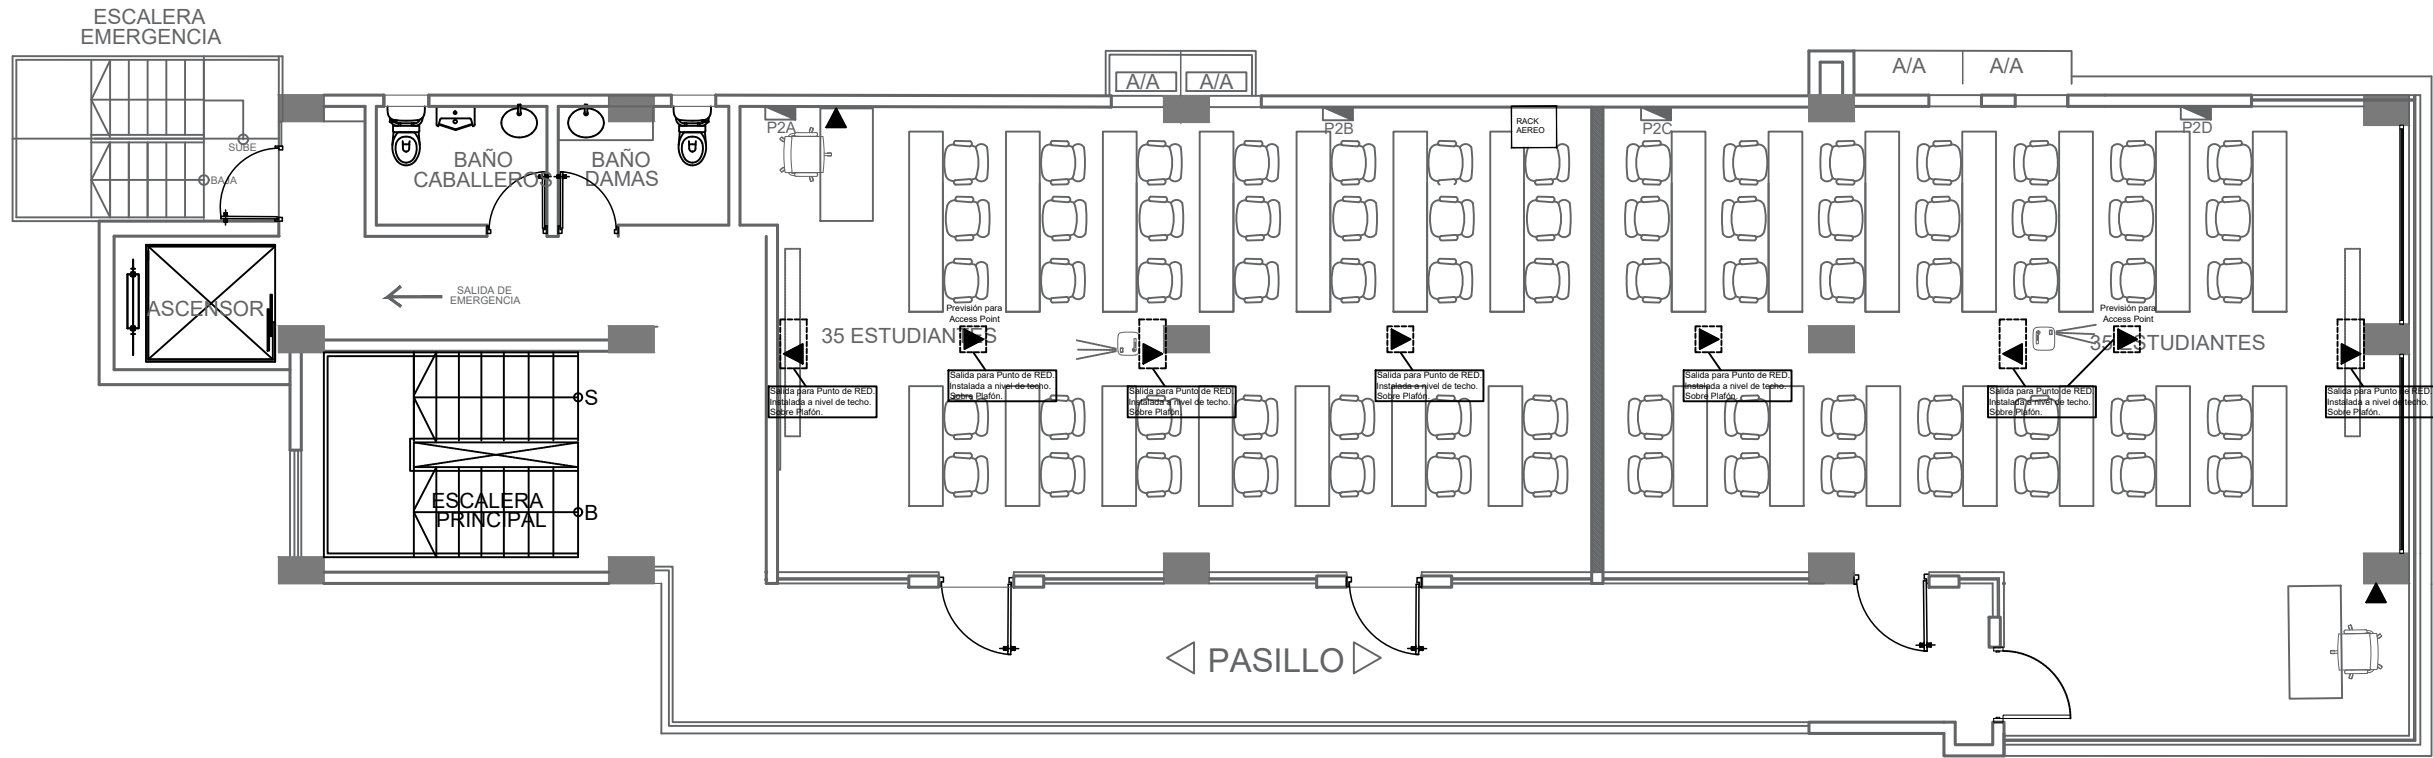

PLANTA DE PUNTOS DE RED 2do NIVEL
ESCALA: 1:75

LEYENDAS:

S.N.P.T. : Sobre Nivel de Piso Terminado.
S.M.: Sobre Meseta

TABLA DE SIMBOLOS ELECTRICOS			
SIMBOLO	DESCRIPCION	SIMBOLO	DESCRIPCION
	PANEL LED 2'X2', 40W PARA SUPERFICIE		LUMINARIA LED BASCULANTE (OJO DE BUEY), 5W, 120V, 6500K, EMPOTRABLE
	PANEL LED CIRCULAR, 8.5", 18W, 120V, 5000K, EMPOTRABLE		LUMINARIA LED LINEAL, NEGRA, 37W, 120V, 4000K, COLGANTES
	PANEL LED CIRCULAR, 11.5", 24W, 120V, 5000K, EMPOTRABLE		LAMPARA LED DE EMERGENCIA DE 6W, 110v, CON AUTONOMIA DE 90 MIN
	INTERRUPTOR SENCILLO 120V, 15A		REGISTRO (METALICO, PLASTICO)
	INTERRUPTOR DOBLE 120V, 15A		BANDEJA METALICA PORTACABLES 54X150MM 3MTS
	INTERRUPTOR TRES VIAS 120V, 15A		INTERRUPTOR DE TRANSFERENCIA AUTOMATICA
	TOMACORRIENTE 120V, 15A		ENCLOSE BREAKER
	PUNTO DE RED		PANEL DE DISTRIBUCIÓN
	ABANICO DE TECHO DE 5P		PANEL DE AIRES ACONDICIONADOS
	CONTROL DE ABANICO		

LEYENDA	
	Muro existente
	Muro nuevo
	Muro denglass
	Vidrio Fijo

JUNTA CENTRAL ELECTORAL
Dirección de Infraestructura Física
SubDirección de Obras - Área de Ingeniería
PROYECTO : INSTITUTO ESPECIALIZADO SUPERIOR EN FORMACION POLITICA ELECTORAL Y DEL ESTADO CIVIL

DIRECCION DE INFRAESTRUCTURAS : ING. RAMÓN MUESES


SUB-DIRECTOR DE OBRAS: ING. MIGUEL SOSA

DISEÑO ARQUITECTONICO: ARQ. AIDOLINO RIVERA CODIA:38610

TITULO : **IESPEC**

Planta de Puntos de Red 2do Nivel

ESCALA: 1/4 ESCALA: OCTUBRE/2025 HOJA: 37

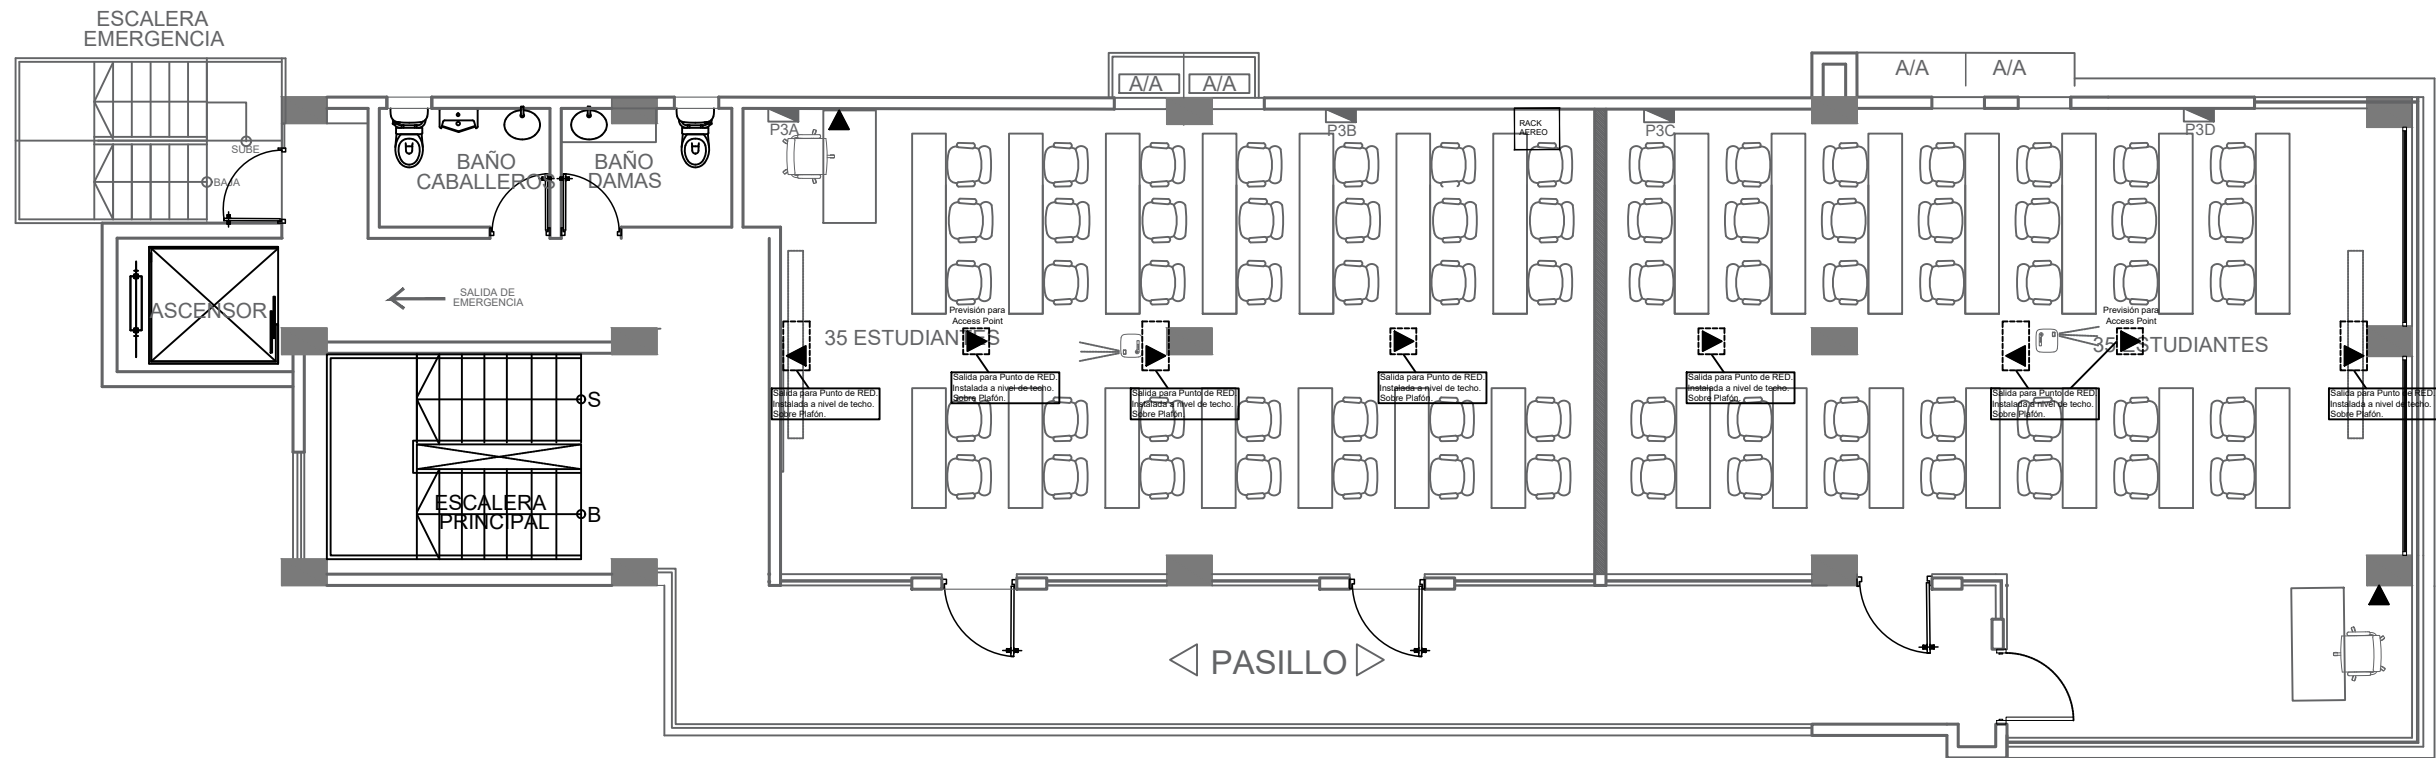


PLANTA DE PUNTOS DE RED 3er NIVEL
ESCALA: 1:75

LEYENDA

- Muro existente
- Muro nuevo
- Muro densglass
- Vidrio Fijo

JUNTA CENTRAL ELECTORAL Dirección de Infraestructura Física SubDirección de Obras - Área de Ingeniería <small>PROYECTO : INSTITUTO ESPECIALIZADO SUPERIOR EN FORMACION POLITICA ELECTORAL Y DEL ESTADO. CIVIL</small>			
DIRECCION DE INFRAESTRUCTURAS : ING. RAMÓN MUESES		TITULO : IESPEC	
SUB-DIRECTOR DE OBRAS: ING. MIGUEL SOSA		Planta de Puntos de Red 3er nivel	
DISEÑO ARQUITECTONICO:		ESCALA: 1/4	FECHA: OCTUBRE/2025
ARQ. AIDOLINO RIVERA CODIA:38610		HOJA: 38	

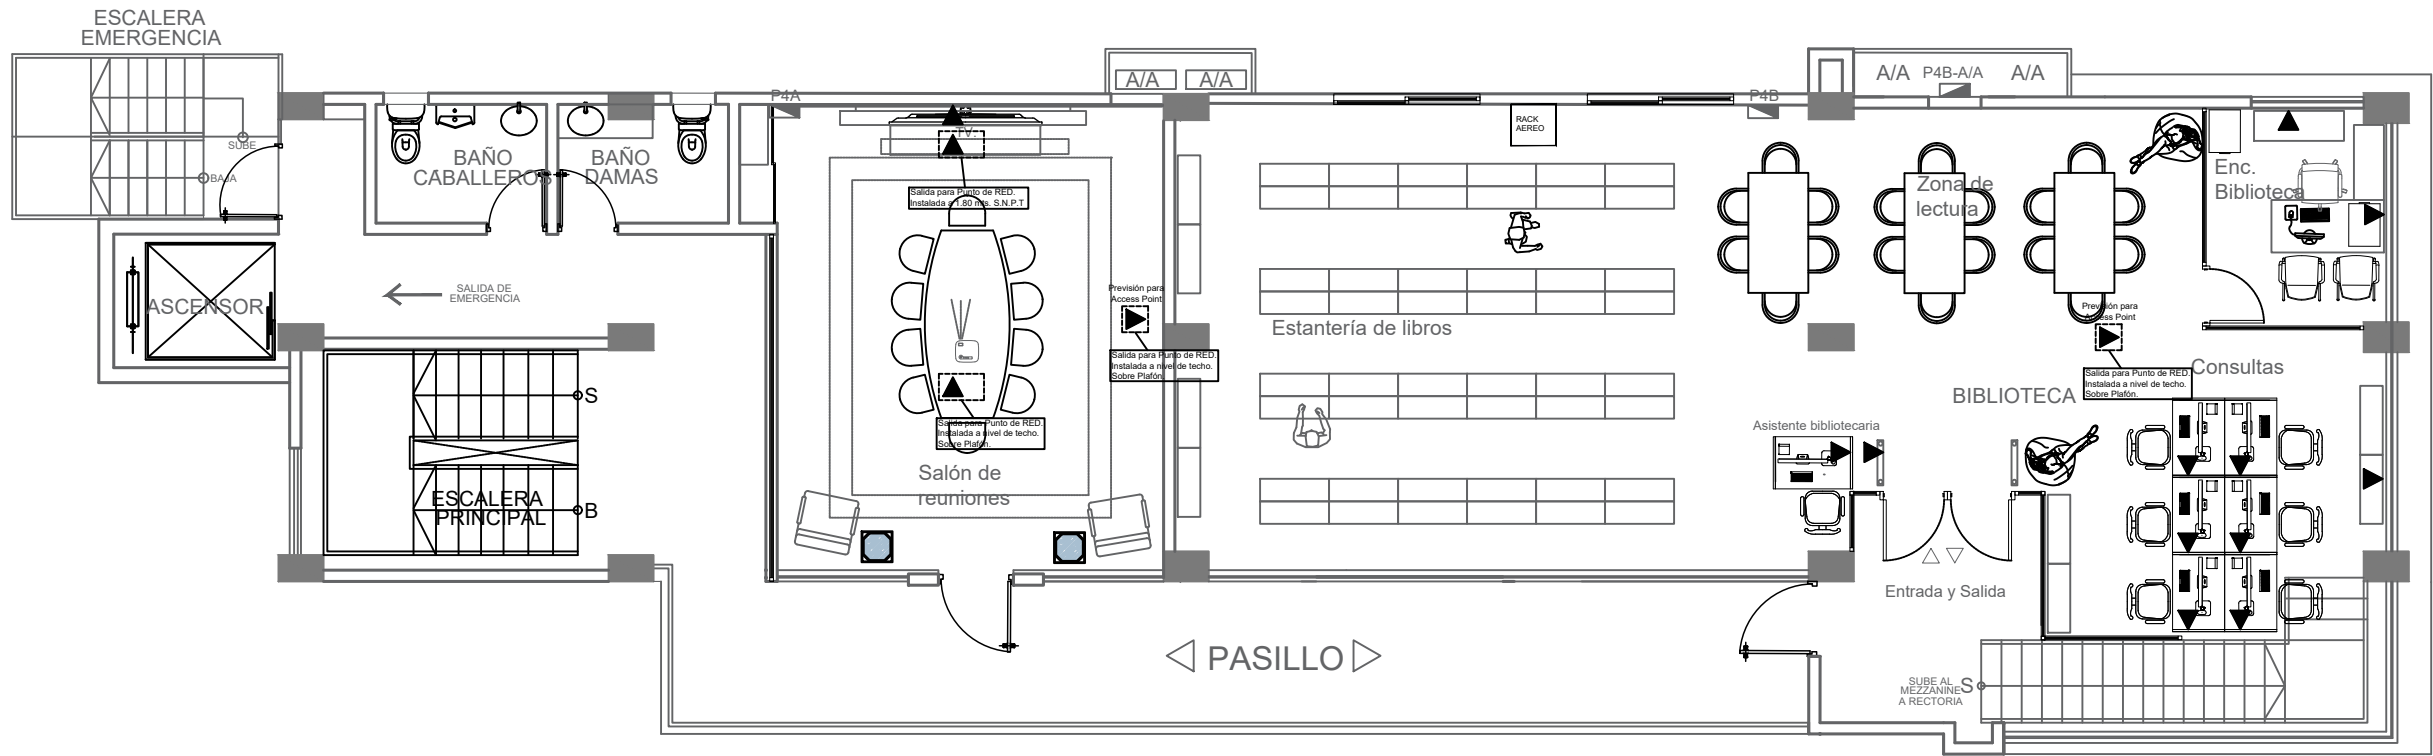

PLANTA DE PUNTOS DE RED 4to NIVEL
ESCALA: 1:75

LEYENDAS:

S.N.P.T. : Sobre Nivel de Piso Terminado.
S.M.: Sobre Meseta

TABLA DE SIMBOLOS ELECTRICOS			
SIMBOLO	DESCRIPCION	SIMBOLO	DESCRIPCION
	PANEL LED 2'X2', 40W PARA SUPERFICIE		LUMINARIA LED BASCULANTE (OJO DE BUEY), 5W, 120V, 6500K, EMPOTRABLE
	PANEL LED CIRCULAR, 8.5", 18W, 120V, 5000K, EMPOTRABLE		LUMINARIA LED LINEAL, NEGRA, 37W, 120V, 4000K, COLGANTES
	PANEL LED CIRCULAR, 11.5", 24W, 120V, 5000K, EMPOTRABLE		LAMPARA LED DE EMERGENCIA DE 6W, 110v, CON AUTONOMIA DE 90 MIN
	INTERRUPTOR SENCILLO 120V, 15A		REGISTRO (METALICO, PLASTICO)
	INTERRUPTOR DOBLE 120V, 15A		BANDEJA METALICA PORTACABLES 54X150MM 3MTS
	INTERRUPTOR TRES VIAS 120V, 15A		INTERRUPTOR DE TRANSFERENCIA AUTOMATICA
	TOMACORRIENTE 120V, 15A		ENCLOSE BREAKER
	PUNTO DE RED		PANEL DE DISTRIBUCIÓN
	ABANICO DE TECHO DE 5P		PANEL DE AIRES ACONDICIONADOS
	CONTROL DE ABANICO		

LEYENDA

- Muro existente
- Muro nuevo
- Muro denglass
- Vidrio Fijo

JUNTA CENTRAL ELECTORAL
Dirección de Infraestructura Física
SubDirección de Obras - Area de Ingeniería
PROYECTO : INSTITUTO ESPECIALIZADO SUPERIOR EN FORMACION POLITICA ELECTORAL Y DEL ESTADO CIVIL

DIRECCION DE INFRAESTRUCTURAS : ING. RAMÓN MUESES


SUB-DIRECTOR DE OBRAS: ING. MIGUEL SOSA

DISEÑO ARQUITECTONICO: ARQ. AIDOLINO RIVERA CODIA:38610

TITULO : **IESPEC**

Planta de Puntos de Red 4to Nivel

ESCALA: 1/4 FECHA: OCTUBRE/2025 HOJA: 39

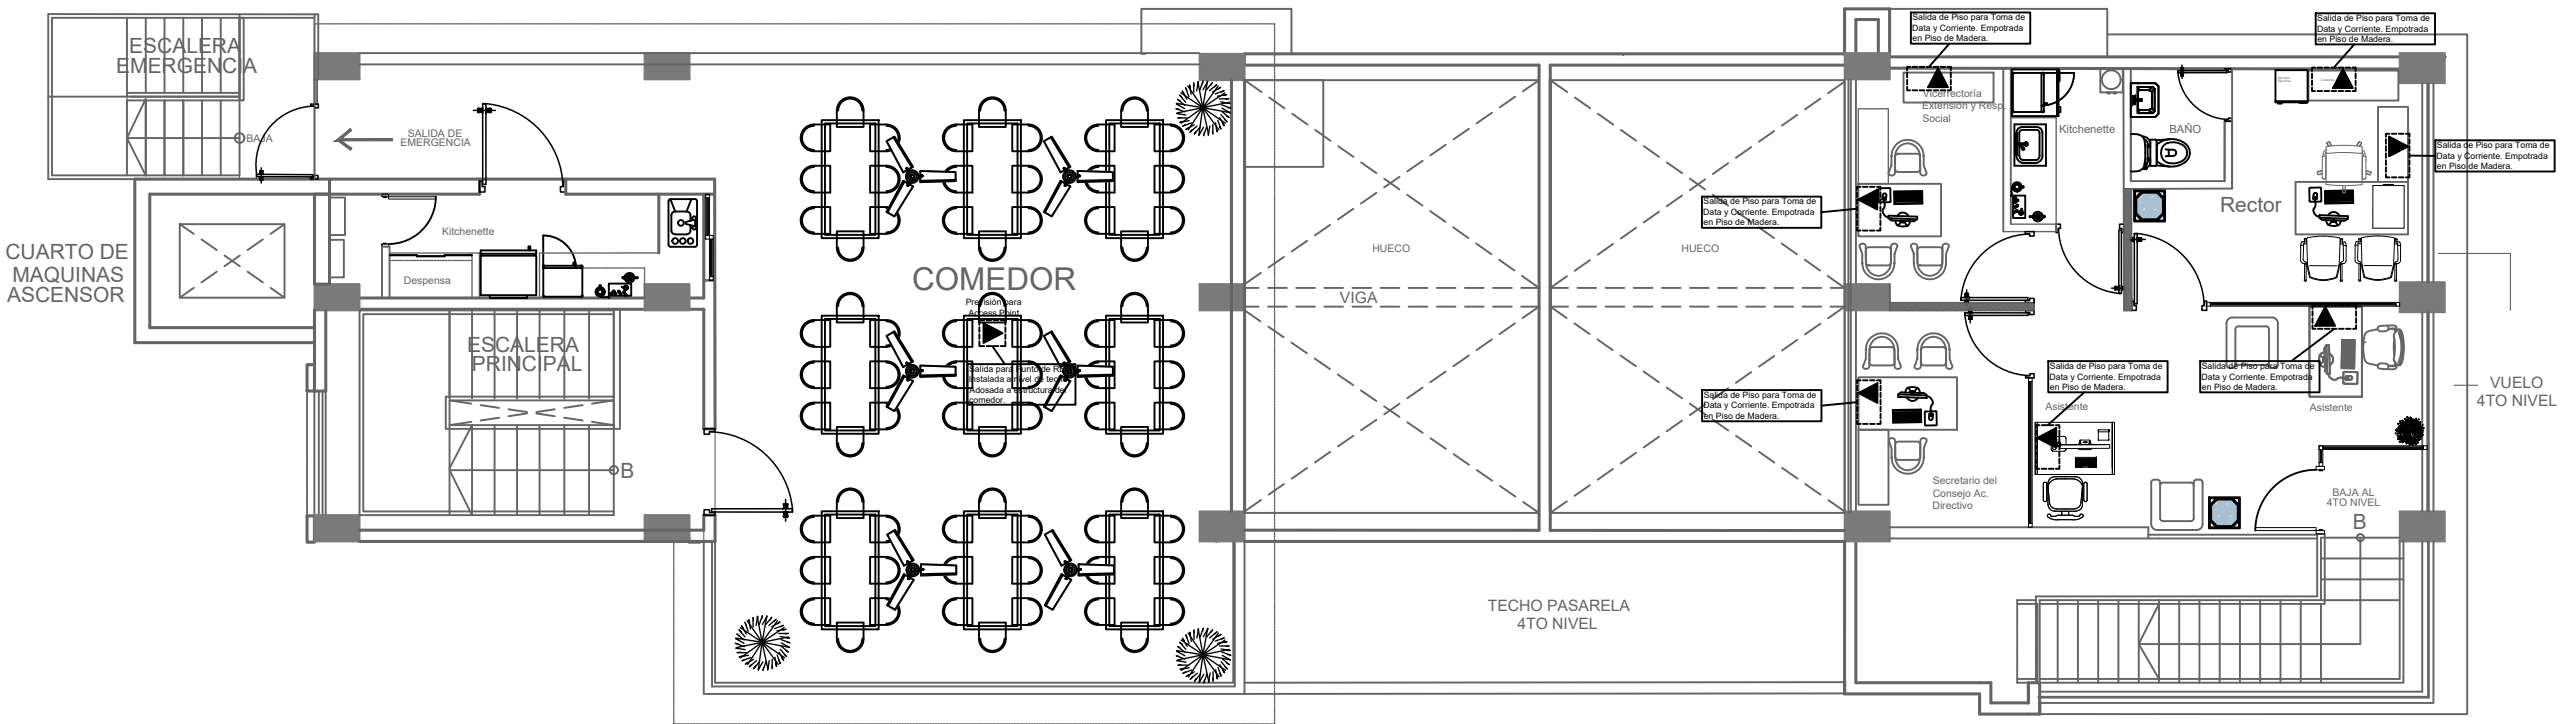

PLANTA PUNTOS DE RED 5to NIVEL

ESCALA: 1:75

LEYENDAS:

S.N.P.T. : Sobre Nivel de Piso Terminado.
S.M.: Sobre Meseta

TABLA DE SIMBOLOS ELECTRICOS			
SIMBOLO	DESCRIPCION	SIMBOLO	DESCRIPCION
	PANEL LED 2'X2', 40W PARA SUPERFICIE		LUMINARIA LED BASCULANTE (OJO DE BUEY), 5W, 120V, 6500K. EMPOTRABLE
	PANEL LED CIRCULAR, 6.5", 18W, 120V, 5000K. EMPOTRABLE		LUMINARIA LED LINEAL, NEGRA, 37W, 120V, 4000K. COLGANTES.
	PANEL LED CIRCULAR, 11.5", 24W, 120V, 5000K. EMPOTRABLE		LAMPARA LED DE EMERGENCIA DE 6W, 110V. CON AUTONOMIA DE 90 MIN
	INTERRUPTOR SENCILLO 120V, 15A		REGISTRO (METALICO, PLASTICO)
	INTERRUPTOR DOBLE 120V, 15A		BANDEJA METALICA PORTACABLES 48X150MM 3MTS
	INTERRUPTOR TRES VIAS 120V, 15A		INTERRUPTOR DE TRANSFERENCIA AUTOMATICA
	TOMACORRIENTE 120V, 15A		ENCLOSE BREAKER
	PUNTO DE RED		PANEL DE DISTRIBUCIÓN
	ABANICO DE TECHO DE 56"		PANEL DE AIRES ACONDICIONADOS
	CONTROL DE ABANICO		

LEYENDA

- Muro existente
- Muro nuevo
- Muro denglass
- Vidrio Fijo

JUNTA CENTRAL ELECTORAL

Dirección de Infraestructura Física

SubDirección de Obras - Área de Ingeniería

PROYECTO : INSTITUTO ESPECIALIZADO SUPERIOR EN FORMACION POLITICA ELECTORAL Y DEL ESTADO CIVIL

DIRECCION DE INFRAESTRUCTURAS : ING. RAMÓN MUESES

SUB-DIRECTOR DE OBRAS: ING. MIGUEL SOSA

DISEÑO ARQUITECTONICO:

TITULO :

IESPEC


Planta de Puntos de Red 5to Nivel

ARQ. AIDOLINO RIVERA CODIA:38610

ESCALA: 1/4

FECHA: OCTUBRE/2025

HOJA: 40

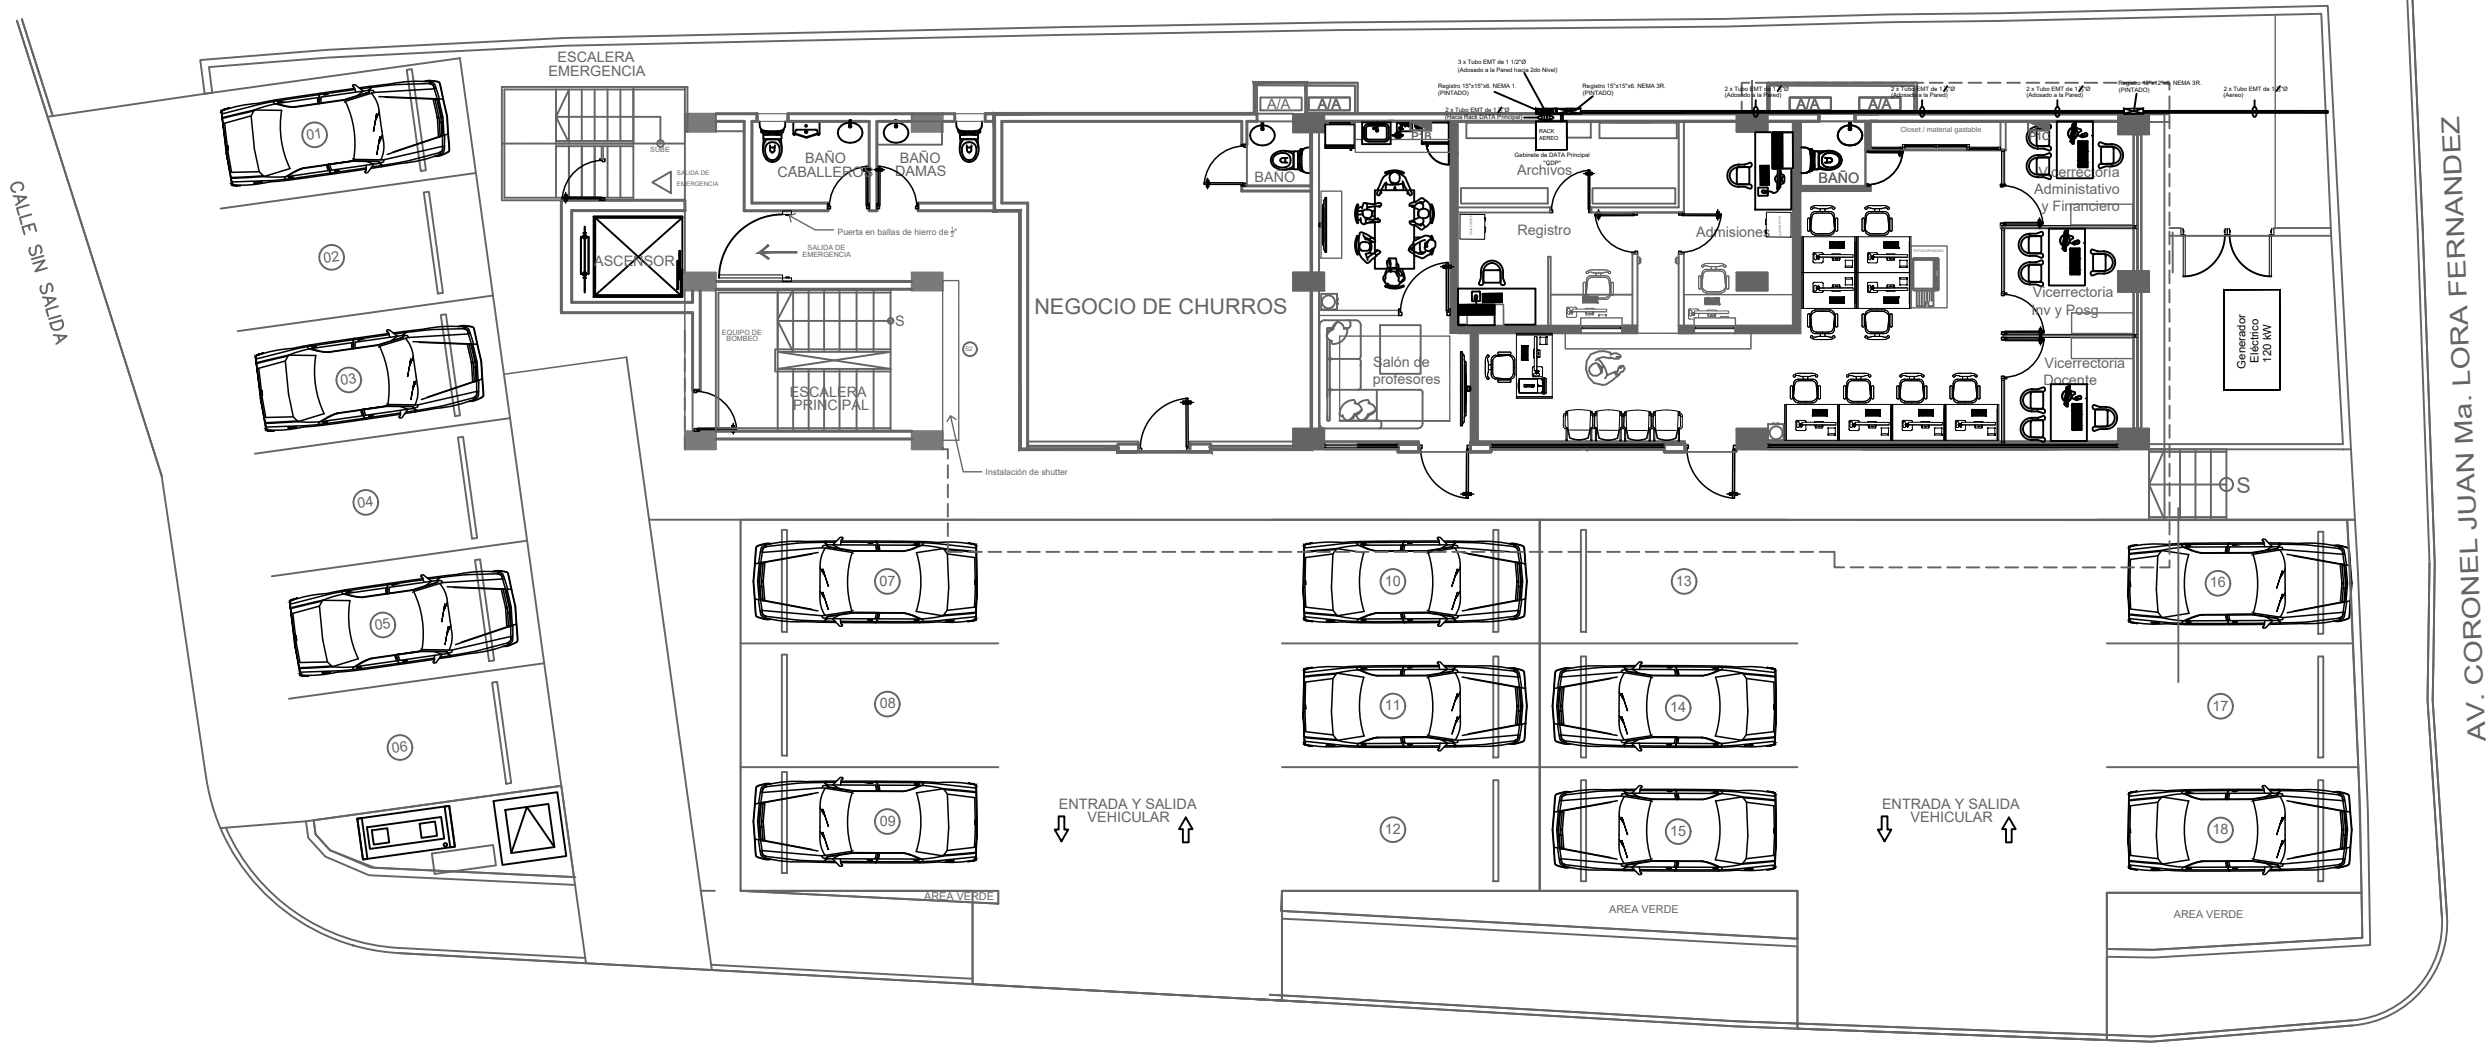

PLANTA ACOMETIDA DE COMUNICACION 1ER NIVEL
ESCALA: 1:75

2
A05

CALLE SAN JOSE

LEYENDAS:


S.N.P.T.: Sobre Nivel de Piso Terminado.
S.M.: Sobre Meseta

TABLA DE SIMBOLOS ELECTRICOS			
simbolo	descripcion	simbolo	descripcion
	PANEL LED 2x10 40W PARA SUPERFICIE		LUMINARIA LED BASCULANTE (CUBO DE BUEY, 5W, 120V, 8000K, EMPOTRABLE)
	PANEL LED CIRCULAR 8.5' 18W 120V 5000K EMPOTRABLE		LUMINARIA LED LINEAL (NEGRO, 37W, 120V, 4000K, SOLGANTES)
	PANEL LED CIRCULAR 11.2' 24W 120V 5000K EMPOTRABLE		LAMPARA LED DE EMERGENCIA DE 8W 110V CON AUTONOMIA DE 90 MIN
	INTERRUPTOR SENCILLO 120V 15A		REGISTRO (METALICO, PLASTICO)
	INTERRUPTOR DOBLE 120V 15A		BANDEJA METALICA PORTACABLES 6X105MM 305T
	INTERRUPTOR TRIPLE 120V 15A		INTERRUPTOR DE TRANSFERENCIA AUTOMATICA
	TOMACORRIENTE 120V 15A		ENCLOSURE BREAKER
	PUNTO DE RED		PANEL DE DISTRIBUCION
	ABANICO DE TECHO DE 36"		PANEL DE AERES ACONDICIONADOS
	CONTROL DE ABANICO		

JUNTA CENTRAL ELECTORAL
Dirección de Infraestructura Física
SubDirección de Obras - Área de Ingeniería
PROYECTO: INSTITUTO ESPECIALIZADO SUPERIOR EN FORMACIÓN POLITICA ELECTORAL Y DEL ESTADO CIVIL

DIRECCION DE INFRAESTRUCTURAS : ING. RAMÓN MUESES
SUB-DIRECTOR DE OBRAS: ING. MIGUEL SOSA
DISEÑO ARQUITECTONICO:
ARQ. ADOLINO RIVERA CODA:38610

BRILLO 1
IESPEC
PLANTA DE ACOMETIDA
DE COMUNICACION 1ER NIVEL
ESCALA: N/A
FECHA: OCTUBRE/2023
HORA: 41

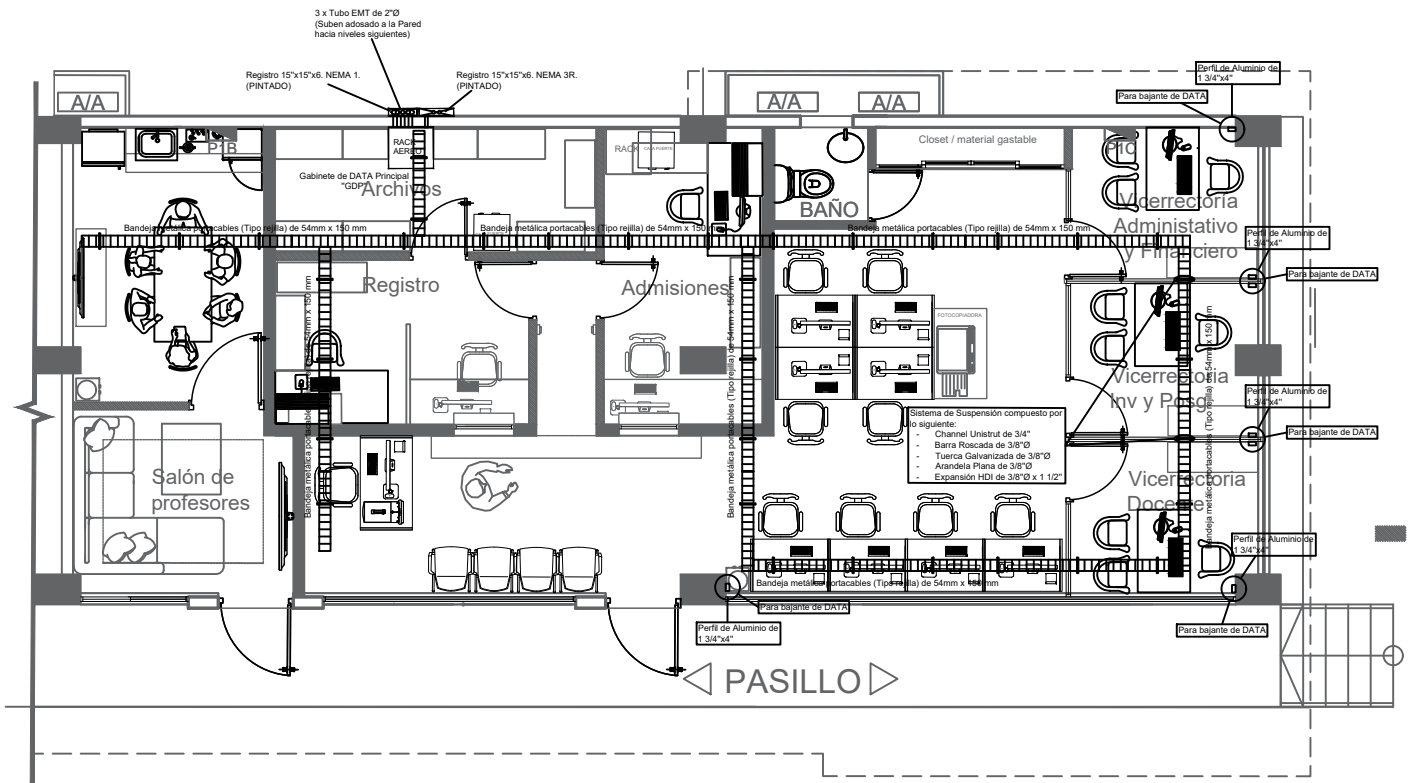

PLANTA CANALIZACION DE DATA 1er NIVEL

ESCALA: 1:75

LEYENDAS:

S.N.P.T. : Sobre Nivel de Piso Terminado.
S.M.: Sobre Meseta

TABLA DE SIMBOLOS ELECTRICOS			
SIMBOLO	DESCRIPCION	SIMBOLO	DESCRIPCION
	PANEL LED 2'X2', 40W PARA SUPERFICIE		LUMINARIA LED BASCULANTE (OJO DE BUEY), 5W, 120V, 6500K, EMPOTRABLE
	PANEL LED CIRCULAR, 8.5", 18W, 120V, 5000K, EMPOTRABLE		LUMINARIA LED LINEAL, NEGRA, 37W, 120V, 4000K, COLGANTES.
	PANEL LED CIRCULAR, 11.5", 24W, 120V, 5000K, EMPOTRABLE		LAMPARA LED DE EMERGENCIA DE 6W, 110v, CON AUTONOMIA DE 90 MIN
	INTERRUPTOR SENCILLO 120V, 15A		REGISTRO (METALICO, PLASTICO)
	INTERRUPTOR DOBLE 120V, 15A		BANDEJA METALICA PORTACABLES 54X150MM 3MTS
	INTERRUPTOR TRES VIAS 120V, 15A		INTERRUPTOR DE TRANSFERENCIA AUTOMATICA
	TOMACORRIENTE 120V, 15A		ENCLOSE BREAKER
	PUNTO DE RED		PANEL DE DISTRIBUCIÓN
	ABANICO DE TECHO DE 56"		PANEL DE AIRES ACONDICIONADOS
	CONTROL DE ABANICO		

LEYENDA

- Muro existente
- Muro nuevo
- Muro denglass
- Vidrio Fijo

JUNTA CENTRAL ELECTORAL
Dirección de Infraestructura Física
SubDirección de Obras - Área de Ingeniería
PROYECTO : INSTITUTO ESPECIALIZADO SUPERIOR EN FORMACION POLITICA ELECTORAL Y DEL ESTADO CIVIL

DIRECCION DE INFRAESTRUCTURAS : ING. RAMÓN MUESES

SUB-DIRECTOR DE OBRAS: ING. MIGUEL SOSA

DISEÑO ARQUITECTONICO:

TITULO :
IESPEC


Planta de Canalización de DATA 1er nivel

ARQ. AIDOLINO RIVERA CODIA:38610

ESCALA: 1/4

FECHA: OCTUBRE/2025

HOJA: 42

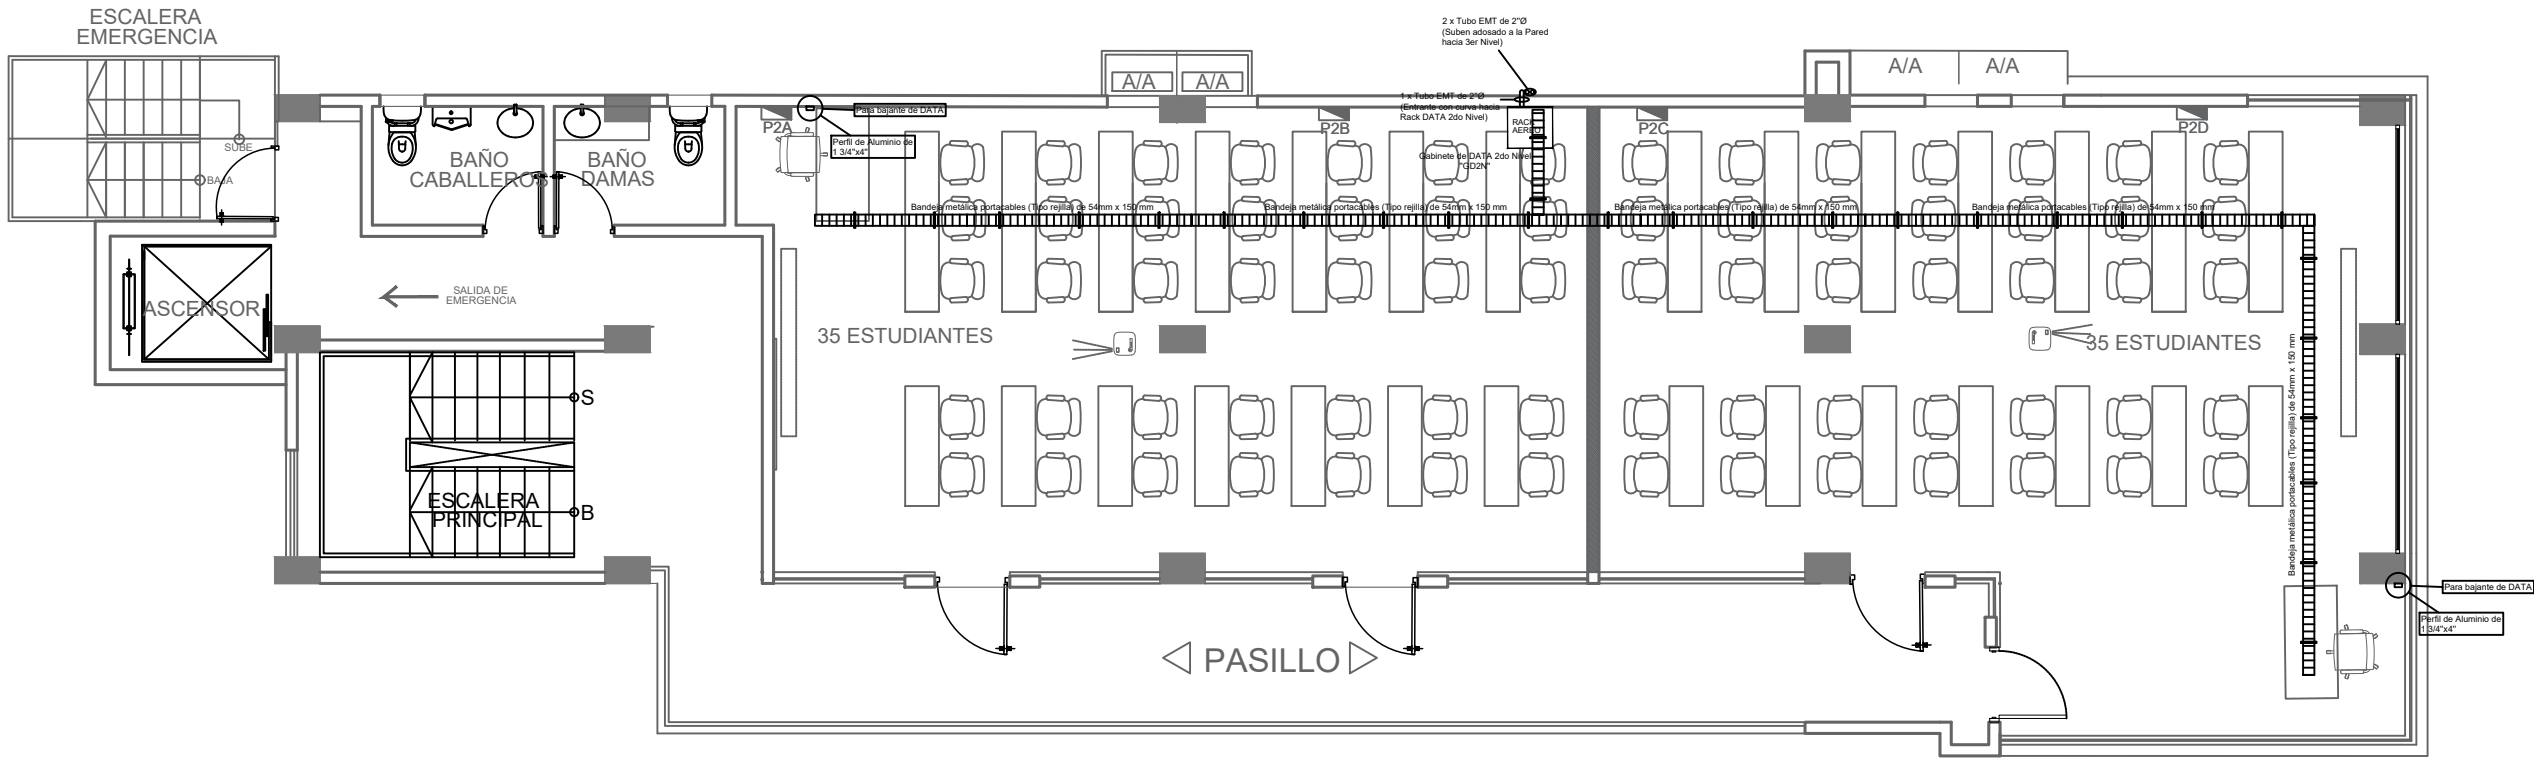

PLANTA CANALIZACION DE DATA 2do NIVEL

ESCALA: 1:75

LEYENDAS:

S.N.P.T. : Sobre Nivel de Piso Terminado.
S.M.: Sobre Meseta

TABLA DE SIMBOLOS ELECTRICOS			
SIMBOLO	DESCRIPCION	SIMBOLO	DESCRIPCION
	PANEL LED 2'X2', 40W PARA SUPERFICIE		LUMINARIA LED BASCULANTE (OJO DE BUEY), 5W, 120V, 6500K, EMPOTRABLE
	PANEL LED CIRCULAR, 8.5", 18W, 120V, 5000K, EMPOTRABLE		LUMINARIA LED LINEAL NEGRA, 3'W, 120V, 4000K, COLGANTES
	PANEL LED CIRCULAR, 11.5", 24W, 120V, 5000K, EMPOTRABLE		LAMPARA LED DE EMERGENCIA DE 6W, 110V, CON AUTONOMIA DE 90 MIN
	INTERRUPTOR SENCILLO 120V, 15A		REGISTRO (METALICO, PLASTICO)
	INTERRUPTOR DOBLE 120V, 15A		BANDEJA METALICA PORTACABLES 54X150MM 3MTS
	INTERRUPTOR TRES VIAS 120V, 15A		INTERRUPTOR DE TRANSFERENCIA AUTOMATICA
	TOMACORRIENTE 120V, 15A		ENCLOSE BREAKER
	PUNTO DE RED		PANEL DE DISTRIBUCION
	ABANICO DE TECHO DE 56"		PANEL DE AIRES ACONDICIONADOS
	CONTROL DE ABANICO		

LEYENDA	
	Muro existente
	Muro nuevo
	Muro densglass
	Vidrio Fijo


JUNTA CENTRAL ELECTORAL Dirección de Infraestructura Física SubDirección de Obras - Area de Ingeniería PROYECTO : INSTITUTO ESPECIALIZADO SUPERIOR EN FORMACION POLITICA ELECTORAL Y DEL ESTADO CIVIL			
DIRECCION DE INFRAESTRUCTURAS : ING. RAMÓN MUESES		TITULO : IESPEC	
SUB-DIRECTOR DE OBRAS: ING. MIGUEL SOSA		Planta de Canalización de DATA 2do nivel	
DISEÑO ARQUITECTONICO:			
ARQ. AIDOLINO RIVERA CODIA:38610		ESCALA: 1/4	FECHA: OCTUBRE/2023
		HOJA: 43	



LEYENDA

-  Muro existente
-  Muro nuevo
-  Muro densglass
-  Vidrio Fijo

<p align="center">JUNTA CENTRAL ELECTORAL Dirección de Infraestructura Física Subdirección de Obras - Área de Ingeniería PROYECTO - INSTITUTO ESPECIALIZADO SUPERIOR EN FORMACION POLITICA ELECTORAL Y DEL ESTADO CIVIL</p>		
DIRECCION DE INFRAESTRUCTURAS : ING. RAMÓN MUESES SUB-DIRECTOR DE OBRAS: ING. MIGUEL SOSA DISEÑO ARQUITECTONICO: ARQ. ADOLINO RIVERA CODIA: 58610	<p>TITULO :</p> <p align="center">IESPEC</p> <p align="center">Planta de Canalización de DATA 3er nivel</p> <p> ESCALA: 1/4 FECHA: OCTUBRE/2025 HOJA: 44 </p>	

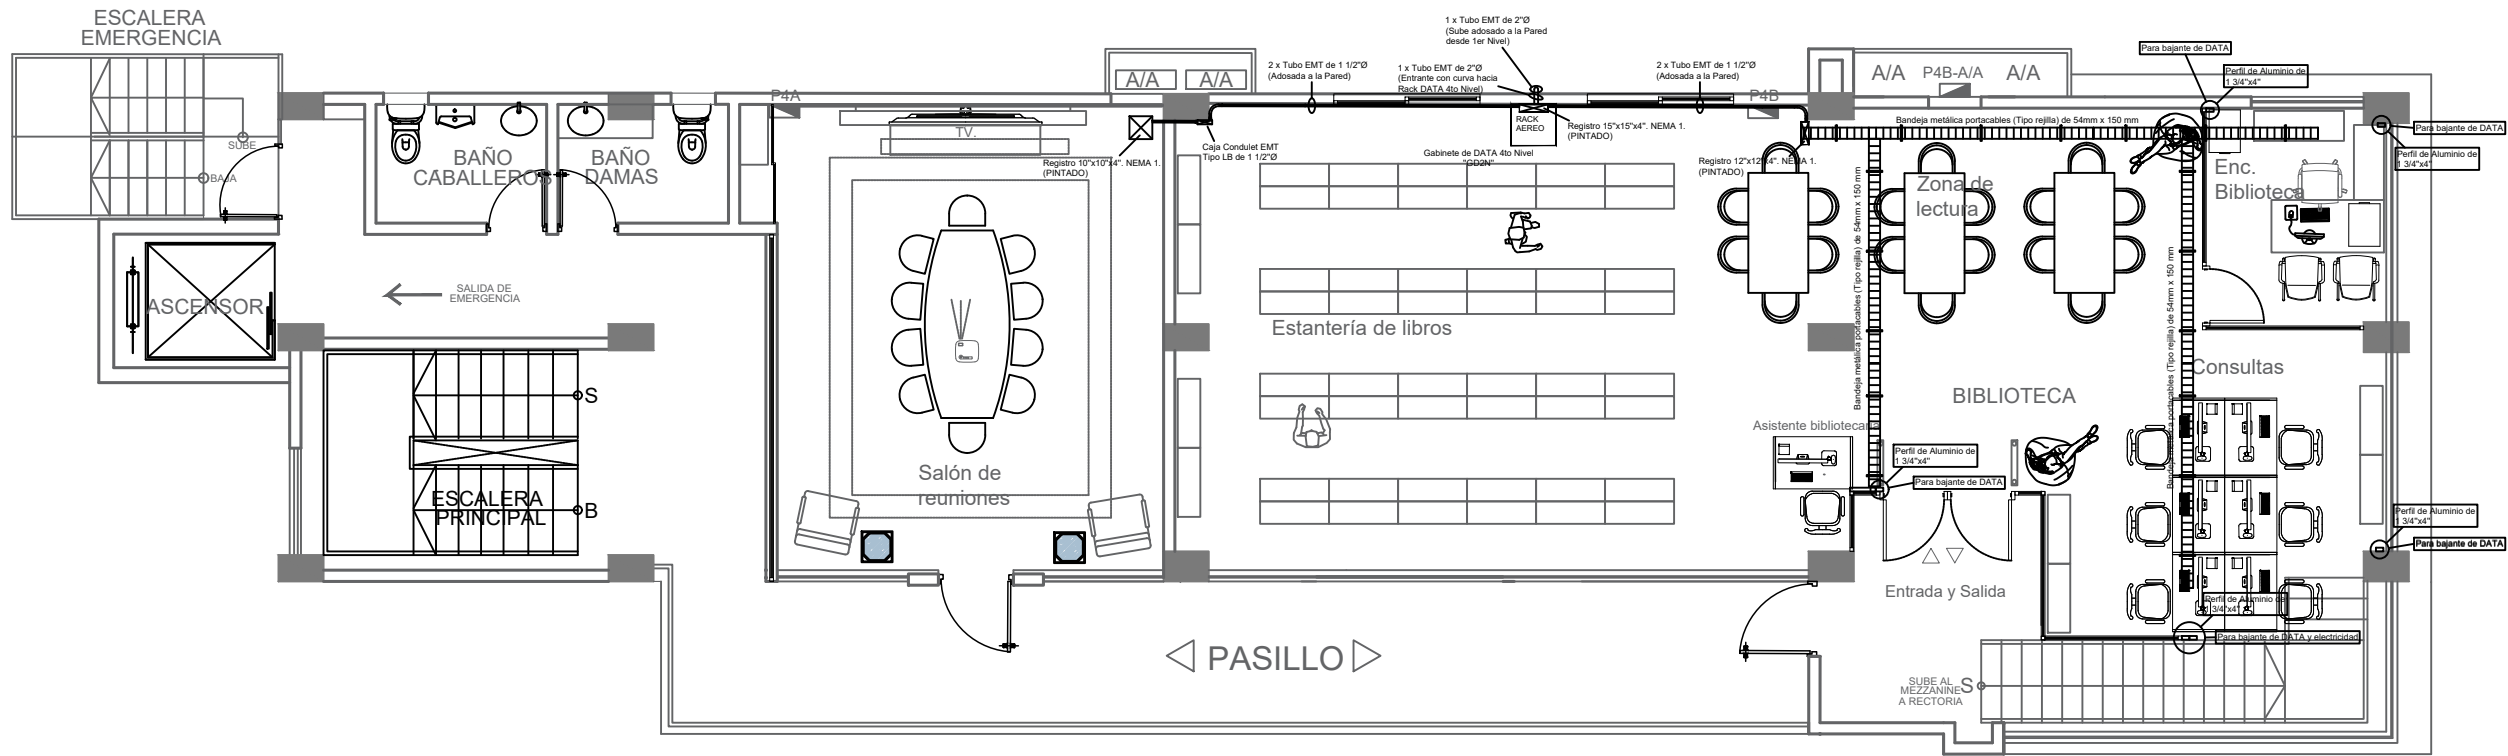

PLANTA CANALIZACION DE DATA 4to NIVEL
ESCALA: 1:75

LEYENDAS:

S.N.P.T. : Sobre Nivel de Piso Terminado.
S.M.: Sobre Meseta

TABLA DE SIMBOLOS ELECTRICOS			
SIMBOLO	DESCRIPCION	SIMBOLO	DESCRIPCION
	PANEL LED 2'X2', 40W PARA SUPERFICIE		LUMINARIA LED BASCULANTE (OJO DE BUEY), 5W, 120V, 6500K, EMPOTRABLE
	PANEL LED CIRCULAR, 8.5", 18W, 120V, 5000K, EMPOTRABLE		LUMINARIA LED LINEAL, NEGRA, 37W, 120V, 4000K, COLGANTES.
	PANEL LED CIRCULAR, 11.5", 24W, 120V, 5000K, EMPOTRABLE		LAMPARA LED DE EMERGENCIA DE 6W, 110V, CON AUTONOMIA DE 90 MIN
	INTERRUPTOR SENCILLO 120V, 15A		REGISTRO (METALICO, PLASTICO)
	INTERRUPTOR DOBLE 120V, 15A		BANDEJA METALICA PORTACABLES 54X150MM 3MTS
	INTERRUPTOR TRES VIAS 120V, 15A		INTERRUPTOR DE TRANSFERENCIA AUTOMATICA
	TOMACORRIENTE 120V, 15A		ENCLOSE BREAKER
	PUNTO DE RED		PANEL DE DISTRIBUCIÓN
	ABANICO DE TECHO DE 5P		PANEL DE AIRES ACONDICIONADOS
	CONTROL DE ABANICO		


LEYENDA	
	Muro existente
	Muro nuevo
	Muro densglass
	Vidrio Fijo

JUNTA CENTRAL ELECTORAL
Dirección de Infraestructura Física
SubDirección de Obras - Area de Ingeniería
PROYECTO: INSTITUTO ESPECIALIZADO SUPERIOR EN FORMACION POLITICA ELECTORAL Y DEL ESTADO CIVIL

DIRECCION DE INFRAESTRUCTURAS : ING. RAMÓN MUESES
SUB-DIRECTOR DE OBRAS: ING. MIGUEL SOSA
DISEÑO ARQUITECTONICO:
ARQ. AIDOLINO RIVERA CODIA:38610

TITULO :
IESPEC

Planta de Canalización de DATA 4to Nivel
ESCALA: 1/4 FECHA: OCTUBRE/2025 HOJA: 45

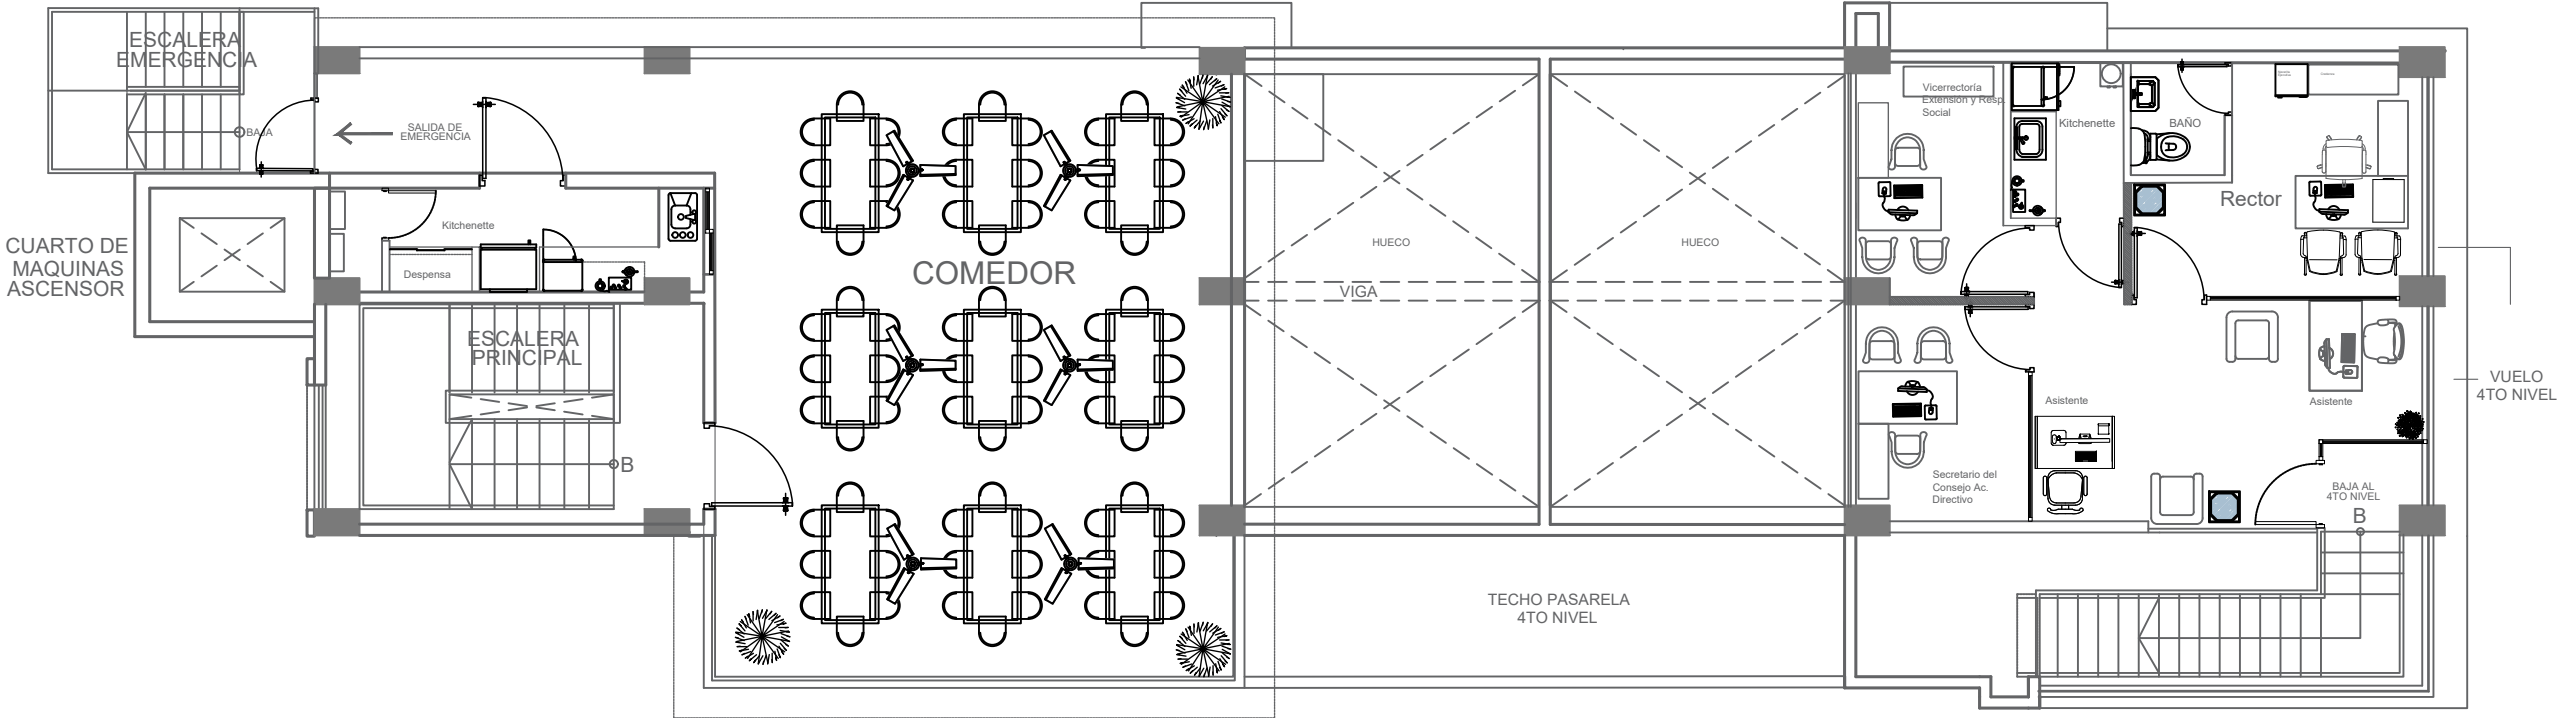

PLANTA ARQUITECTONICA 5to NIVEL

ESCALA: 1:75

LEYENDAS:

S.N.P.T. : Sobre Nivel de Piso Terminado.
S.M.: Sobre Meseta

TABLA DE SIMBOLOS ELECTRICOS			
SIMBOLO	DESCRIPCION	SIMBOLO	DESCRIPCION
	PANEL LED 2'X2', 40W PARA SUPERFICIE		LUMINARIA LED BASCULANTE (OJO DE BUEY), 5W, 120V, 6500K, EMPOTRABLE
	PANEL LED CIRCULAR, 8.5", 18W, 120V, 5000K, EMPOTRABLE		LUMINARIA LED LINEAL, NEGRA, 37W, 120V, 4000K, COLGANTES
	PANEL LED CIRCULAR, 11.5", 24W, 120V, 5000K, EMPOTRABLE		LAMPARA LED DE EMERGENCIA DE 6W, 110V, CON AUTONOMIA DE 90 MIN
	INTERRUPTOR SENCILLO 120V, 15A		REGISTRO (METALICO, PLASTICO)
	INTERRUPTOR DOBLE 120V, 15A		BANDEJA METALICA PORTACABLES 54X150MM 3MTS
	INTERRUPTOR TRES VIAS 120V, 15A		INTERRUPTOR DE TRANSFERENCIA AUTOMATICA
	TOMACORRIENTE 120V, 15A		ENCLOSE BREAKER
	PUNTO DE RED		PANEL DE DISTRIBUCION
	ABANICO DE TECHO DE 56"		PANEL DE AIRES ACONDICIONADOS
	CONTROL DE ABANICO		

LEYENDA


- Muro existente
- Muro nuevo
- Muro denglass
- Vidrio Fijo

JUNTA CENTRAL ELECTORAL
Dirección de Infraestructura Física
SubDirección de Obras - Área de Ingeniería
PROYECTO : INSTITUTO ESPECIALIZADO SUPERIOR EN FORMACION POLITICA ELECTORAL Y DEL ESTADO CIVIL

DIRECCION DE INFRAESTRUCTURAS : ING. RAMÓN MUESES
SUB-DIRECTOR DE OBRAS: ING. MIGUEL SOSA
DISEÑO ARQUITECTONICO:
ARQ. AIDOLINO RIVERA CODIA:38610

TITULO :
IESPEC
Planta Arquitectónica
5to Nivel

ESCALA: 1/4
FECHA: OCTUBRE/2025
HOJA: 46

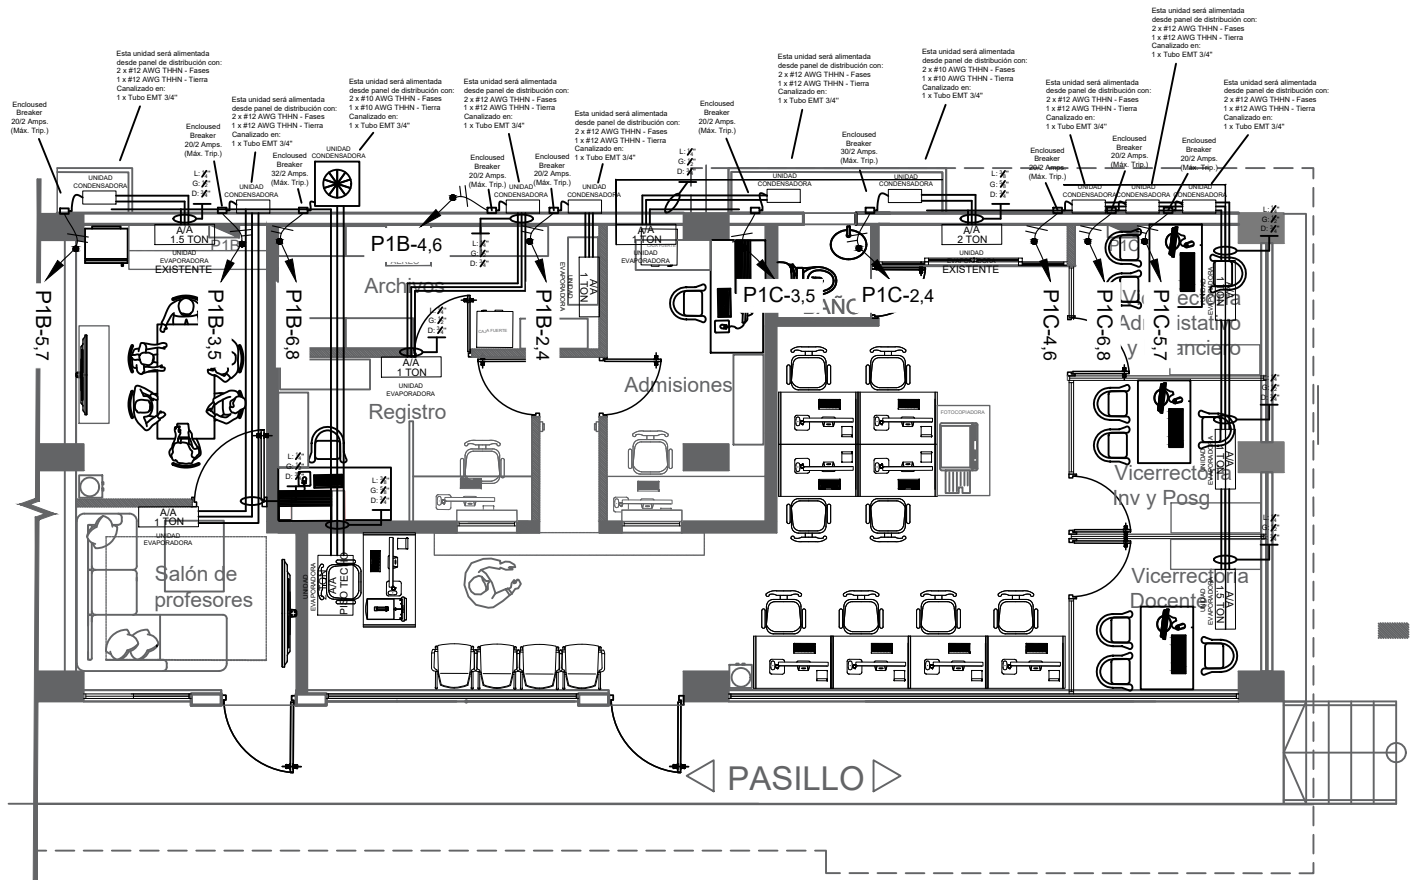


PLANTA DE CLIMATIZACION 1er NIVEL

ESCALA: 1:75

LEYENDA	
	Muro existente
	Muro nuevo
	Muro densglass
	Vidrio Fijo

JUNTA CENTRAL ELECTORAL			
Comisión de Infraestructura Técnica			
PROYECTO: INSTITUTO ESPECIALIZADO SUPERIOR EN FORMACION POLITICA ELECTORAL Y DEL ESTADO CIVIL			
DIRECCION DE INFRAESTRUCTURAS : ING. RAMÓN MUESES		TITULO :	
SUB-DIRECTOR DE OBRAS: ING. MIGUEL SOSA		IESPEC	
DISEÑO ARQUITECTONICO:		Planta de Climatización 1er nivel	
ARQ. AIDOLINO RIVERA CODIA:38610		ESCALA: 1/4	FECHA: OCTUBRE/2025
			Hoja: 47

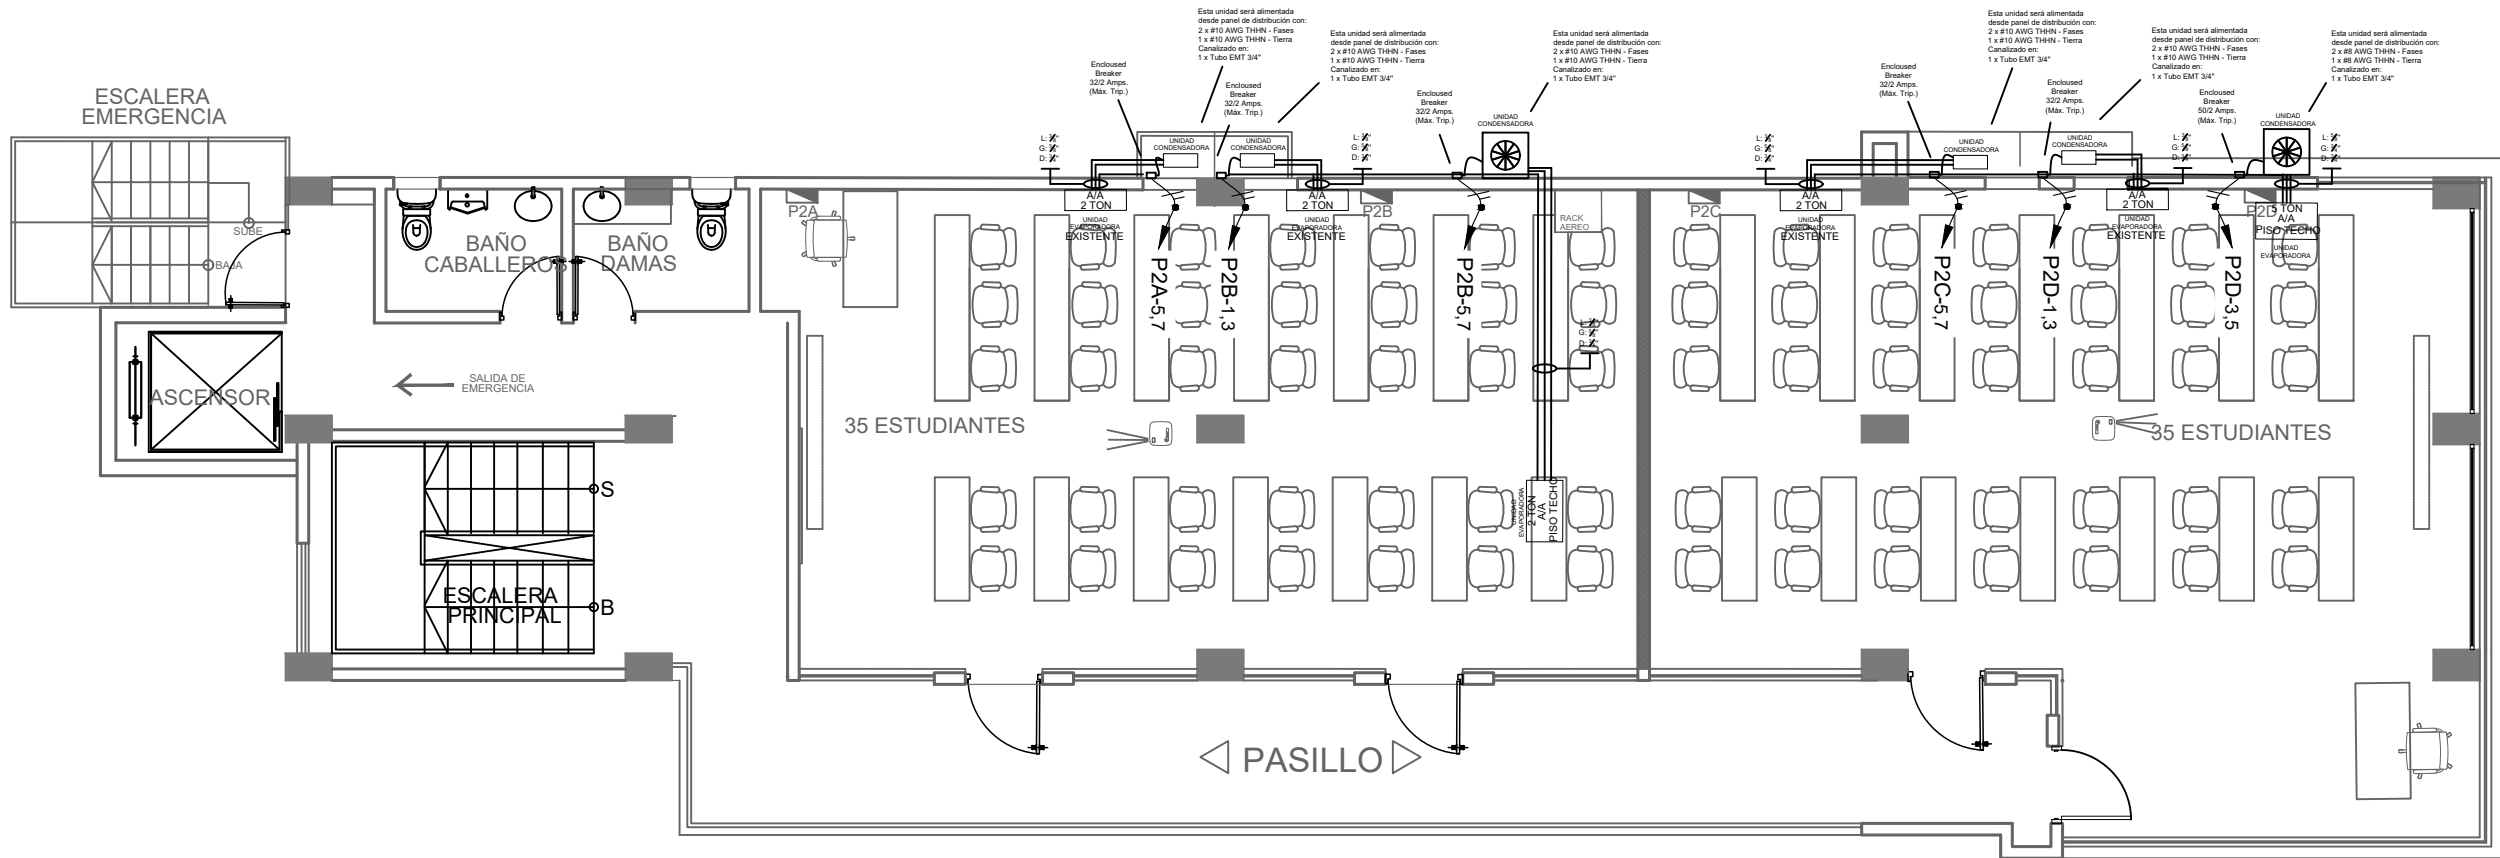

PLANTA DE CLIMATIZACION 2do NIVEL

ESCALA: 1:75

LEYENDA

Muro existente

Muro nuevo

Muro densglass

Vidrio Fijo

JUNTA CENTRAL ELECTORAL

Dirección de Infraestructura Física

SubDirección de Obras - Area de Ingeniería

PROYECTO: INSTITUTO ESPECIALIZADO SUPERIOR EN FORMACION POLITICA ELECTORAL Y DEL ESTADO CIVIL

DIRECCION DE INFRAESTRUCTURAS : ING. RAMÓN MUESES

SUB-DIRECTOR DE OBRAS: ING. MIGUEL SOSA

DISENO ARQUITECTONICO:

ARQ. AIDOLINO RIVERA CODIA:38610

TITULO :


IESPEC

Planta de Climatiz

2do Nivel

ESCALA: 1/4


FECHA: OCTUBRE/2025

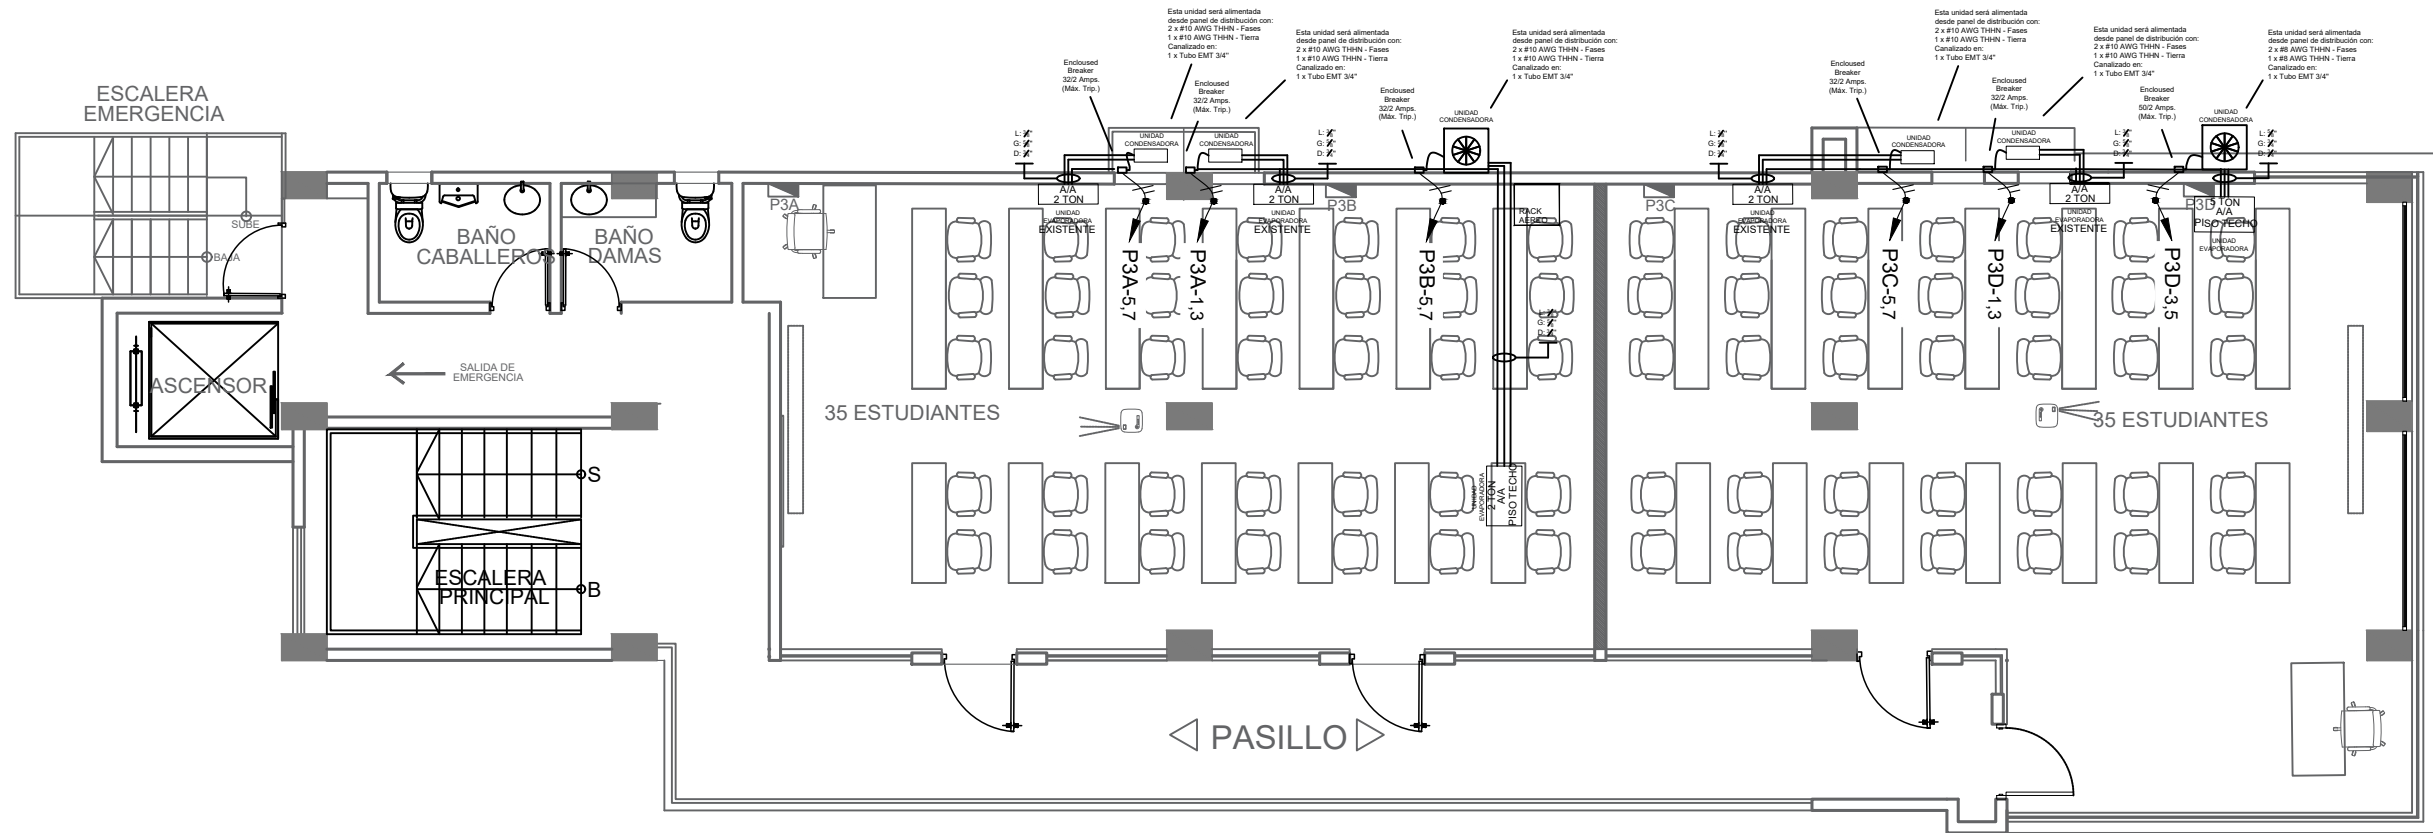

PLANTA DE CLIMATIZACION 3er NIVEL
ESCALA: 1:75

LEYENDA	
	Muro existente
	Muro nuevo
	Muro densglass
	Vidrio Fijo


JUNTA CENTRAL ELECTORAL			
Dirección de Infraestructura Física			
SubDirección de Obras - Área de Ingeniería			
PROYECTO: INSTITUTO ESPECIALIZADO SUPERIOR EN FORMACIÓN POLÍTICA ELECTORAL Y DEL ESTADO CIVIL			
DIRECCION DE INFRAESTRUCTURAS : ING. RAMÓN MUESES		TÍTULO :	
SUB-DIRECTOR DE OBRAS: ING. MIGUEL SOSA		IESPEC	
DISEÑO ARQUITECTÓNICO:		Planta de Climatización 3er nivel	
ARQ. AIDOLINO RIVERA CODIA:38610		ESCALA: 1/4	FECHA: OCTUBRE/2025
			Hoja: 49

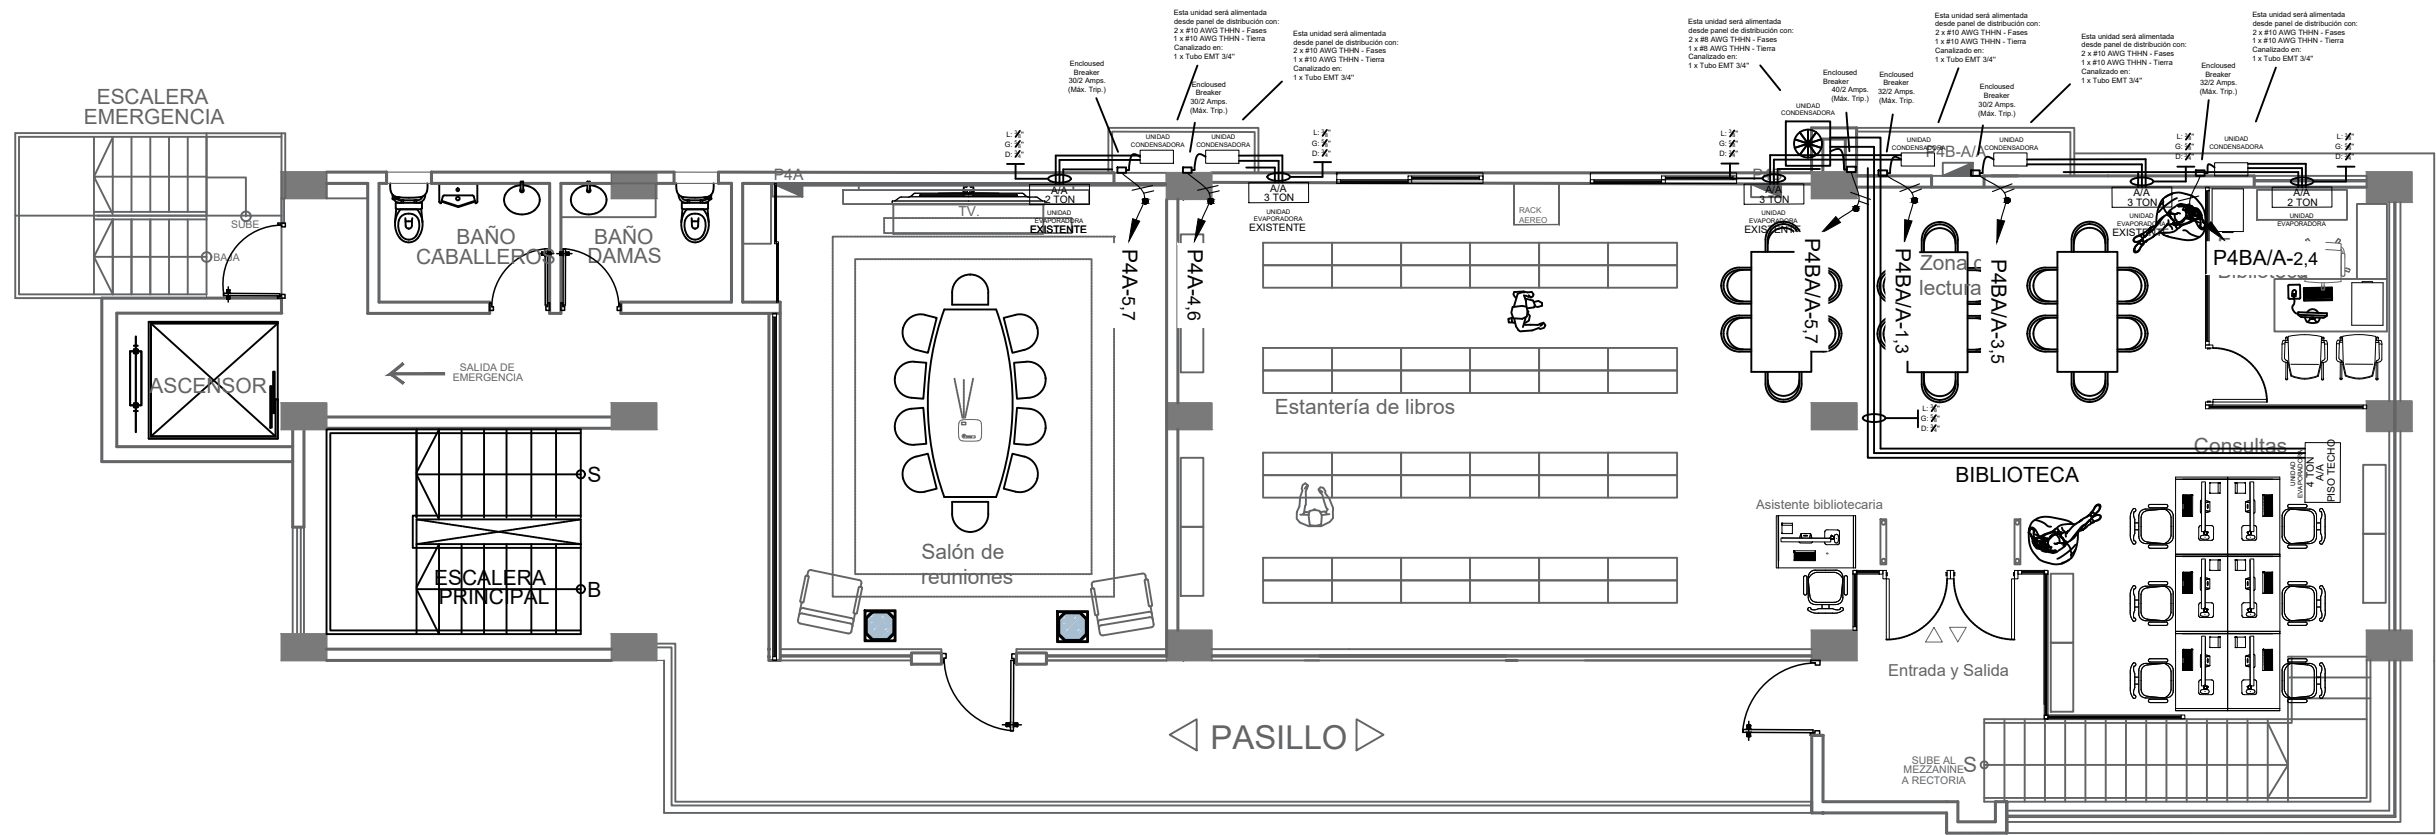

PLANTA DE CLIMATIZACION 4to NIVEL
ESCALA: 1:75

LEYENDA	
	Muro existente
	Muro nuevo
	Muro denglass
	Vidrio Fijo

JUNTA CENTRAL ELECTORAL			
Dirección de Infraestructura Física			
SubDirección de Obras - Area de Ingeniería			
PROYECTO: INSTITUTO ESPECIALIZADO SUPERIOR EN FORMACION POLITICA ELECTORAL Y DEL ESTADO CIVIL			
DIRECCION DE INFRAESTRUCTURAS : ING. RAMÓN MUESES		TITULO :	
SUB-DIRECTOR DE OBRAS: ING. MIGUEL SOSA		IESPEC	
DISEÑO ARQUITECTONICO:		Planta de Climatización 4to Nivel	
ARQ. AIDOLINO RIVERA CODIA:38610		ESCALA: 1/4	FECHA: OCTUBRE/2025
			Hoja: 50

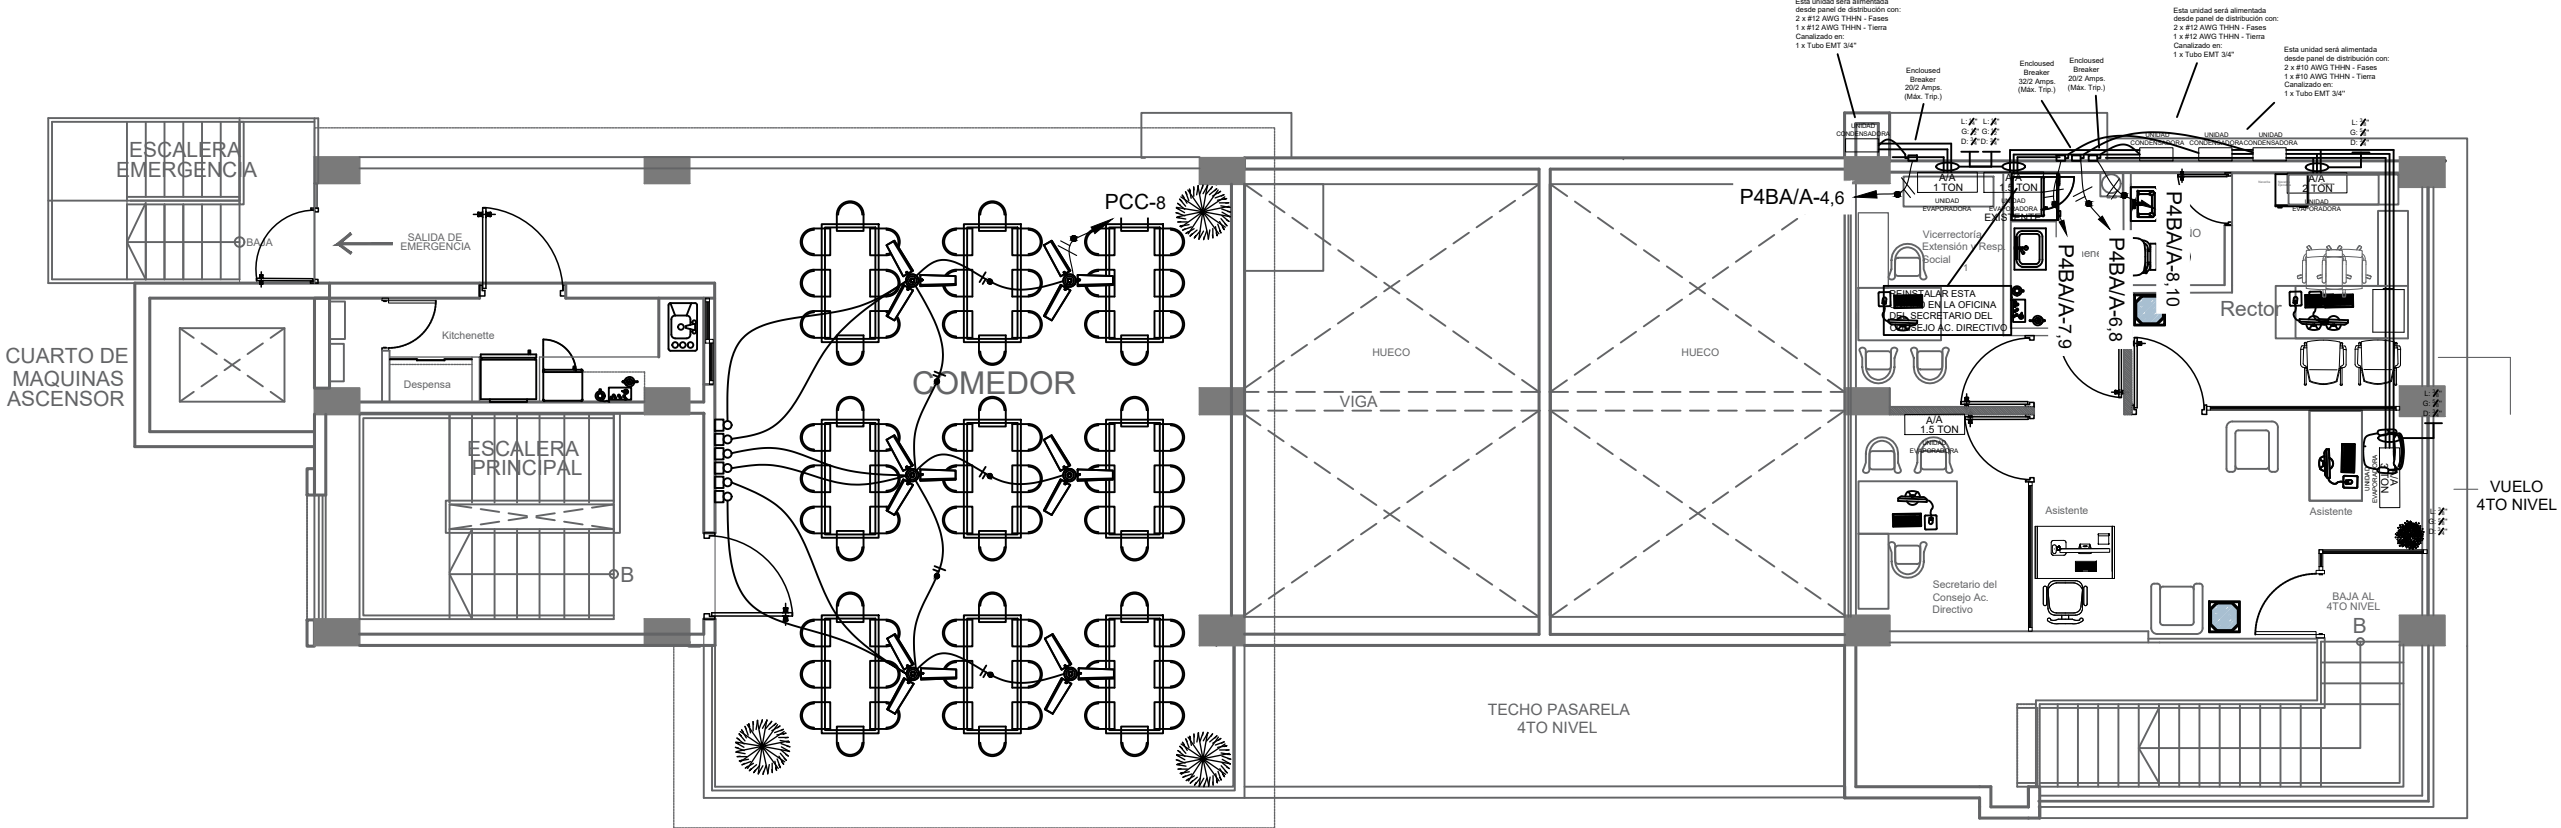

PLANTA DE CLIMATIZACION 5to NIVEL
ESCALA: 1:75

LEYENDAS:

S.N.P.T. : Sobre Nivel de Piso Terminado.
S.M.: Sobre Meseta

TABLA DE SIMBOLOS ELECTRICOS			
SIMBOLO	DESCRIPCION	SIMBOLO	DESCRIPCION
	PANEL LED 2'X2', 40W PARA SUPERFICIE		LUMINARIA LED BASCULANTE (OJO DE BUEY), 5W, 120V, 6500K, EMPOTRABLE
	PANEL LED CIRCULAR, 6.5", 18W, 120V, 5000K, EMPOTRABLE		LUMINARIA LED LINEAL, NEGRA, 37W, 120V, 4000K, COLGANTES
	PANEL LED CIRCULAR, 11.5", 24W, 120V, 5000K, EMPOTRABLE		LAMPARA LED DE EMERGENCIA DE 6W, 110v, CON AUTONOMIA DE 90 MIN
	INTERRUPTOR SENCILLO 120V, 15A		REGISTRO (METALICO, PLASTICO)
	INTERRUPTOR DOBLE 120V, 15A		BANDEJA METALICA PORTACABLES 54X150MM 3MTS
	INTERRUPTOR TRES VIAS 120V, 15A		INTERRUPTOR DE TRANSFERENCIA AUTOMATICA
	TOMACORRIENTE 120V, 15A		ENCLOSE BREAKER
	PUNTO DE RED		PANEL DE DISTRIBUCION
	ABANICO DE TECHO DE 56"		PANEL DE AIRES ACONDICIONADOS
	CONTROL DE ABANICO		

LEYENDA

- Muro existente
- Muro nuevo
- Muro denglass
- Vidrio Fijo

JUNTA CENTRAL ELECTORAL
Dirección de Infraestructura Física
SubDirección de Obras - Area de Ingeniería
PROYECTO : INSTITUTO ESPECIALIZADO SUPERIOR EN FORMACION POLITICA ELECTORAL Y DEL ESTADO CIVIL

DIRECCION DE INFRAESTRUCTURAS : ING. RAMÓN MUESES

SUB-DIRECTOR DE OBRAS: ING. MIGUEL SOSA

DISEÑO ARQUITECTONICO:

TITULO :

IESPEC


Planta de Climatización 5to Nivel

ARQ. AIDOLINO RIVERA CODIA:38610

ESCALA: 1/4

FECHA: OCTUBRE/2025

Hoja: 51

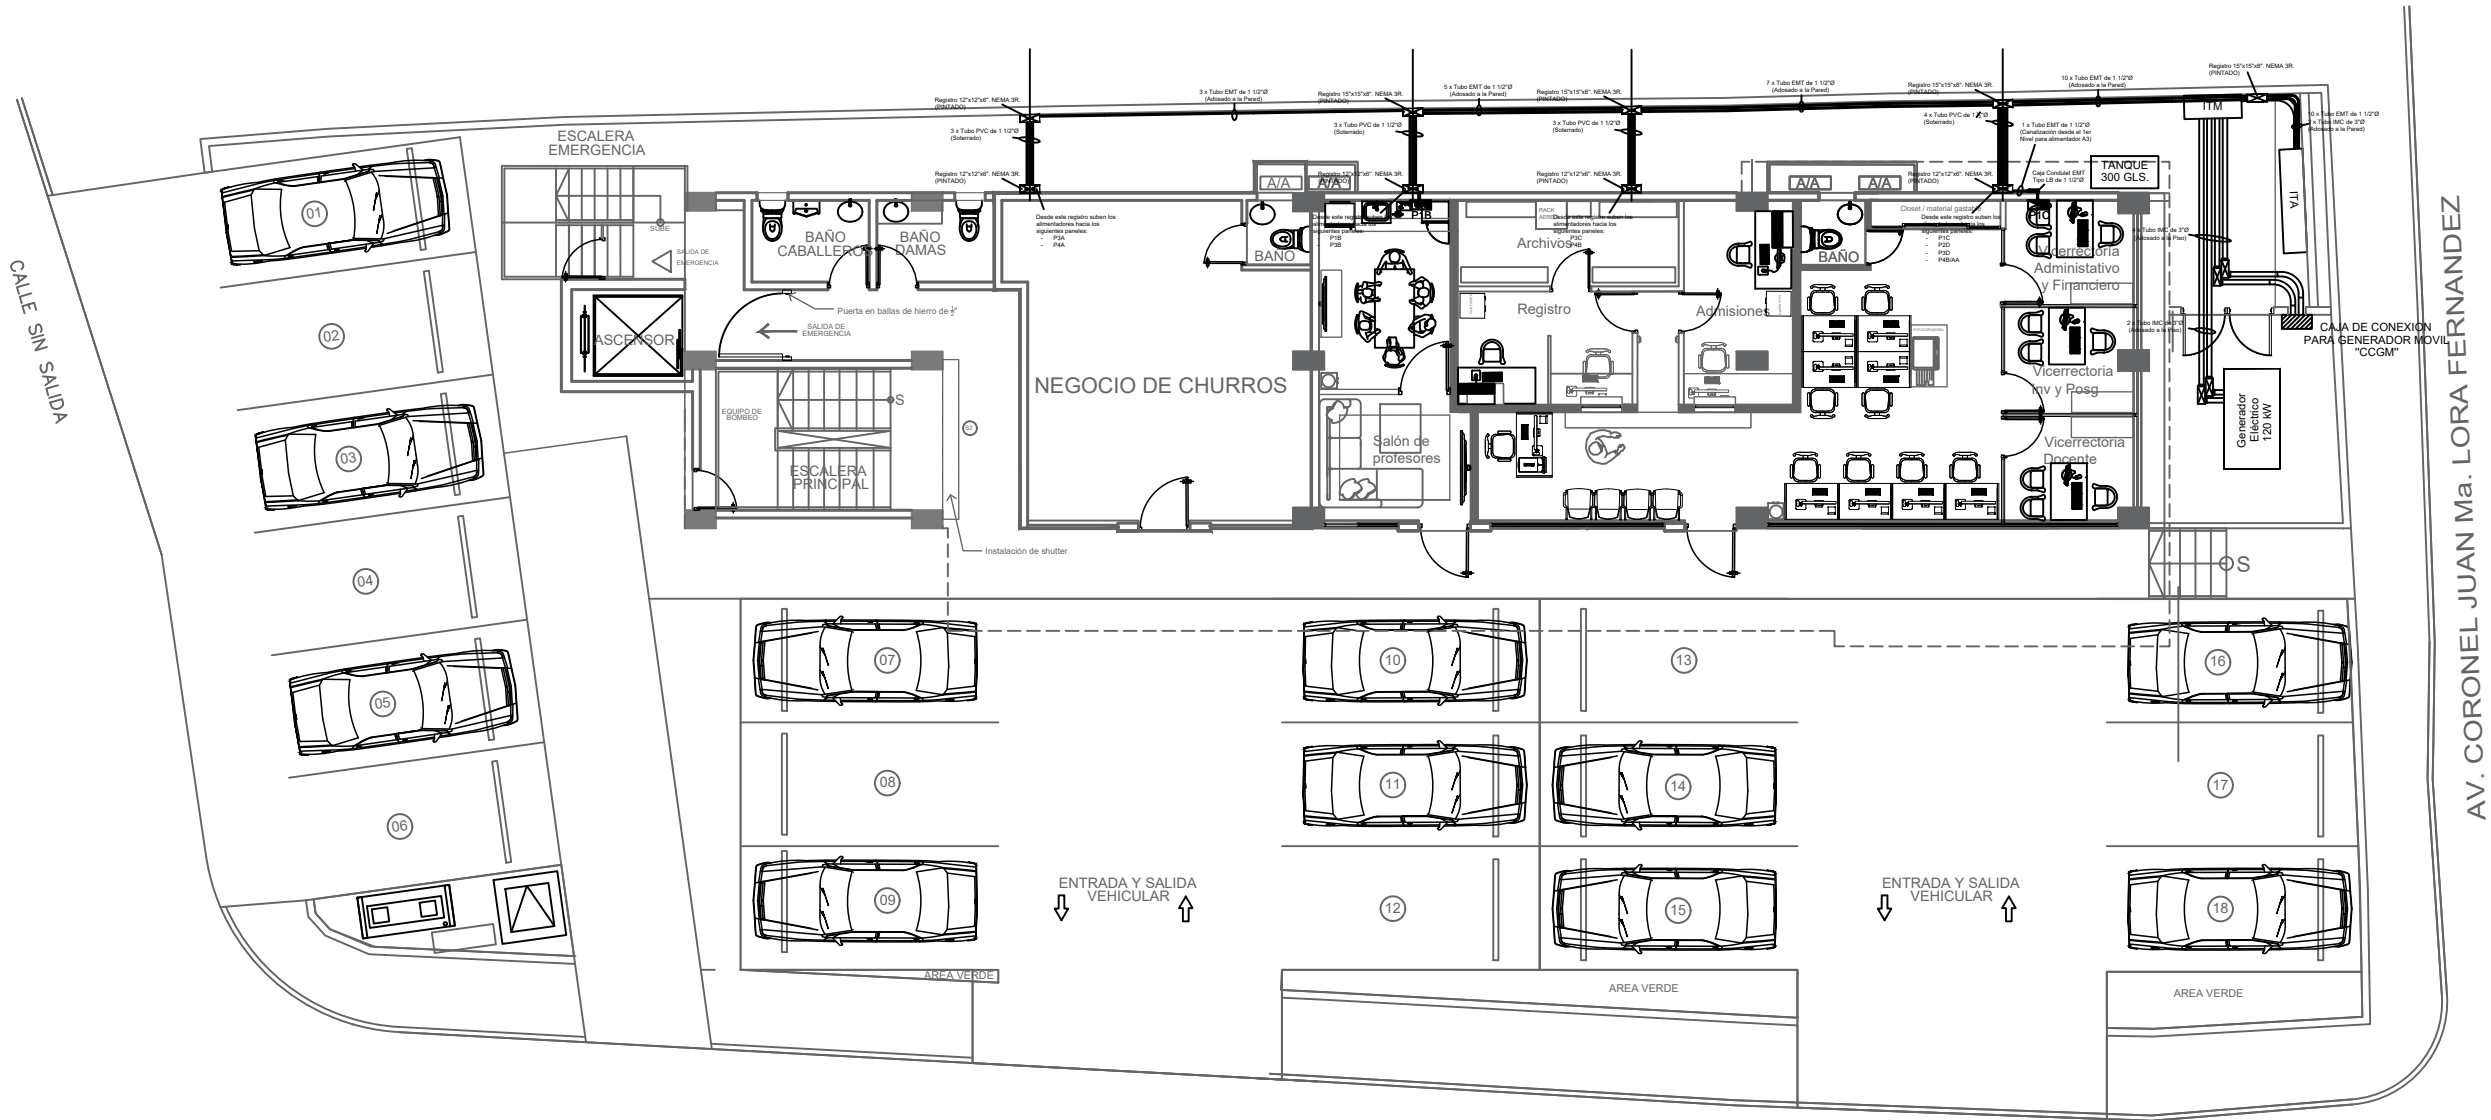

PLANTA ACOMETIDA DE COMUNICACION 1ER NIVEL
ESCALA: 1:75

2
A05

CALLE SAN JOSE

AV. CORONEL JUAN Ma. LORA FERNANDEZ

LEYENDAS:
S.N.P.T. : Sobre Nivel de Piso Terminado.
S.M.: Sobre Meseta

TABLA DE SIMBOLOS ELECTRICOS	
	LUMINARIA LED BISCALANTE (CUBO DE BUEY, 5W, 120V, 8000K, EMPOTRABLE)
	LUMINARIA LED LINEAL (NEGRO, 37W, 120V, 4000K, SOLGANTES)
	LAMPARA LED DE EMERGENCIA DE 9W, 110V, CON AUTONOMIA DE 90 MIN
	REGISTRO (METALICO, PLASTICO)
	BANDEJA METALICA PORTACABLES 6X10X8MM 300T
	INTERRUPTOR DE TRANSFERENCIA AUTOMATICA
	ENCLOSURE BREAKER
	PANEL DE DISTRIBUCION
	PANEL DE AERES ACONDICIONADOS

JUNTA CENTRAL ELECTORAL

Dirección de Infraestructura Física

SubDirección de Obras - Area de Ingeniería

PROYECTO: INSTITUTO ESPECIAL UAZO SUPERIOR EN FORMACIÓN POLITICA ELECTORAL Y DEL ESTADO CIVIL

DIRECCION DE INFRAESTRUCTURAS : ING. RAMÓN MUESES

SUB-DIRECTOR DE OBRAS: ING. MIGUEL SOSA

DISEÑO ARQUITECTONICO:

WUOL 1

IESPEC


PLANTA DE CANALIZACION DE ALIMENTACION DE POTENCIA 1ER NIVEL

ARQ. ADOLINO RIVERA CODUA:38610

ESCALA: N/A

FECHA: OCTUBRE/2025

HOJA 52

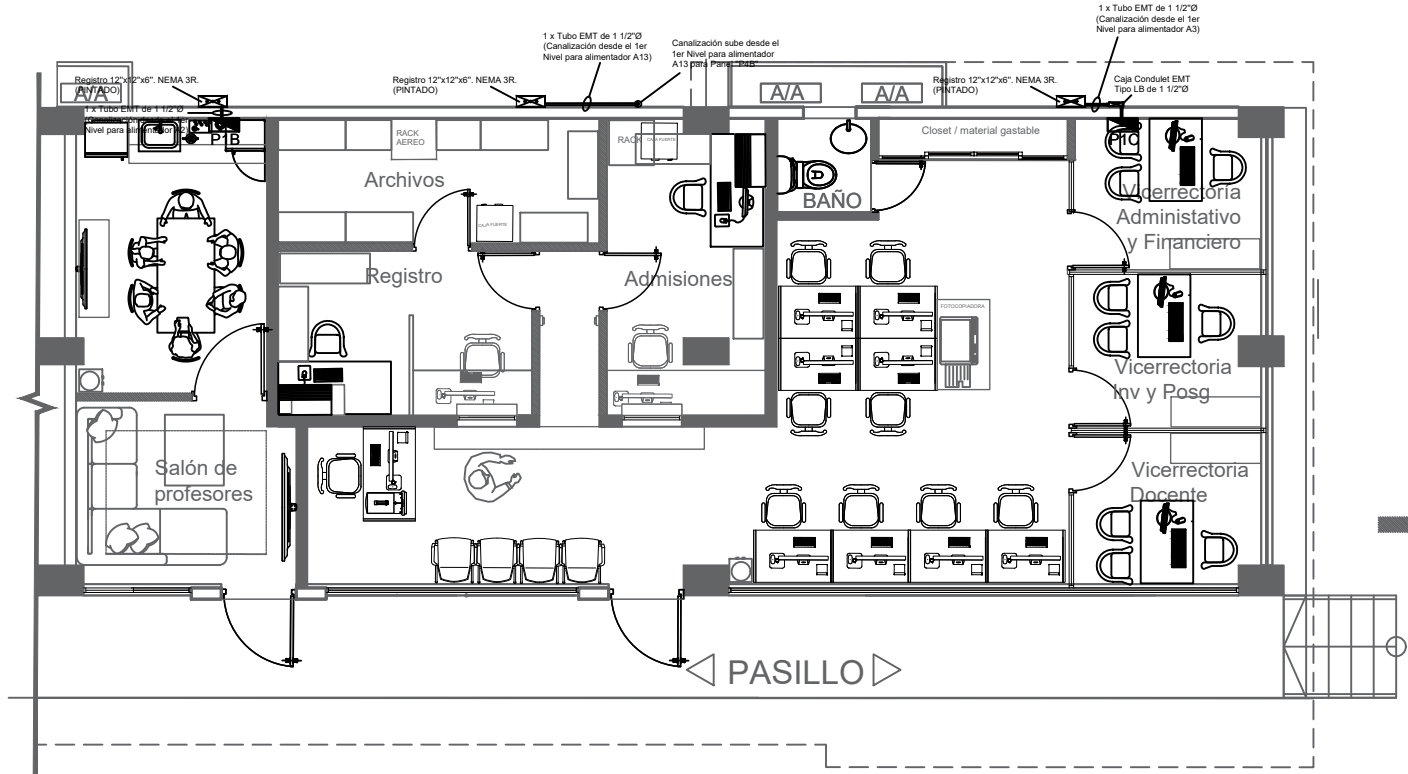

PLANTA CANALIZACION DE DATA 1er NIVEL

ESCALA: 1:75

LEYENDAS:


S.N.P.T. : Sobre Nivel de Piso Terminado.
S.M.: Sobre Meseta

TABLA DE SIMBOLOS ELECTRICOS			
SIMBOLO	DESCRIPCION	SIMBOLO	DESCRIPCION
	PANEL LED 2'X2', 40W PARA SUPERFICIE		LUMINARIA LED BASCULANTE (OJO DE BUEY), 5W, 120V, 6500K, EMPOTRABLE
	PANEL LED CIRCULAR, 8.5", 18W, 120V, 5000K, EMPOTRABLE		LUMINARIA LED LINEAL, NEGRA, 37W, 120V, 4000K, COLGANTES.
	PANEL LED CIRCULAR, 11.5", 24W, 120V, 5000K, EMPOTRABLE		LAMPARA LED DE EMERGENCIA DE 6W, 110V, CON AUTONOMIA DE 90 MIN
	INTERRUPTOR SENCILLO 120V, 15A		REGISTRO (METALICO, PLASTICO)
	INTERRUPTOR DOBLE 120V, 15A		BANDEJA METALICA PORTACABLES 54X150MM 3MTS
	INTERRUPTOR TRES VIAS 120V, 15A		INTERRUPTOR DE TRANSFERENCIA AUTOMATICA
	TOMACORRIENTE 120V, 15A		ENCLOSE BREAKER
	PUNTO DE RED		PANEL DE DISTRIBUCIÓN
	ABANICO DE TECHO DE 56"		PANEL DE AIRES ACONDICIONADOS
	CONTROL DE ABANICO		

LEYENDA

- Muro existente
- Muro nuevo
- Muro densglass
- Vidrio Fijo

JUNTA CENTRAL ELECTORAL			
Dirección de Infraestructura Física			
SubDirección de Obras - Área de Ingeniería			
PROYECTO : INSTITUTO ESPECIALIZADO SUPERIOR EN FORMACION POLITICA ELECTORAL Y DEL ESTADO CIVIL			
DIRECCION DE INFRAESTRUCTURAS : ING. RAMÓN MUESES		TITULO :	
SUB-DIRECTOR DE OBRAS: ING. MIGUEL SOSA		IESPEC	
DISEÑO ARQUITECTONICO:		Planta de Canalización de DATA 1er nivel	
ARQ. AIDOLINO RIVERA CODIA:38610		ESCALA: 1/4	FECHA: OCTUBRE/2025
			HOJA: 53

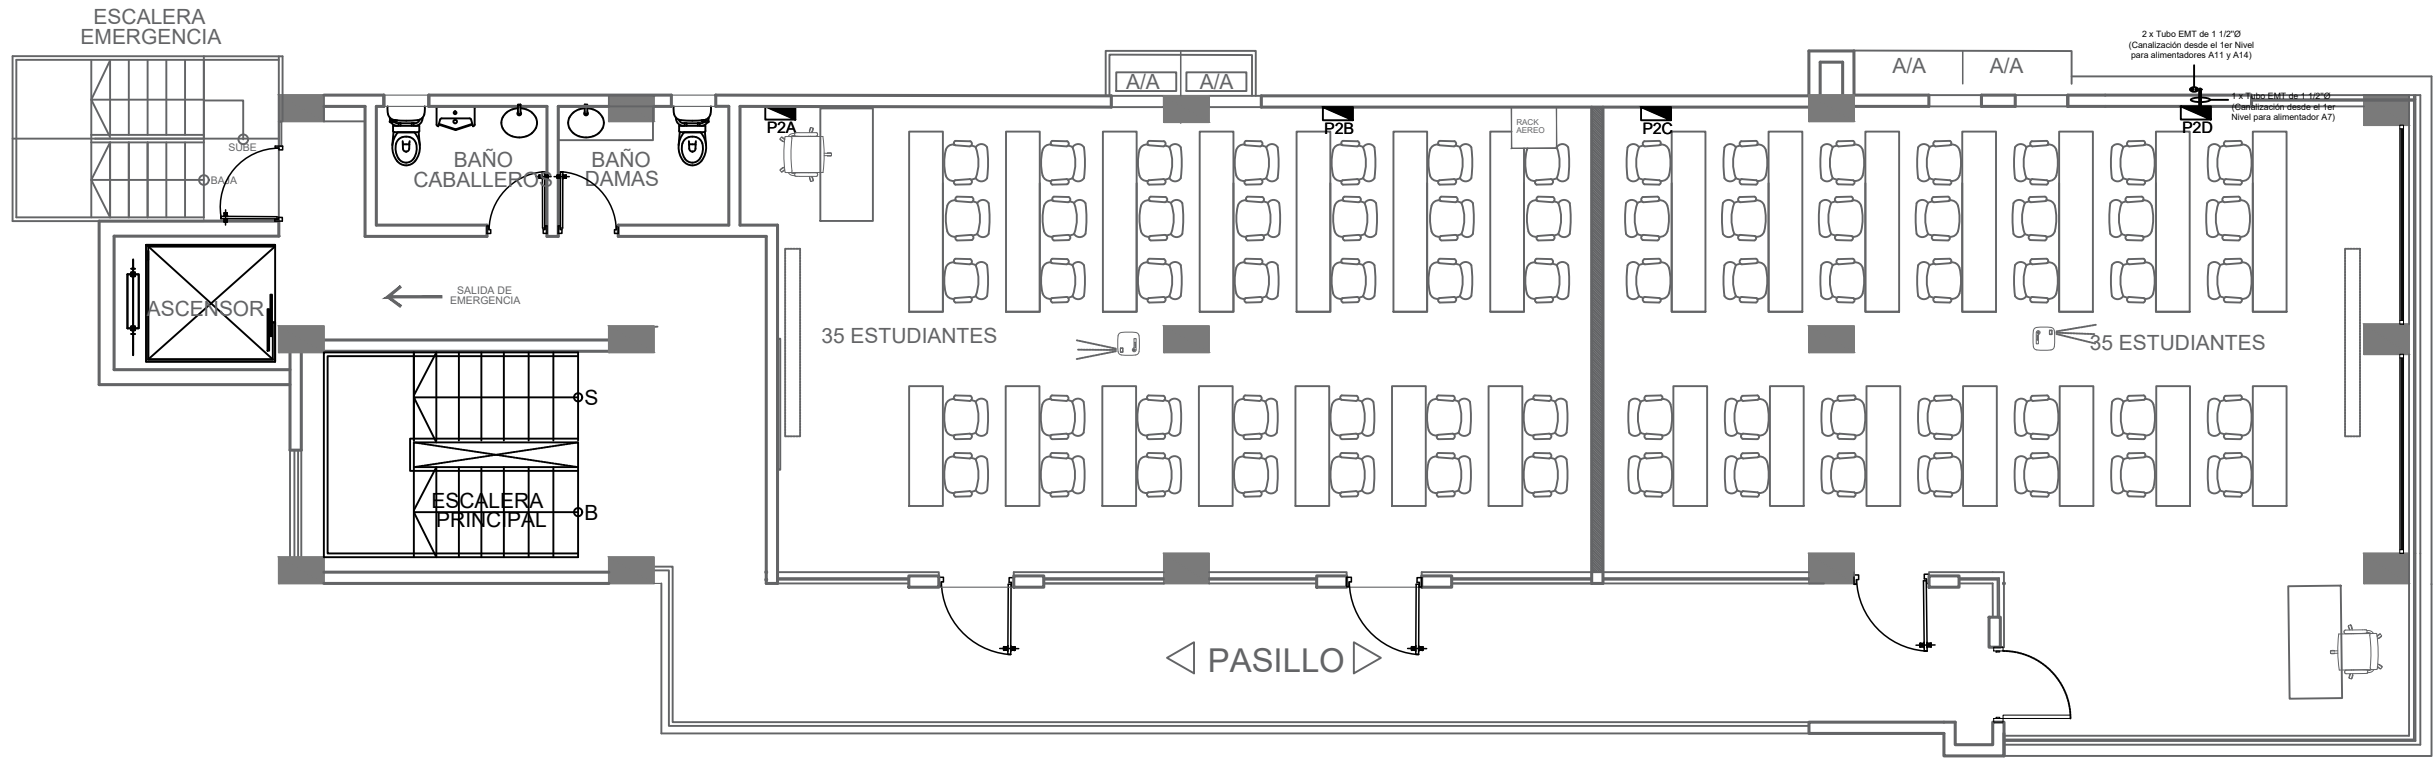

PLANTA CANALIZACION DE DATA 2do NIVEL

ESCALA: 1:75

LEYENDAS:

S.N.P.T. : Sobre Nivel de Piso Terminado.
S.M.: Sobre Meseta

TABLA DE SIMBOLOS ELECTRICOS			
SIMBOLO	DESCRIPCION	SIMBOLO	DESCRIPCION
	PANEL LED 2'X2', 40W PARA SUPERFICIE		LUMINARIA LED BASCULANTE (OJO DE BUEY), 5W, 120V, 6500K, EMPOTRABLE
	PANEL LED CIRCULAR, 8.5", 18W, 120V, 5000K, EMPOTRABLE		LUMINARIA LED LINEAL, NEGRA, 37W, 120V, 4000K, COLGANTES.
	PANEL LED CIRCULAR, 11.5", 24W, 120V, 5000K, EMPOTRABLE		LAMPARA LED DE EMERGENCIA DE 6W, 110V, CON AUTONOMIA DE 90 MIN
	INTERRUPTOR SENCILLO 120V, 15A		REGISTRO (METALICO, PLASTICO)
	INTERRUPTOR DOBLE 120V, 15A		BANDEJA METALICA PORTACABLES 54X150MM 3MTS
	INTERRUPTOR TRES VIAS 120V, 15A		INTERRUPTOR DE TRANSFERENCIA AUTOMATICA
	TOMACORRIENTE 120V, 15A		ENCLOSE BREAKER
	PUNTO DE RED		PANEL DE DISTRIBUCIÓN
	ABANICO DE TECHO DE 56"		PANEL DE AIRES ACONDICIONADOS
	CONTROL DE ABANICO		

LEYENDA

- Muro existente
- Muro nuevo
- Muro densglass
- Vidrio Fijo

JUNTA CENTRAL ELECTORAL
Dirección de Infraestructura Física
SubDirección de Obras - Área de Ingeniería
PROYECTO : INSTITUTO ESPECIALIZADO SUPERIOR EN FORMACION POLITICA ELECTORAL Y DEL ESTADO CIVIL

DIRECCION DE INFRAESTRUCTURAS : ING. RAMÓN MUESES

SUB-DIRECTOR DE OBRAS: ING. MIGUEL SOSA

DISEÑO ARQUITECTONICO:

ARQ. AIDOLINO RIVERA

CODIA:38610

TITULO :


IESPEC

Planta de Canalización de DATA 2do nivel

ESCALA: 1/4

FECHA: ABRIL/2025

HOJA: 54

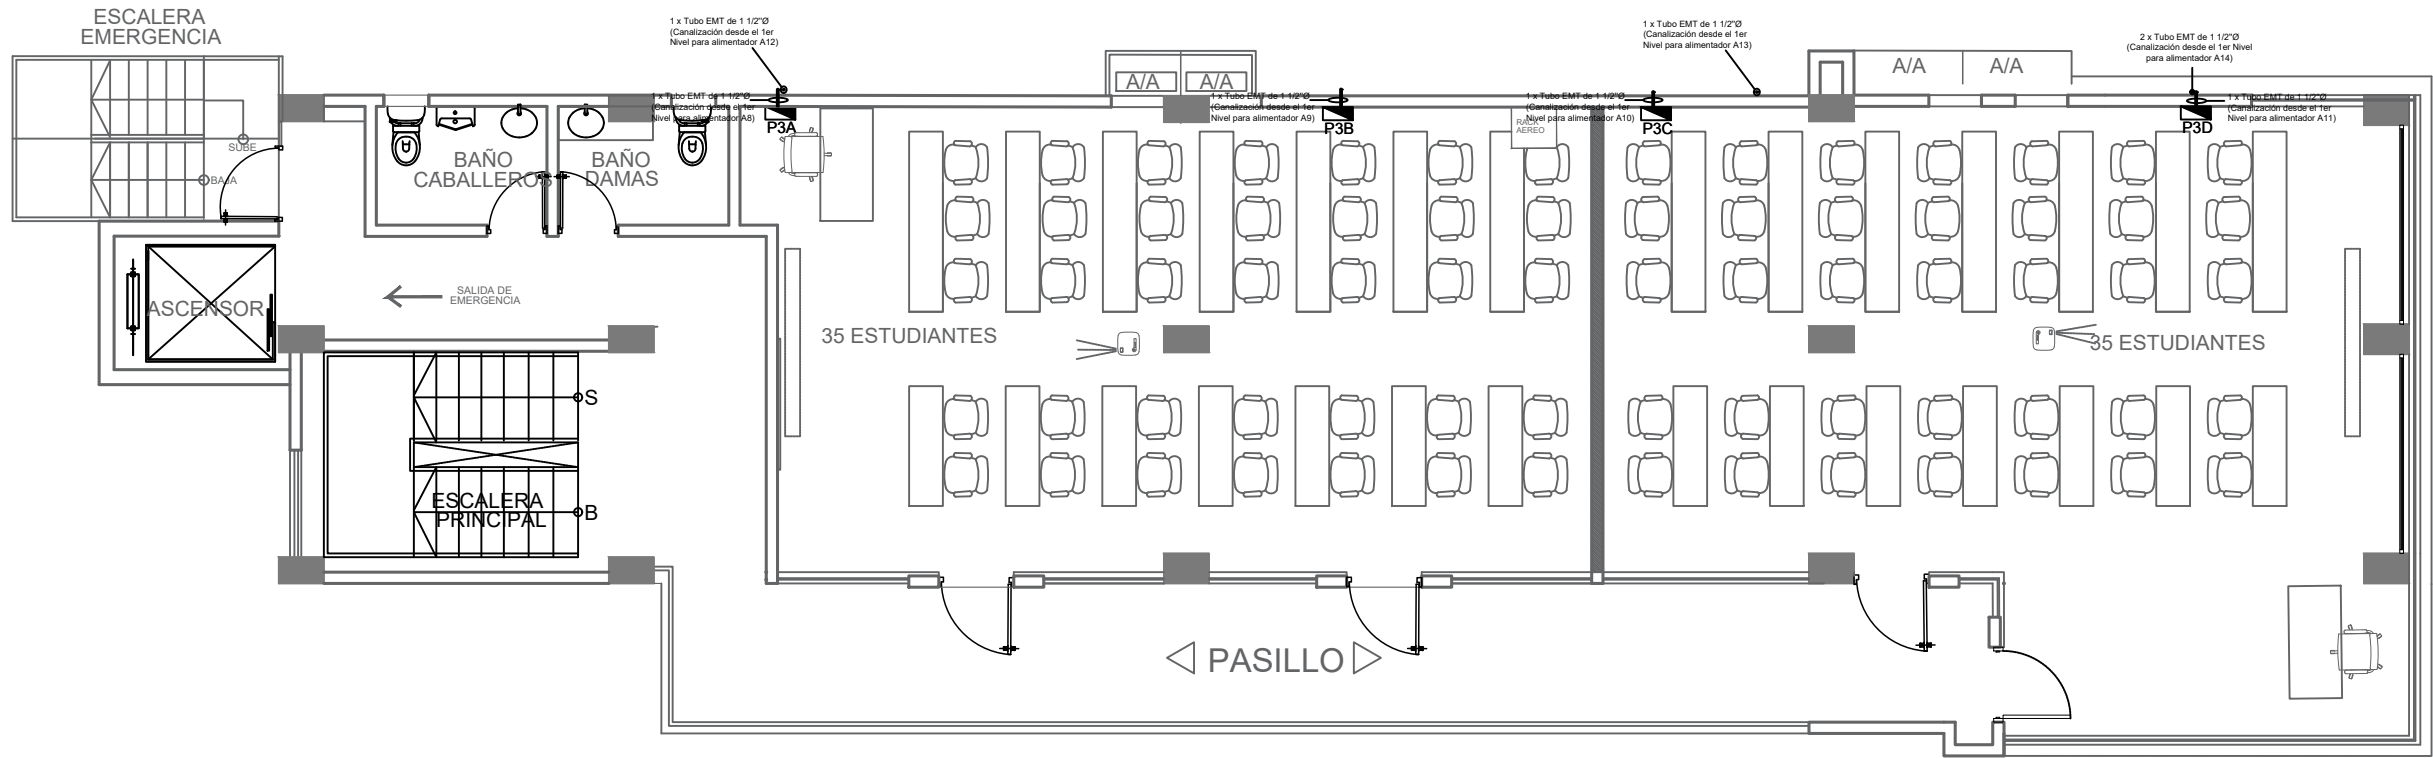

PLANTA CANALIZACION DE DATA 3er NIVEL

ESCALA: 1:75

LEYENDAS:


S.N.P.T. : Sobre Nivel de Piso Terminado.
S.M.: Sobre Meseta

TABLA DE SIMBOLOS ELECTRICOS			
SIMBOLO	DESCRIPCION	SIMBOLO	DESCRIPCION
	PANEL LED 2'X2', 40W PARA SUPERFICIE		LUMINARIA LED BASCULANTE (OJO DE BUEY), 5W, 120V, 6500K, EMPOTRABLE
	PANEL LED CIRCULAR, 8.5", 18W, 120V, 5000K, EMPOTRABLE		LUMINARIA LED LINEAL, NEGRA, 37W, 120V, 4000K, COLGANTES
	PANEL LED CIRCULAR, 11.5", 24W, 120V, 5000K, EMPOTRABLE		LAMPARA LED DE EMERGENCIA DE 6W, 110V, CON AUTONOMIA DE 90 MIN
	INTERRUPTOR SENCILLO 120V, 15A		REGISTRO (METALICO, PLASTICO)
	INTERRUPTOR DOBLE 120V, 15A		BANDEJA METALICA PORTACABLES 54X150MM 3MTS
	INTERRUPTOR TRES VIAS 120V, 15A		INTERRUPTOR DE TRANSFERENCIA AUTOMATICA
	TOMACORRIENTE 120V, 15A		ENCLOSE BREAKER
	PUNTO DE RED		PANEL DE DISTRIBUCION
	ABANICO DE TECHO DE 56"		PANEL DE AIRES ACONDICIONADOS
	CONTROL DE ABANICO		

LEYENDA

- Muro existente
- Muro nuevo
- Muro denglass
- Vidrio Fijo

JUNTA CENTRAL ELECTORAL Dirección de Infraestructura Física SubDirección de Obras - Area de Ingeniería PROYECTO: INSTITUTO ESPECIALIZADO SUPERIOR EN FORMACION POLITICA ELECTORAL Y DEL ESTADO CIVIL			
DIRECCION DE INFRAESTRUCTURAS : ING. RAMÓN MUESES		TITULO :	
SUB-DIRECTOR DE OBRAS: ING. MIGUEL SOSA		IESPEC	
DISEÑO ARQUITECTONICO:		Planta de Canalización de DATA 2do nivel	
ARQ. AIDOLINO RIVERA CODIA:38610		ESCALA: 1/4	FECHA: OCTUBRE/2025
		HOJA: 55	

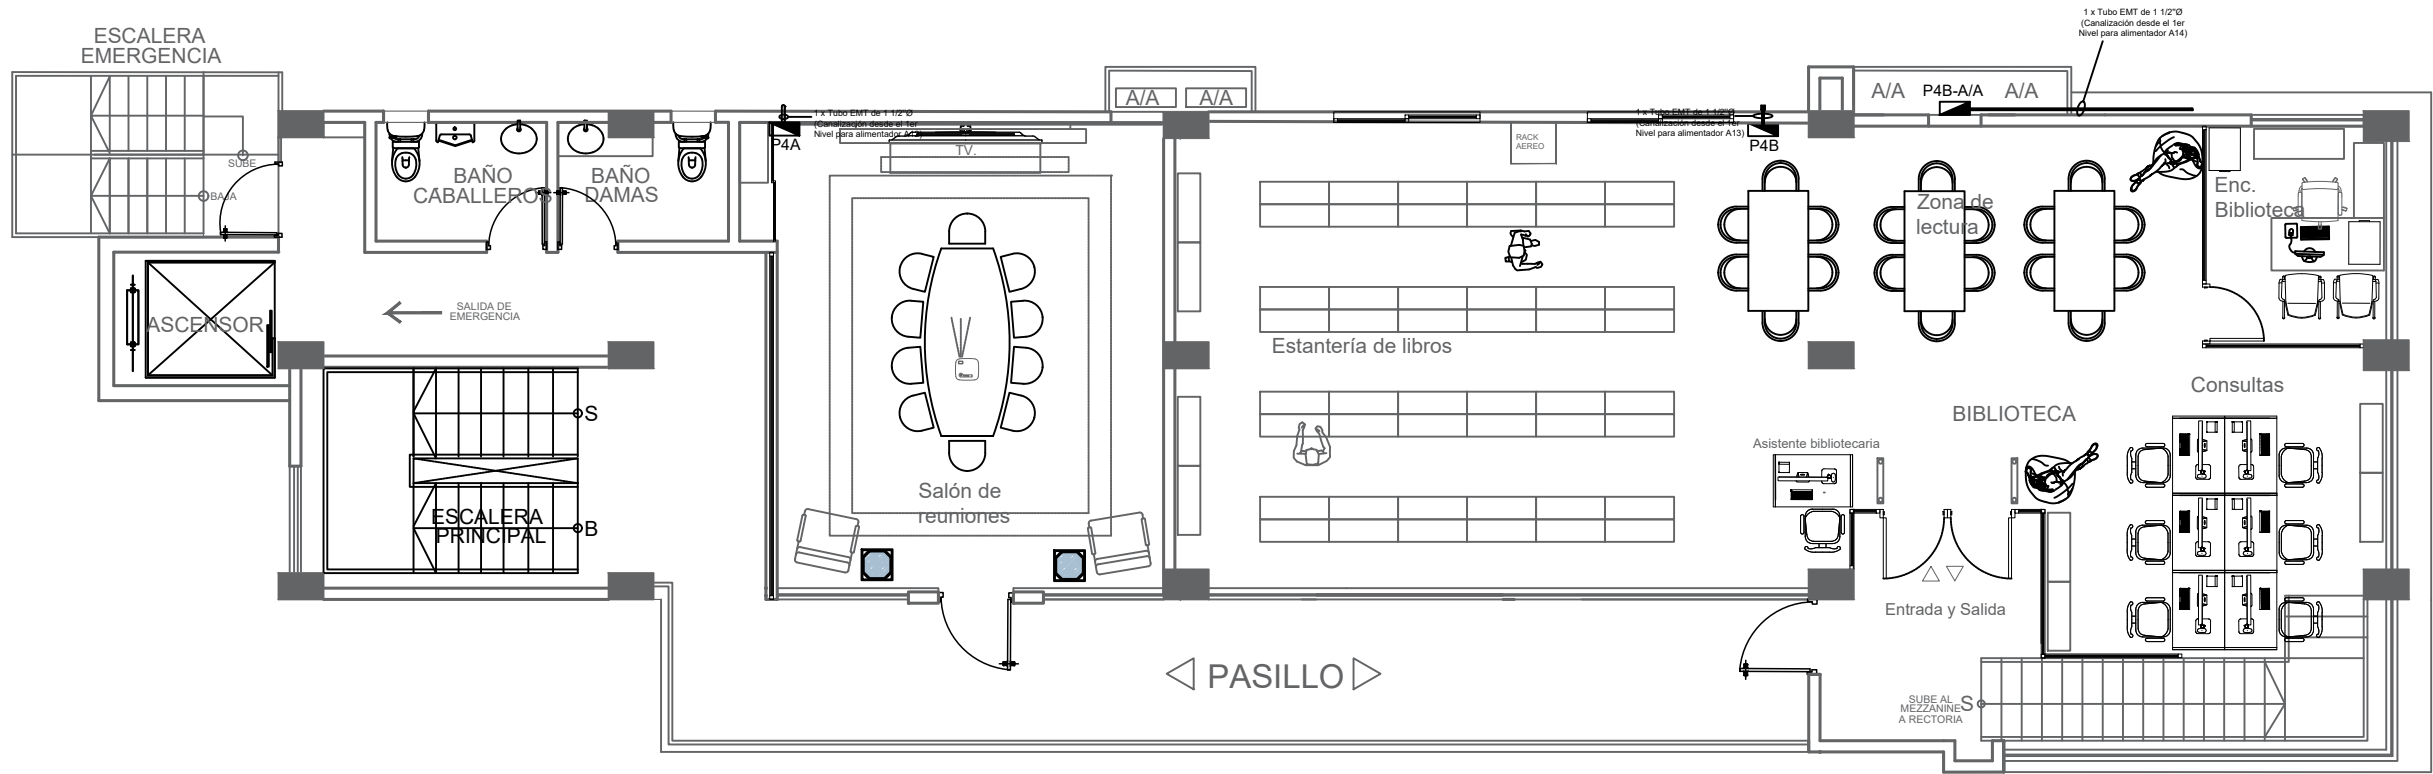

PLANTA CANALIZACION DE DATA 4to NIVEL
ESCALA: 1:75

LEYENDAS:

S.N.P.T. : Sobre Nivel de Piso Terminado.
S.M.: Sobre Meseta

TABLA DE SIMBOLOS ELECTRICOS			
SIMBOLO	DESCRIPCION	SIMBOLO	DESCRIPCION
	PANEL LED 2'X2', 40W PARA SUPERFICIE		LUMINARIA LED BASCULANTE (OJO DE BUEY), 5W, 120V, 6500K, EMPOTRABLE
	PANEL LED CIRCULAR, 6.5", 18W, 120V, 5000K, EMPOTRABLE		LUMINARIA LED LINEAL, NEGRA, 37W, 120V, 4000K, COLGANTES
	PANEL LED CIRCULAR, 11.5", 24W, 120V, 5000K, EMPOTRABLE		LAMPARA LED DE EMERGENCIA DE 6W, 110V, CON AUTONOMIA DE 90 MIN
	INTERRUPTOR SENCILLO 120V, 15A		REGISTRO (METALICO, PLASTICO)
	INTERRUPTOR DOBLE 120V, 15A		BANDEJA METALICA PORTACABLES 54X150MM 3MTS
	INTERRUPTOR TRES VIAS 120V, 15A		INTERRUPTOR DE TRANSFERENCIA AUTOMATICA
	TOMACORRIENTE 120V, 15A		ENCLOSE BREAKER
	PUNTO DE RED		PANEL DE DISTRIBUCIÓN
	ABANICO DE TECHO DE 5P		PANEL DE AIRES ACONDICIONADOS
	CONTROL DE ABANICO		

LEYENDA


- Muro existente
- Muro nuevo
- Muro denglass
- Vidrio Fijo

JUNTA CENTRAL ELECTORAL
Dirección de Infraestructura Física
SubDirección de Obras - Área de Ingeniería
PROYECTO: INSTITUTO ESPECIALIZADO SUPERIOR EN FORMACION POLITICA ELECTORAL Y DEL ESTADO CIVIL

DIRECCION DE INFRAESTRUCTURAS : ING. RAMÓN MUESES
SUB-DIRECTOR DE OBRAS: ING. MIGUEL SOSA
DISEÑO ARQUITECTONICO:
ARQ. AIDOLINO RIVERA CODIA:38610

TITULO :
IESPEC
Planta de Canalización de DATA 4to Nivel

ESCALA: 1/4
FECHA: OCTUBRE/2025
HOJA: 56

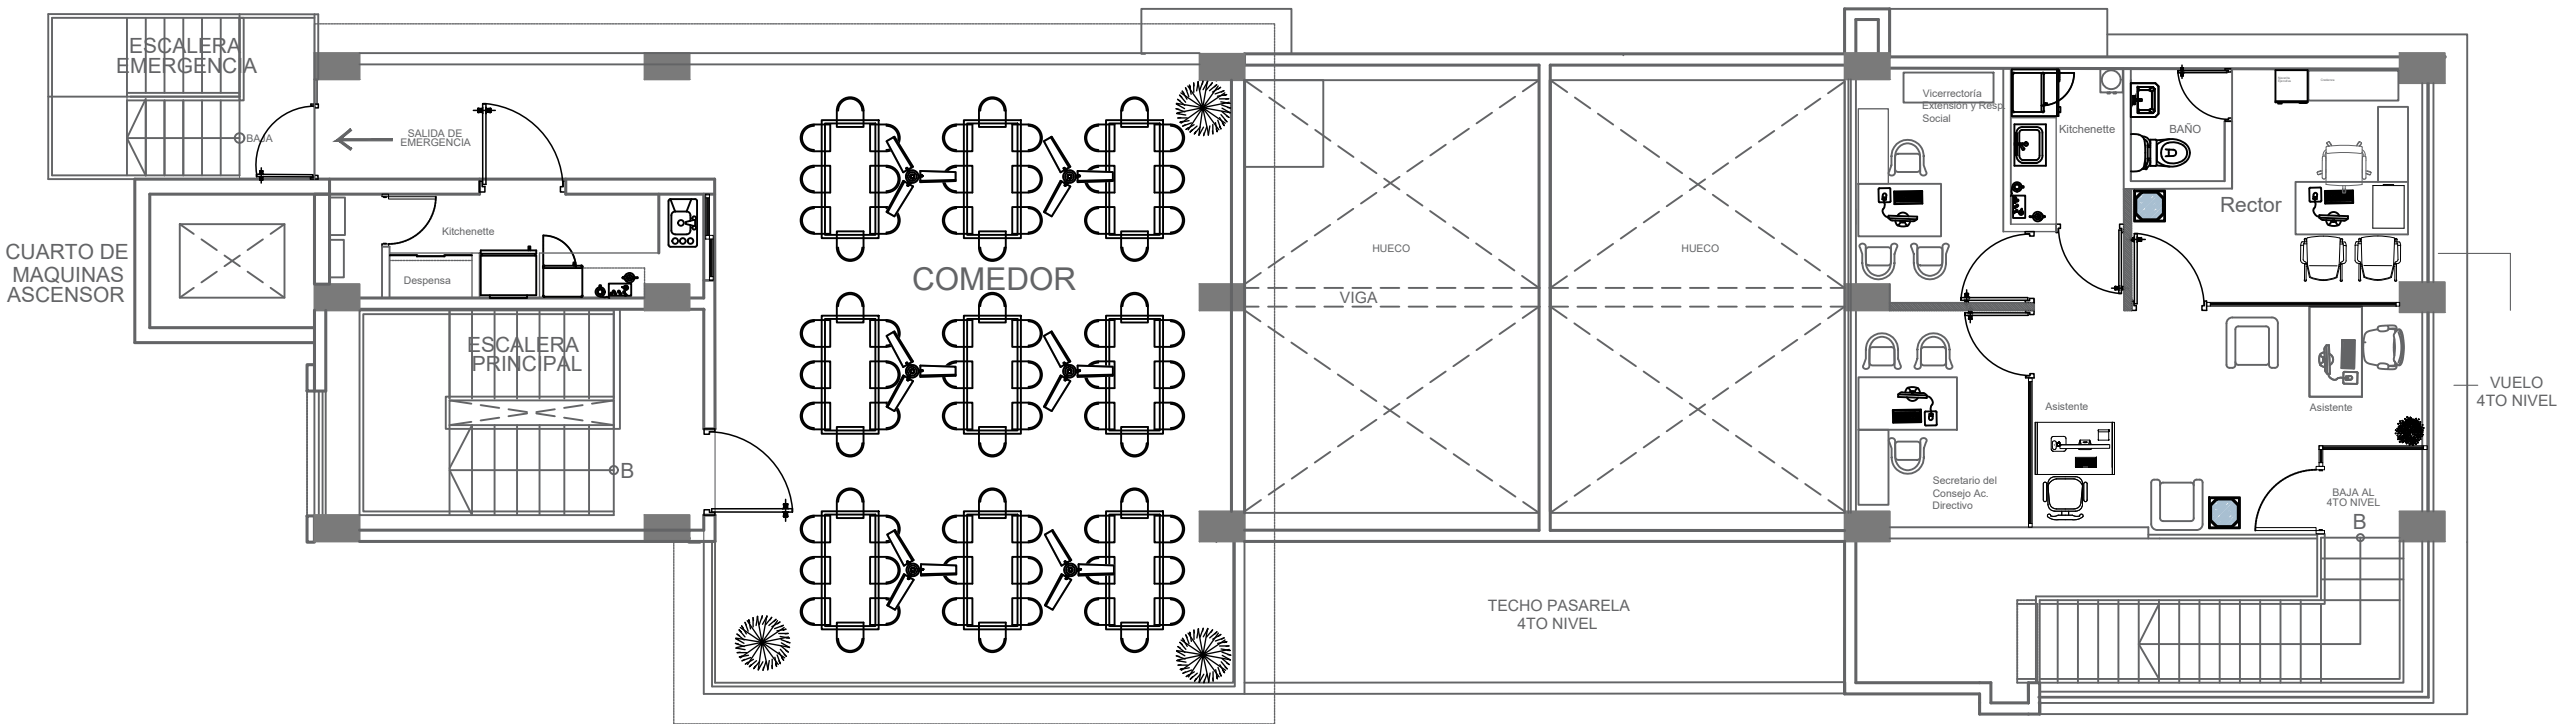

PLANTA ARQUITECTONICA 5to NIVEL

ESCALA: 1:75

LEYENDAS:

S.N.P.T. : Sobre Nivel de Piso Terminado.
S.M.: Sobre Meseta

TABLA DE SIMBOLOS ELECTRICOS			
SIMBOLO	DESCRIPCION	SIMBOLO	DESCRIPCION
	PANEL LED 2'x2', 40W PARA SUPERFICIE		LUMINARIA LED BASCULANTE (OJO DE BUEY), 5W, 120V, 6500K, EMPOTRABLE
	PANEL LED CIRCULAR, 8.5", 18W, 120V, 5000K, EMPOTRABLE		LUMINARIA LED LINEAL, NEGRA, 37W, 120V, 4000K, COLGANTES
	PANEL LED CIRCULAR, 11.5", 24W, 120V, 5000K, EMPOTRABLE		LAMPARA LED DE EMERGENCIA DE 8W, 110V, CON AUTONOMIA DE 90 MIN
	INTERRUPTOR SENCILLO 120V, 15A		REGISTRO (METALICO, PLASTICO)
	INTERRUPTOR DOBLE 120V, 15A		BANDEJA METALICA PORTACABLES 54X150MM 3MTS
	INTERRUPTOR TRES VIAS 120V, 15A		INTERRUPTOR DE TRANSFERENCIA AUTOMATICA
	TOMACORRIENTE 120V, 15A		ENCLOSE BREAKER
	PUNTO DE RED		PANEL DE DISTRIBUCION
	ABANICO DE TECHO DE 56		PANEL DE AIRES ACONDICIONADOS
	CONTROL DE ABANICO		

LEYENDA

- Muro existente
- Muro nuevo
- Muro denglass
- Vidrio Fijo

JUNTA CENTRAL ELECTORAL			
Dirección de Infraestructura Física			
SubDirección de Obras - Área de Ingeniería			
PROYECTO : INSTITUTO ESPECIALIZADO SUPERIOR EN FORMACION POLITICA ELECTORAL Y DEL ESTADO CIVIL			
DIRECCION DE INFRAESTRUCTURAS : ING. RAMÓN MUESES		TITULO :	
SUB-DIRECTOR DE OBRAS: ING. MIGUEL SOSA		IESPEC	
DISEÑO ARQUITECTONICO:		Planta Arquitectónica 5to Nivel	
ARQ. AIDOLINO RIVERA CODIA:38610		ESCALA: 1/4	FECHA: OCTUBRE/2025
			HOJA: 57